



Ministério da Educação Fundo Nacional de Desenvolvimento da Educação Coordenação Geral de Infra-Estrutura - CGEST



PRODUTOS GRÁFICOS - HIDRÁULICA - 27 pranchas

Instalação de Água Fria - 10 pranchas

Nome do arquivo	Título	Escala	Prancha
TIPO1-HAG-PLB-GER0-01_R01	Lançamento da rede – Planta baixa do térreo	1:75	1050 x 594
TIPO1-HAG-PLB-GER0-02_R02	Lançamento da rede – Indicação isométricos	1:75	1050 x 594
TIPO1-HAG-PLB-GER0-03_R02	Lançamento da rede – Indicação cortes	1:75	1050 x 594
TIPO1-HAG-MOD-GER0-04_R02	Detalhes Isométricos	1:25	A0
TIPO1-HAG-MOD-GER0-05_R02	Detalhes Isométricos	1:25	A0
TIPO1-HAG-MOD-GER0-06_R02	Detalhes Isométricos	1:25	A0
TIPO1-HAG-MOD-GER0-07_R02	Detalhes Isométricos	1:25	A0
TIPO1-HAG-DET-GER0-08_R02	Detalhes - cortes	1:25	A0
TIPO1-HAG-DET-GER0-09_R02	Detalhes - cortes	1:25	A0
TIPO1-HAG-DET-RES0-10_R02	Detalhes – Castelo D'água	indicada	A0

Instalação de Águas Pluviais – 4 pranchas

Nome do arquivo	Título	Escala	Prancha
TIPO1-HAP-COB-GER0-01_R02	Pontos de coleta – Planta da Cobertura	1:75	1050 x 594
TIPO1-HAP-PLB-GER0-02_R02	Pontos de coleta e Transposição – Cobertura	1:75	1050 x 594
TIPO1-HAP-DET-GER0-03_R02	Detalhes – Planta da Cobertura	1:25	A1
TIPO1-HAP-PLB-GER0-04_R02	Pontos de coleta e Transposição – Térreo	1:75	1050 x 594

Instalação de Esgoto Sanitário - 7 pranchas

Nome do arquivo	Título	Escala	Prancha
TIPO1-HEG-PLB-GER0-01_R02	Lançamento da Rede – Planta do Térreo	1:75	1050x594
TIPO1-HEG-PLB-GER0-02_R02	Lançamento da Rede – Detalhes	1:75	1050x594
TIPO1-HEG-DET-GER0-03_R02	Detalhes – S1 ao S8	1:25	A0
TIPO1-HEG-DET-GER0-04_R02	Detalhes – S9 ao S13 e Tanque Séptico	1:25	A0
TIPO1-HEG-DET-GER0-05_R02	Detalhes – S14 ao S16	1:25	A0
TIPO1-HEG-DET-GER0-06_R02	Detalhes – S17 ao S21	1:25	A0
TIPO1-HEG-PLB-GER0-07_R02	Pontos de Ventilação – Planta da Cobertura	1:75	1050x594





Ministério da Educação Fundo Nacional de Desenvolvimento da Educação Coordenação Geral de Infra-Estrutura - CGEST




Instalação de Gás Combustível - 1 prancha


Nome do arquivo	Título	Escala	Prancha
TIPO1-HGC-PLD-GER0-01_R02	Casa de Gás - Detalhamento	indicada	A1


Sistema de Proteção Contra Incêndio - 5 pranchas


Nome do arquivo	Título	Escala	Prancha
TIPO1-HIN-PLB-GER0-01_R02	Lançamento da rede de hidrantes	1:75	1050 x 594
TIPO1-HIN-PLD-GER0-02_R02	Planta baixa, isométrico e detalhes	indicada	A0
TIPO1-HIN-DET-GER0-03_R02	Detalhes Gerais	indicada	A0
TIPO1-HIN-PLB-GER0-04_R02	Sinalização e Iluminação	1:75	1050 x 594
TIPO1-HIN-PLB-GER0-05_R02	Extintor de Emergência	1:75	1050 x 594




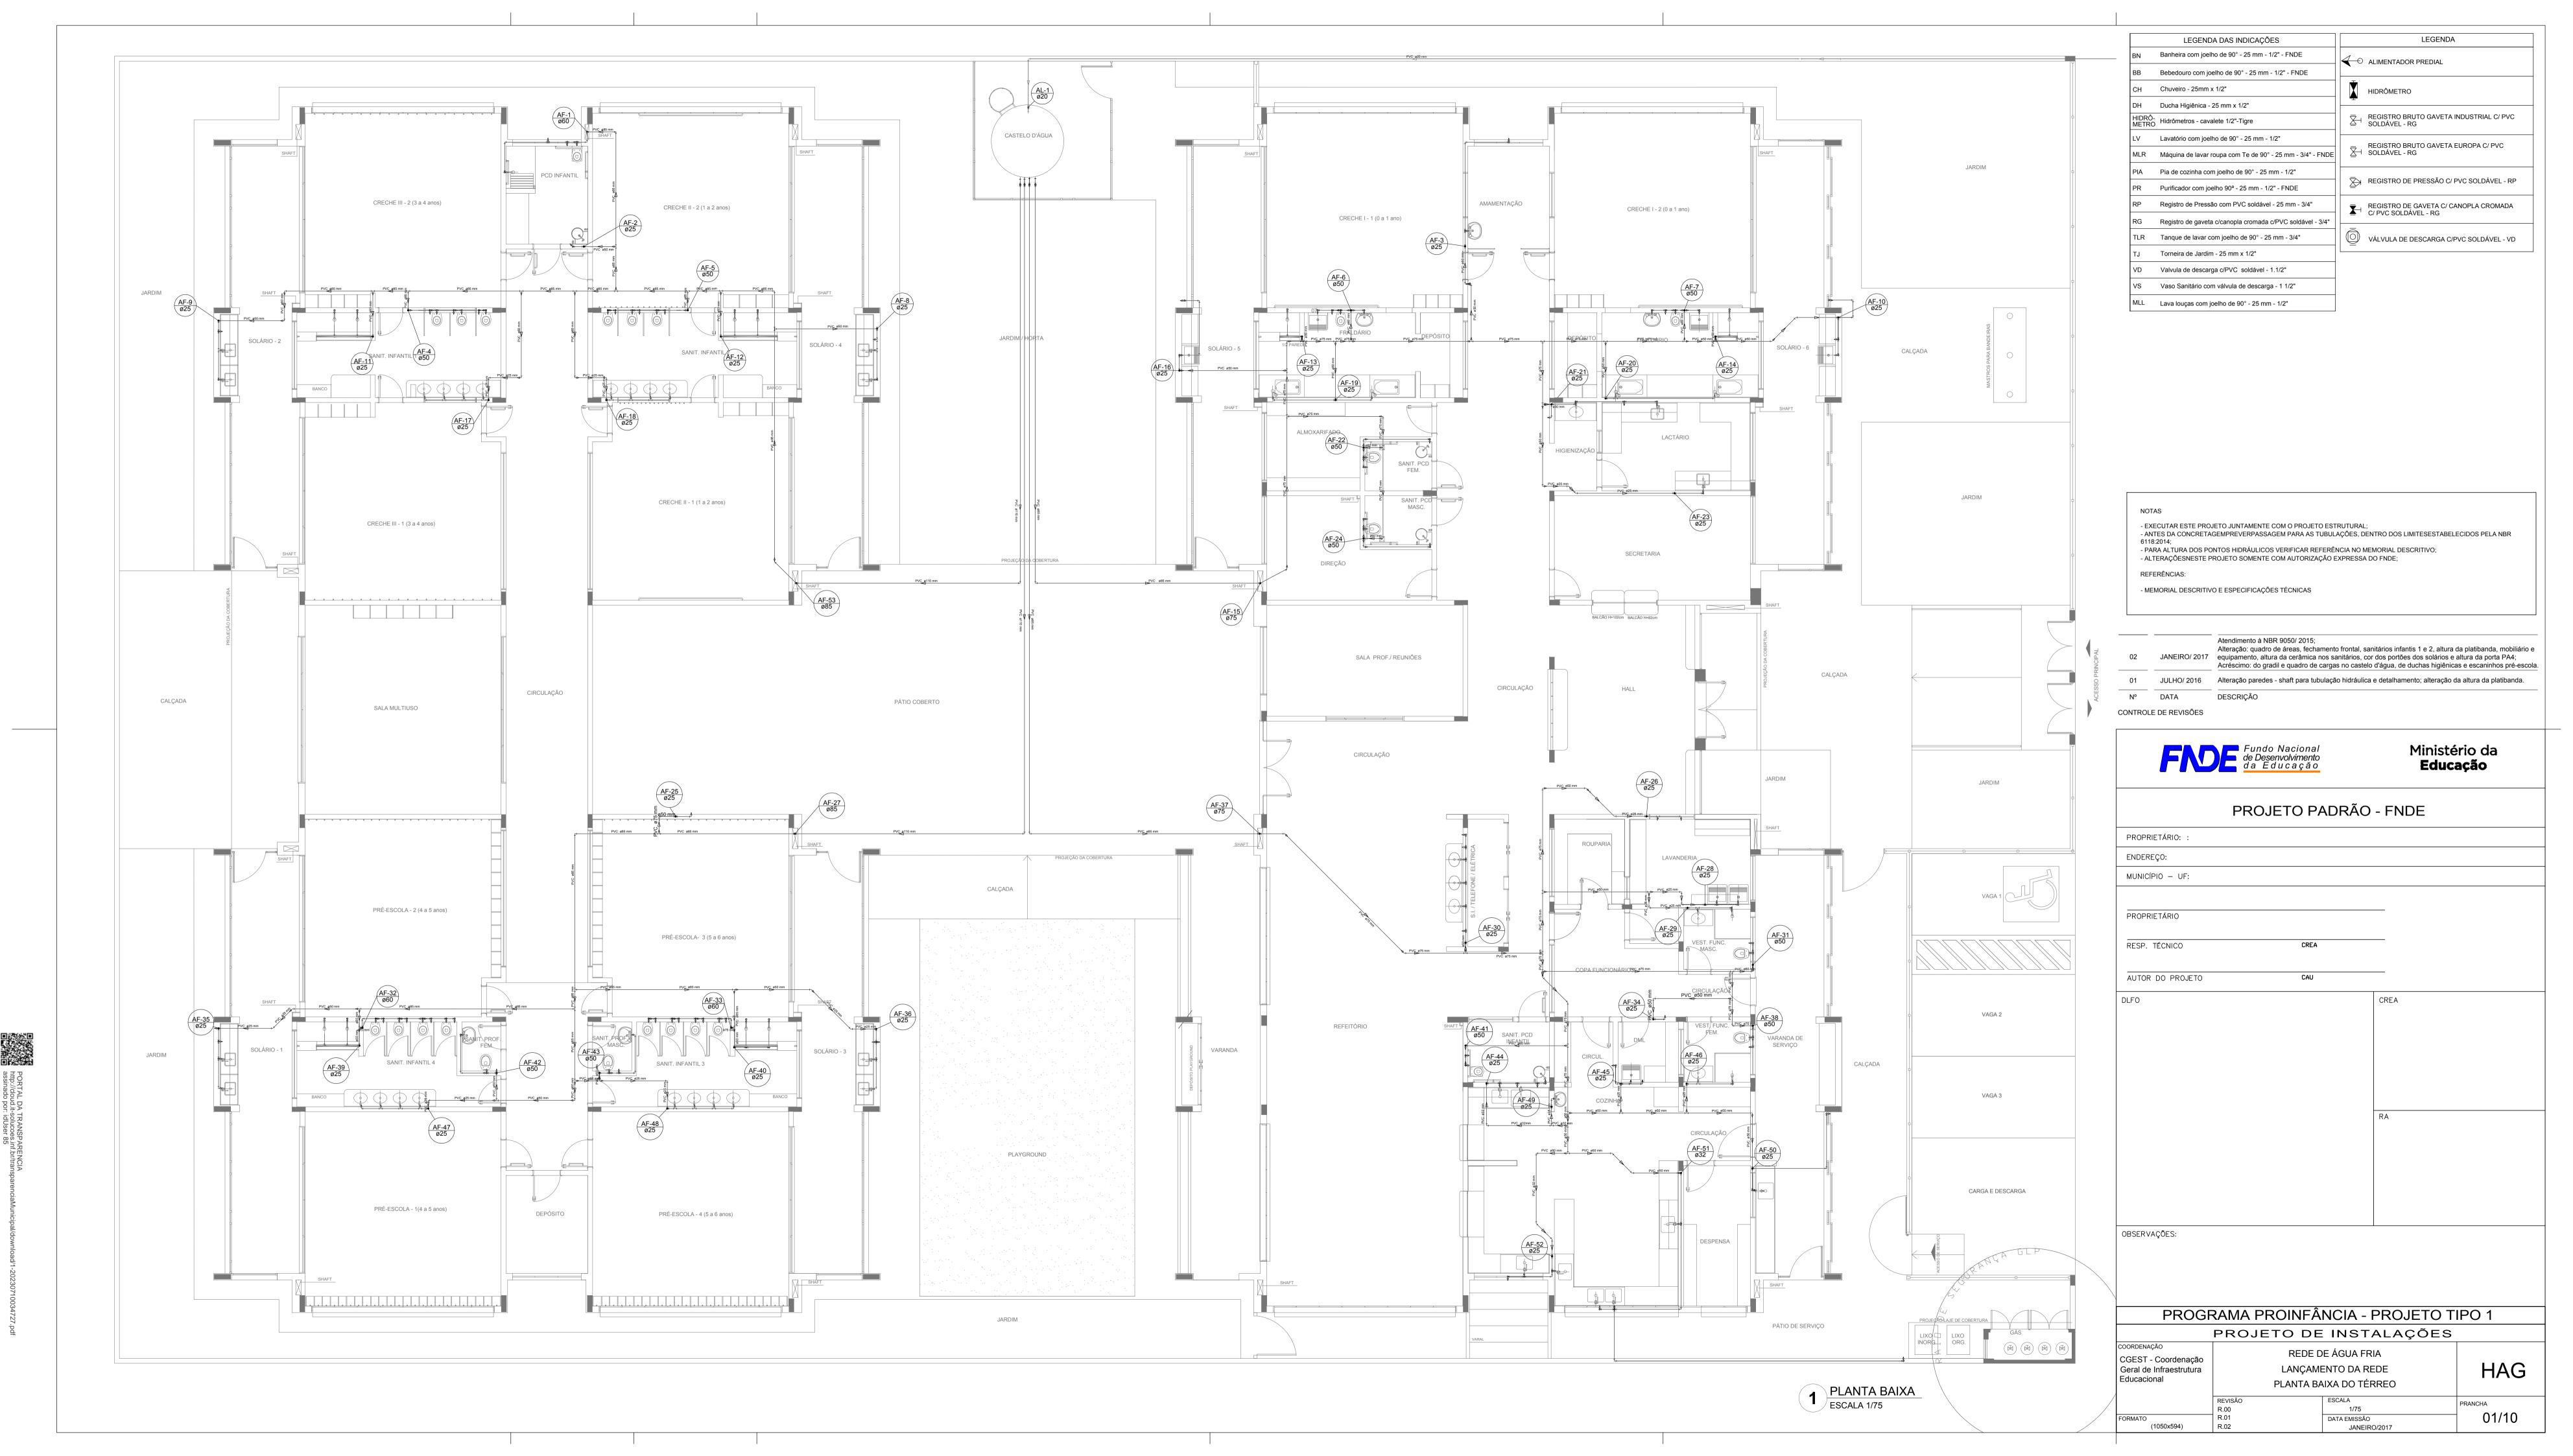


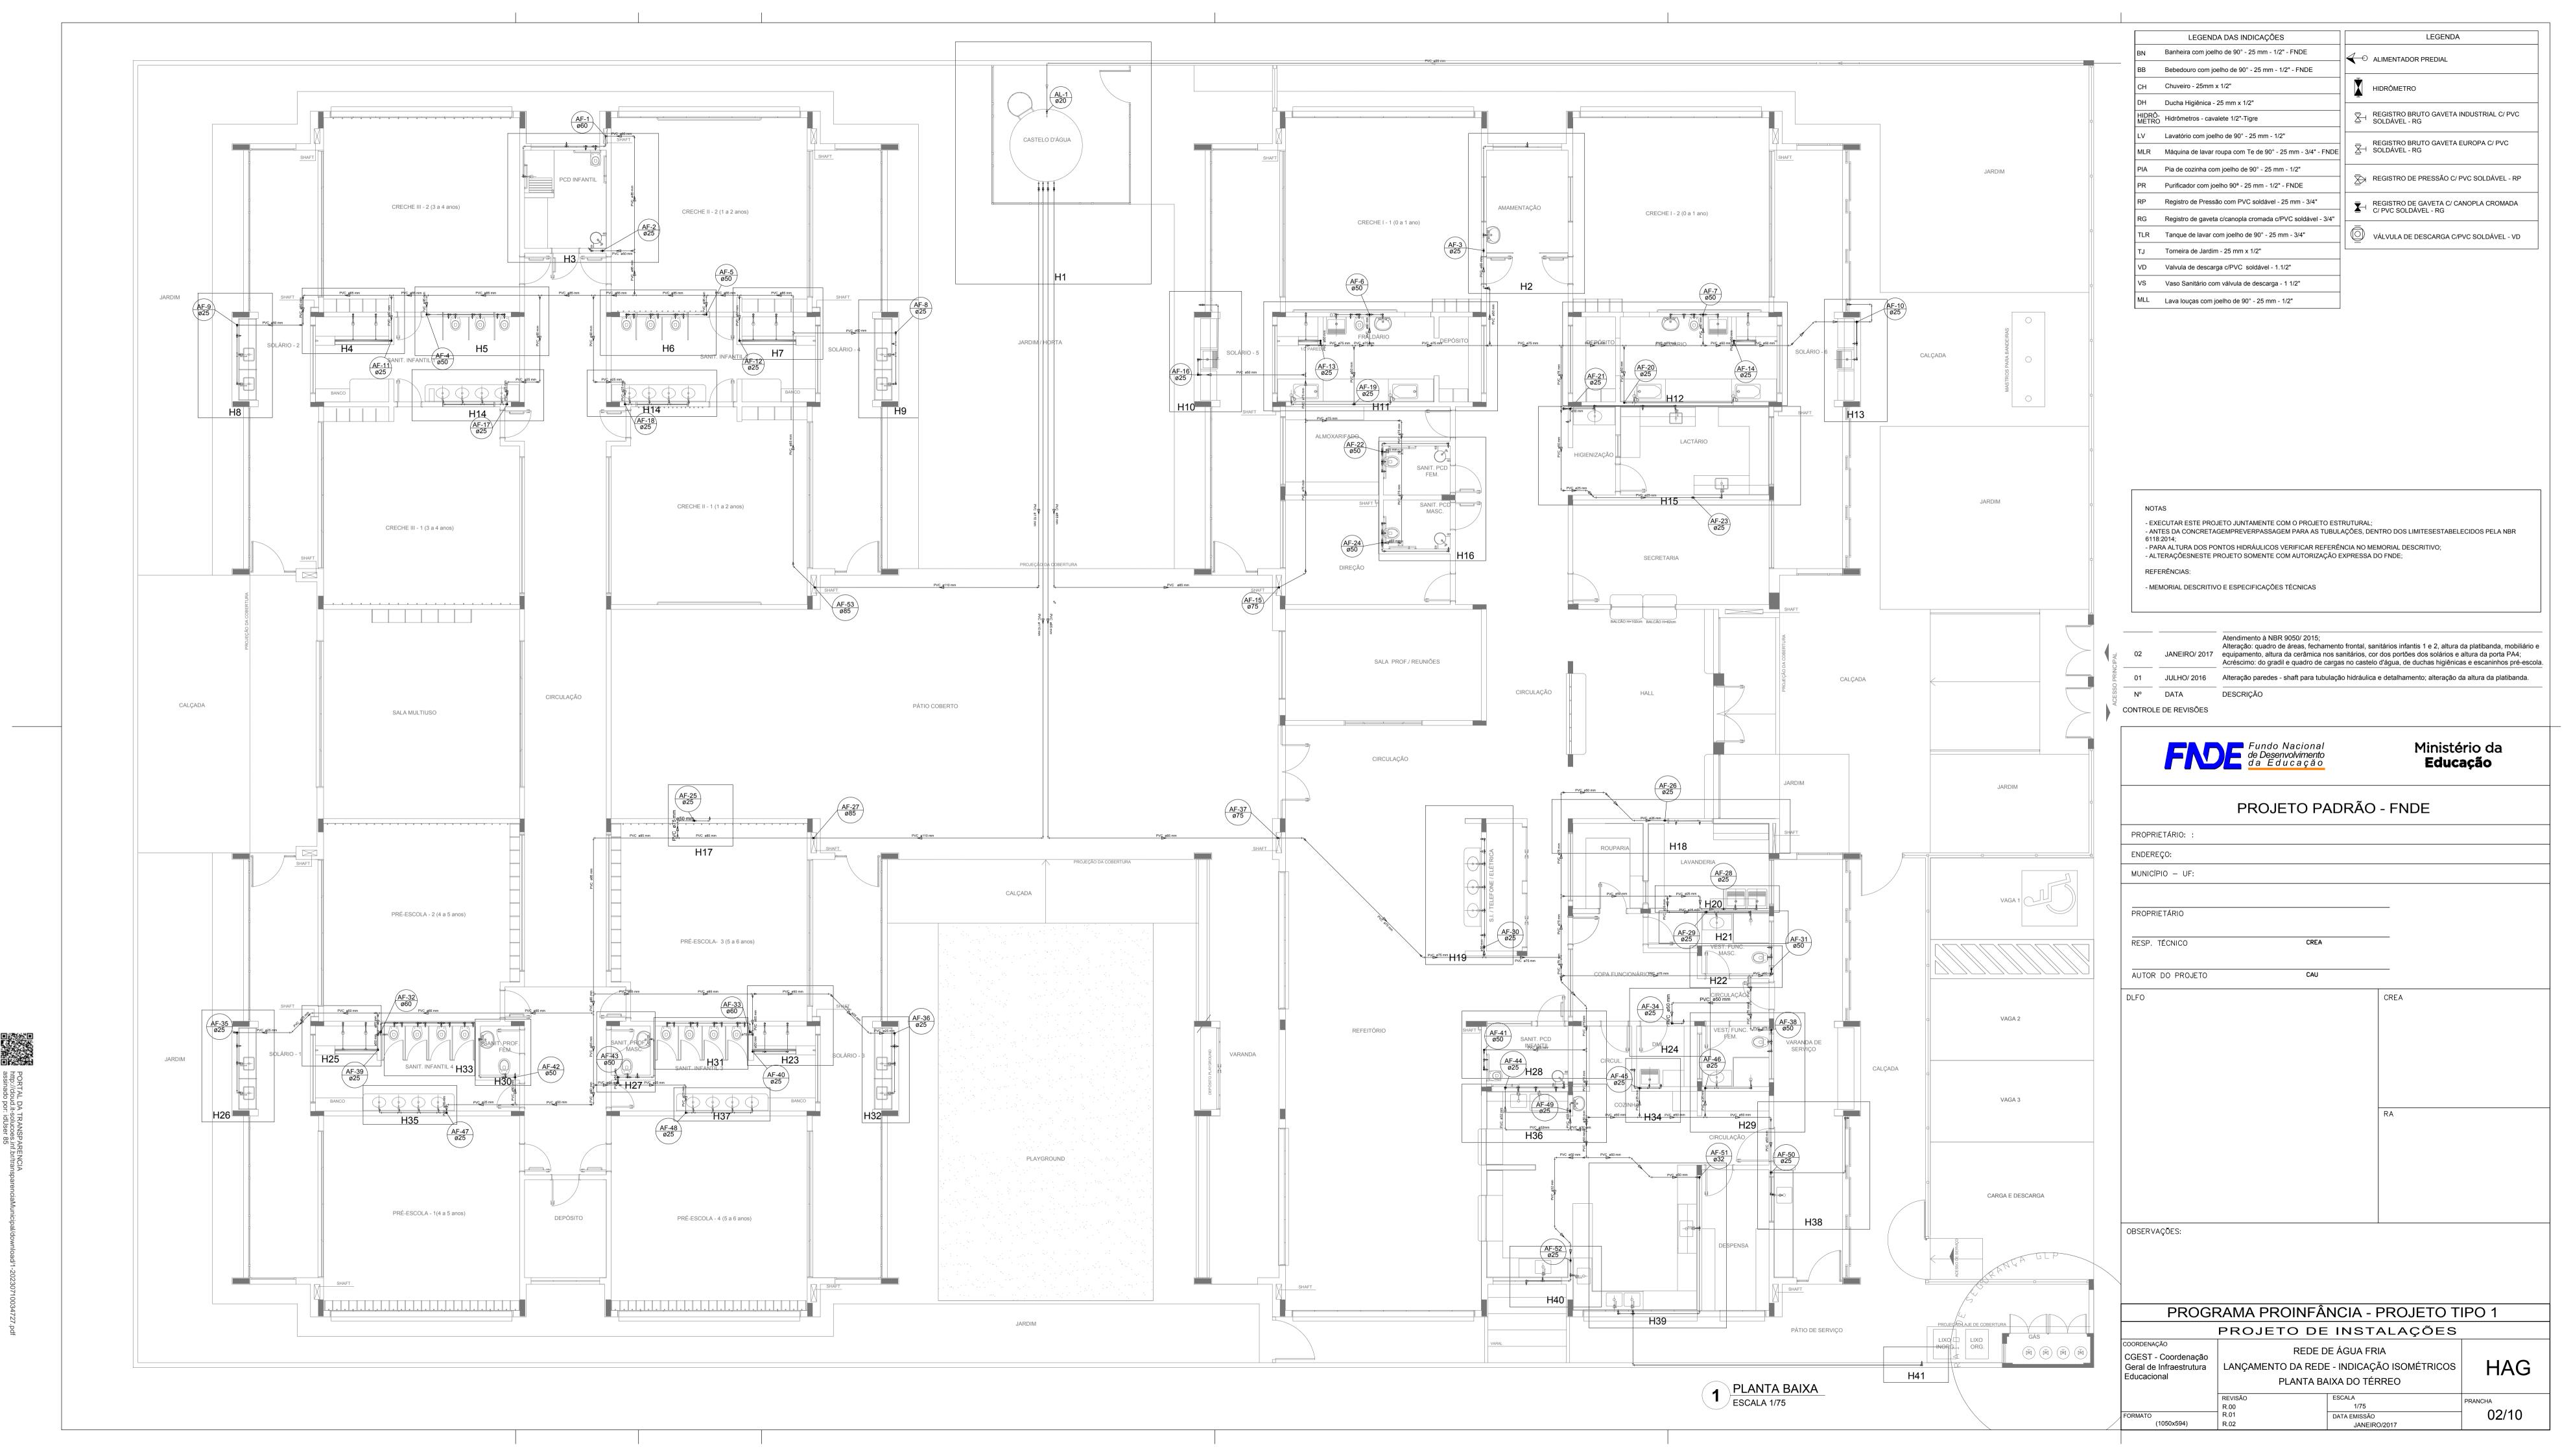

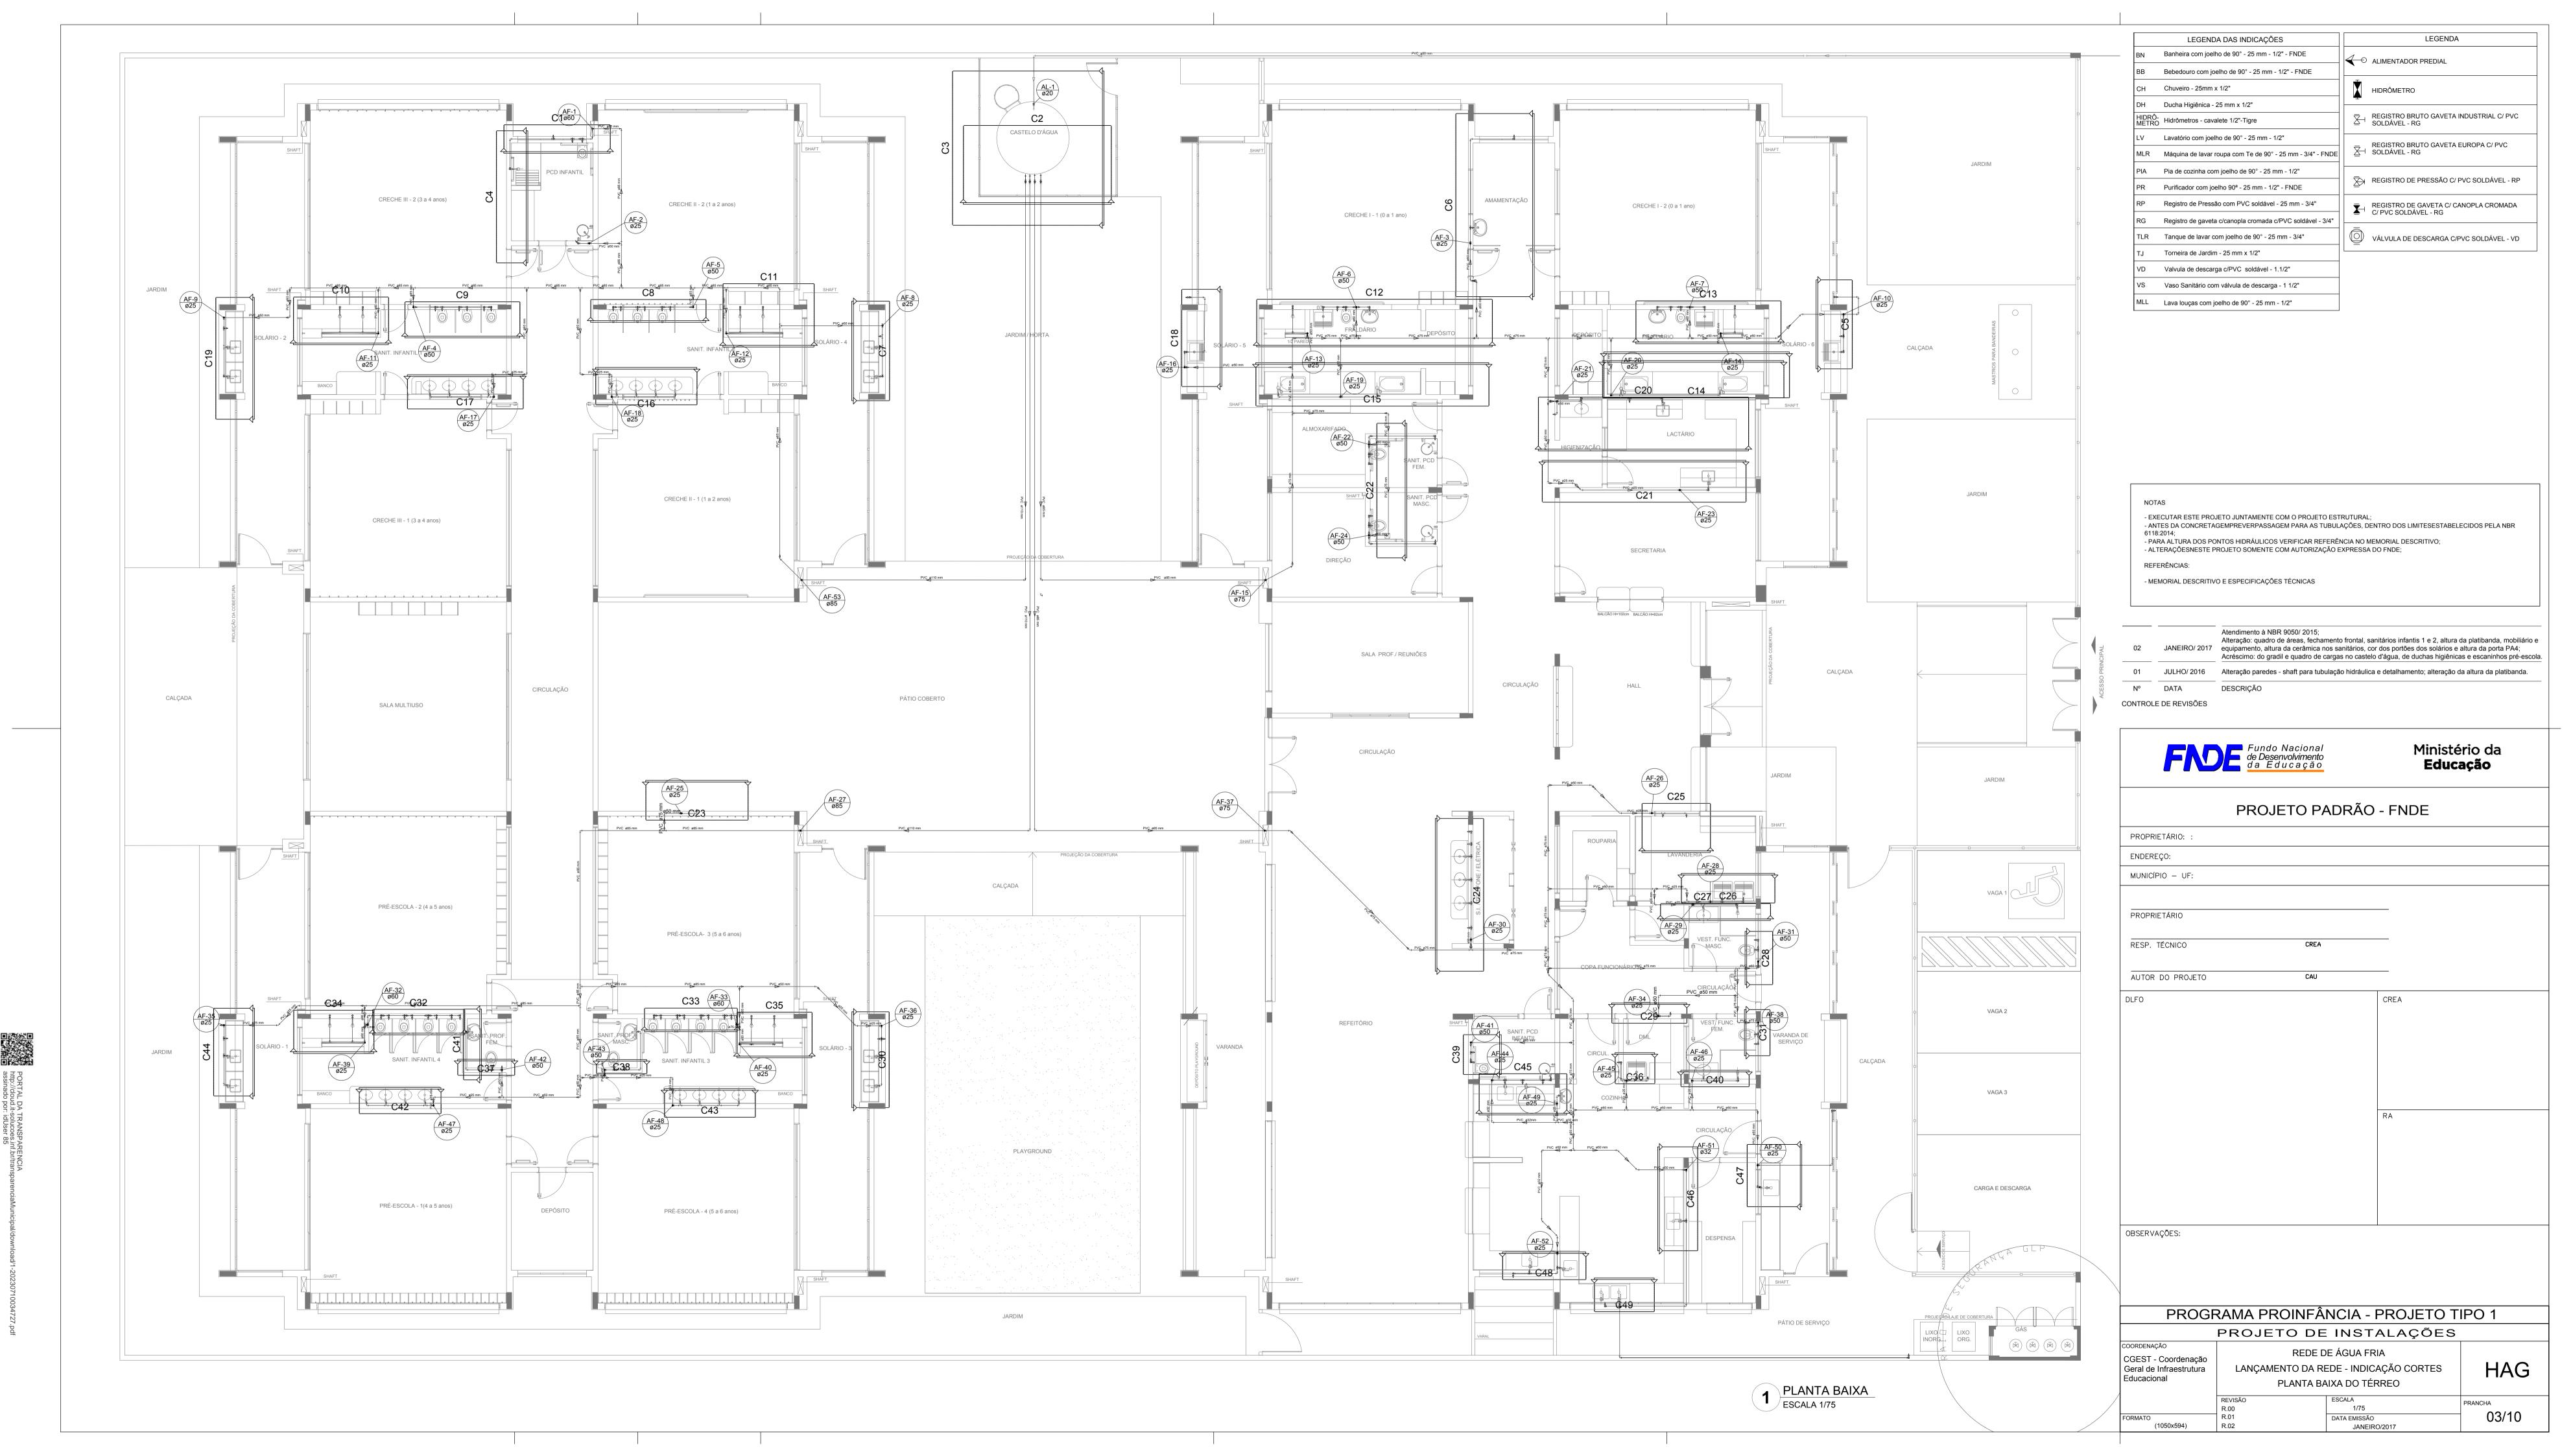

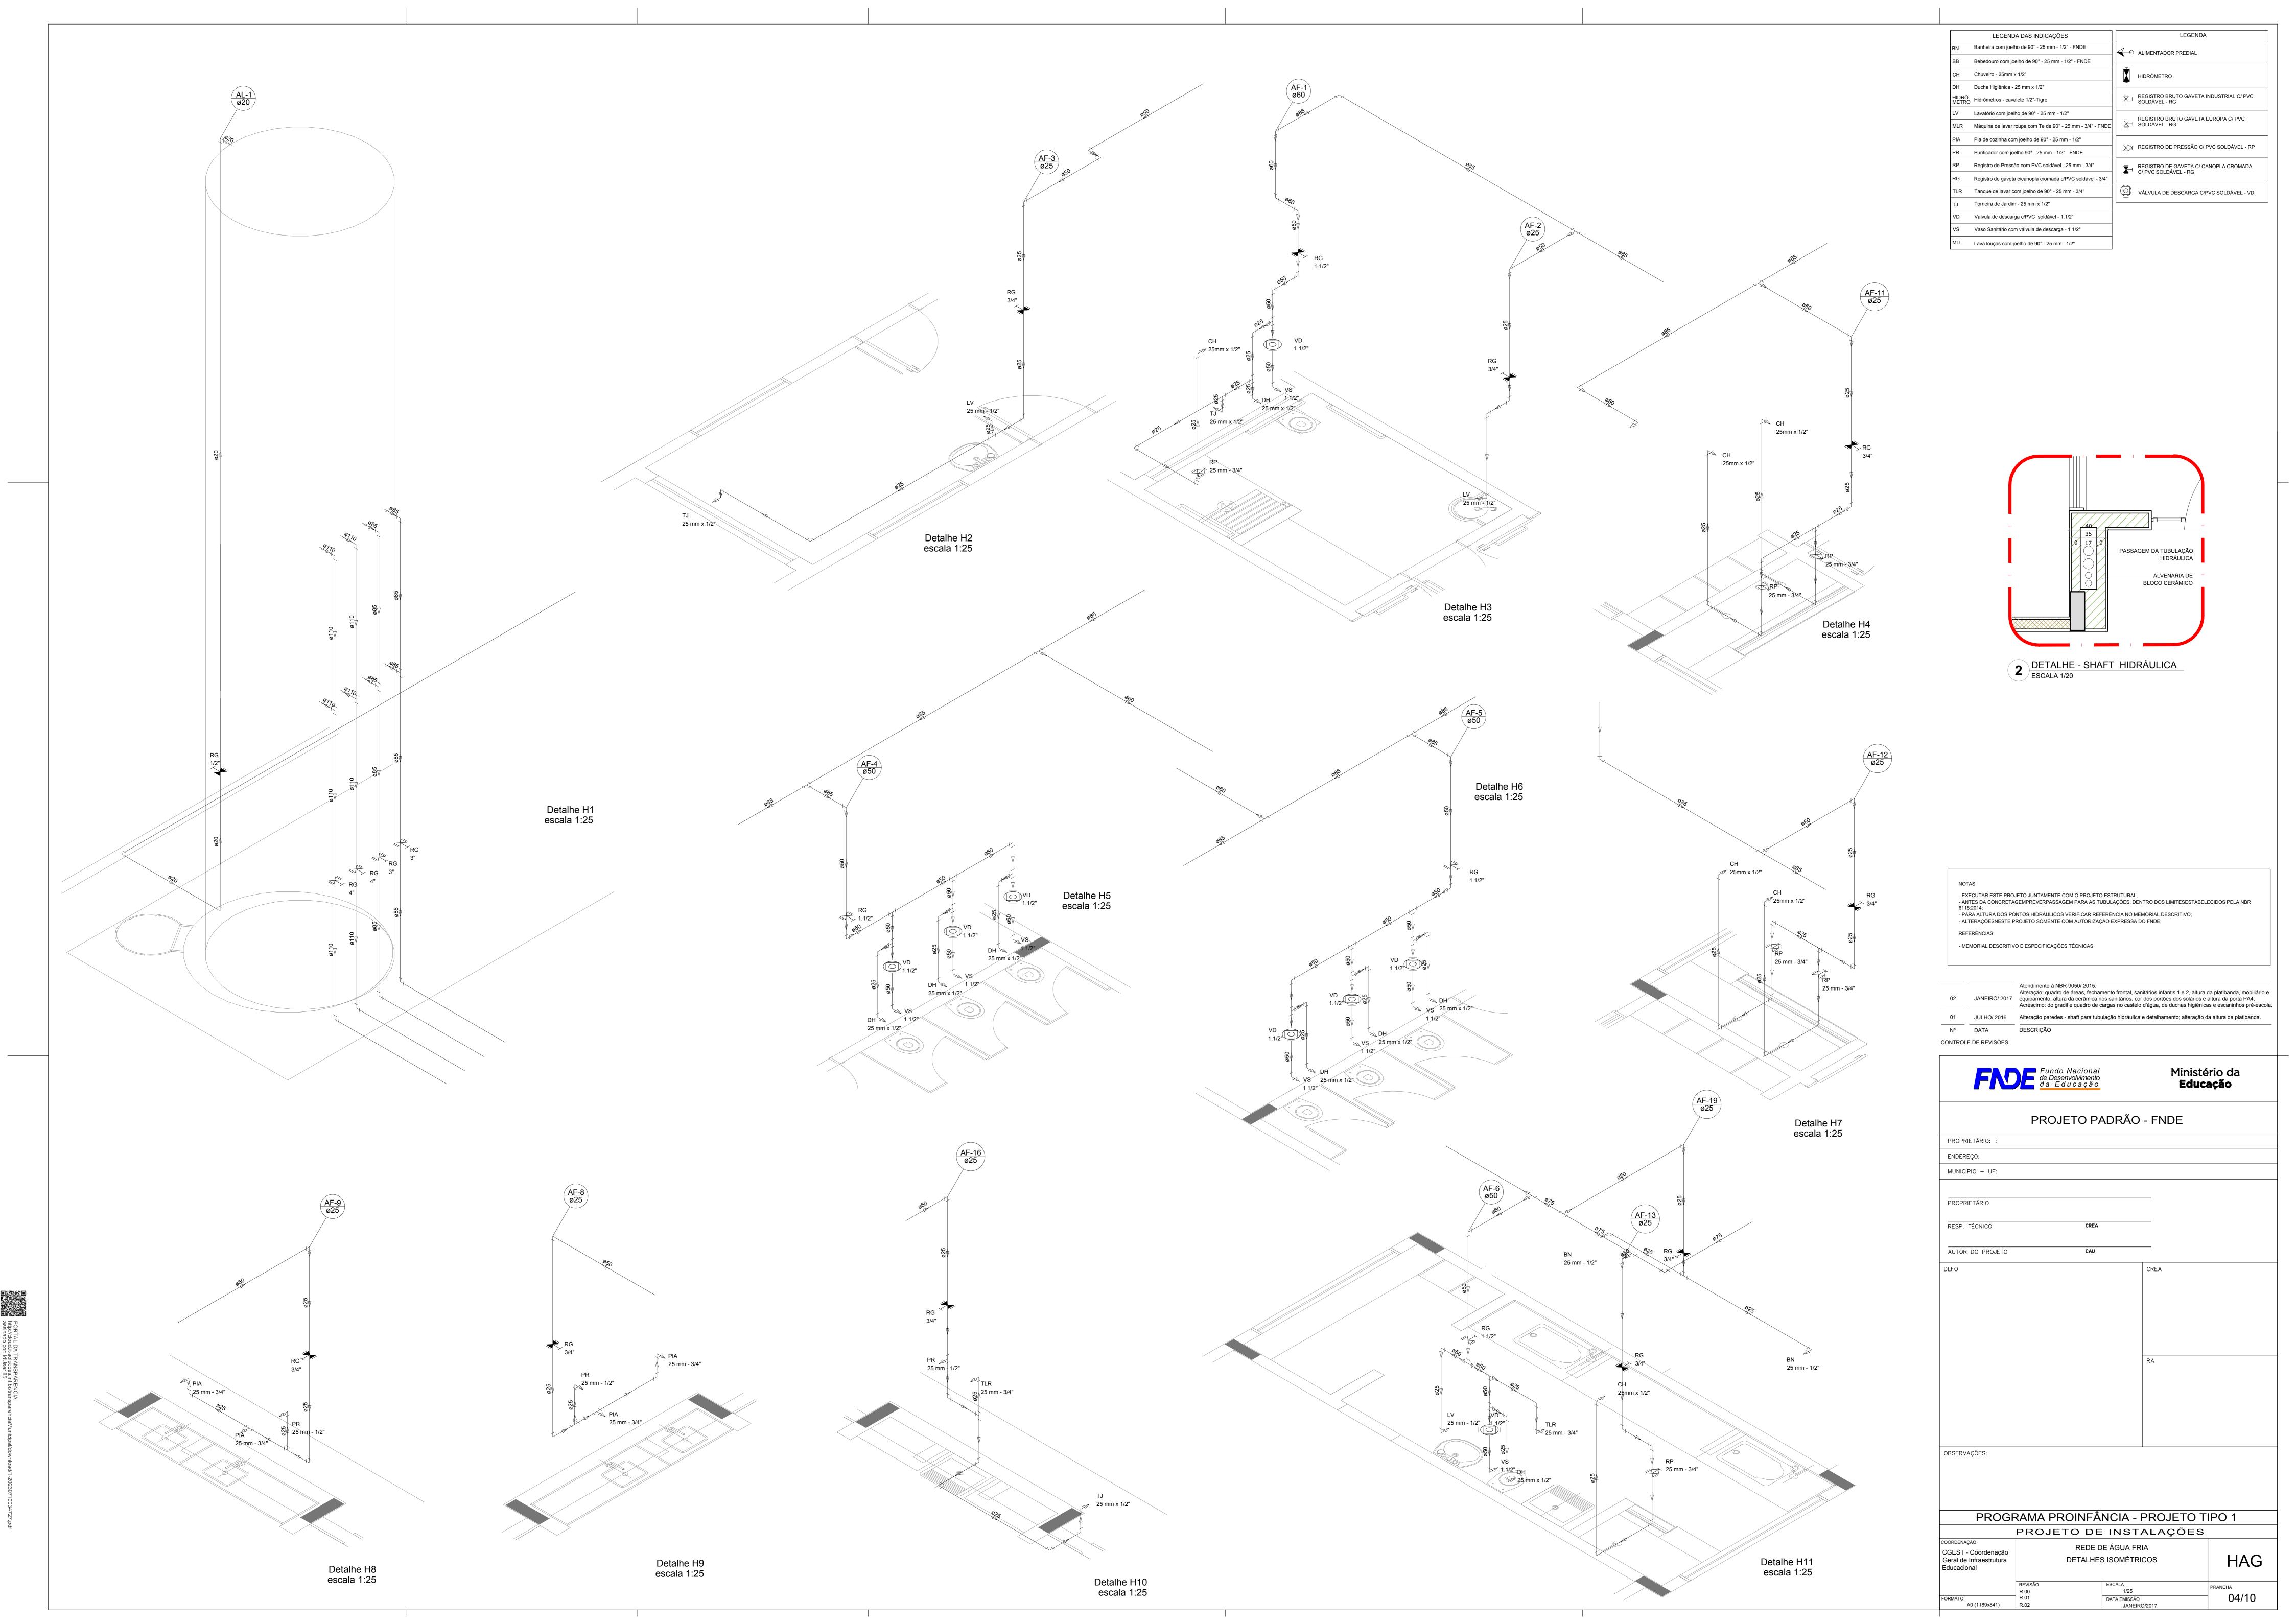


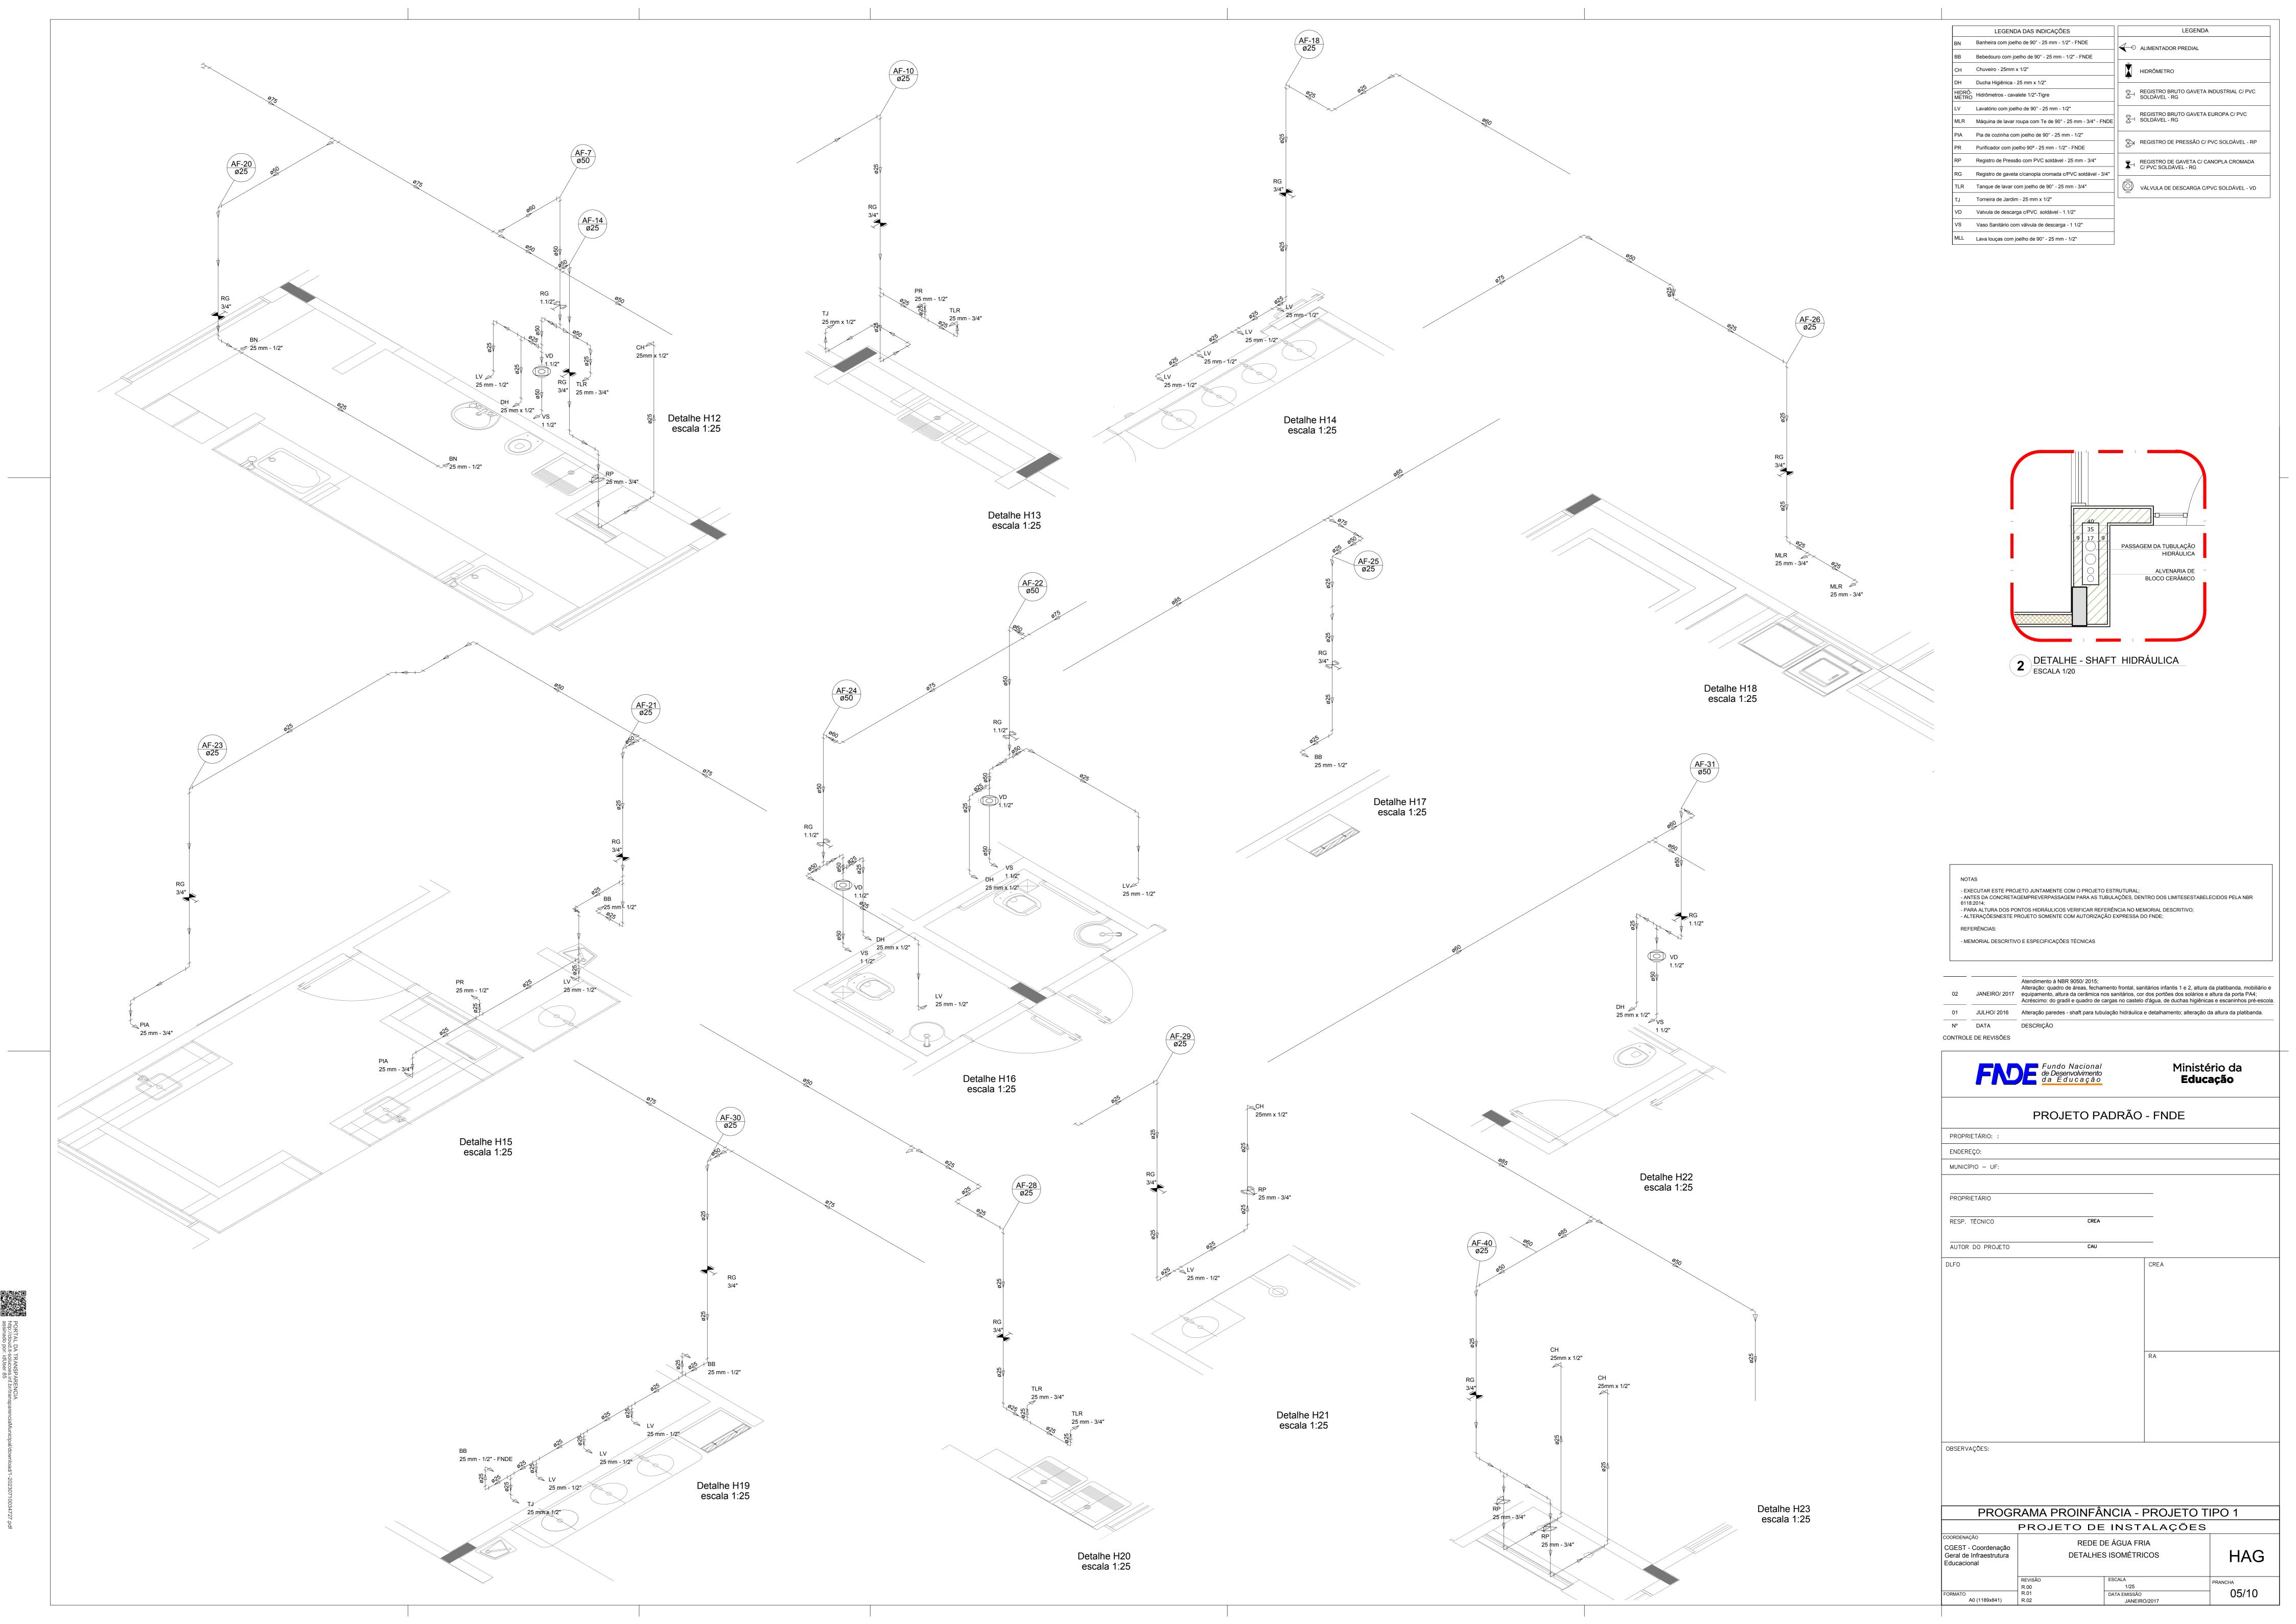


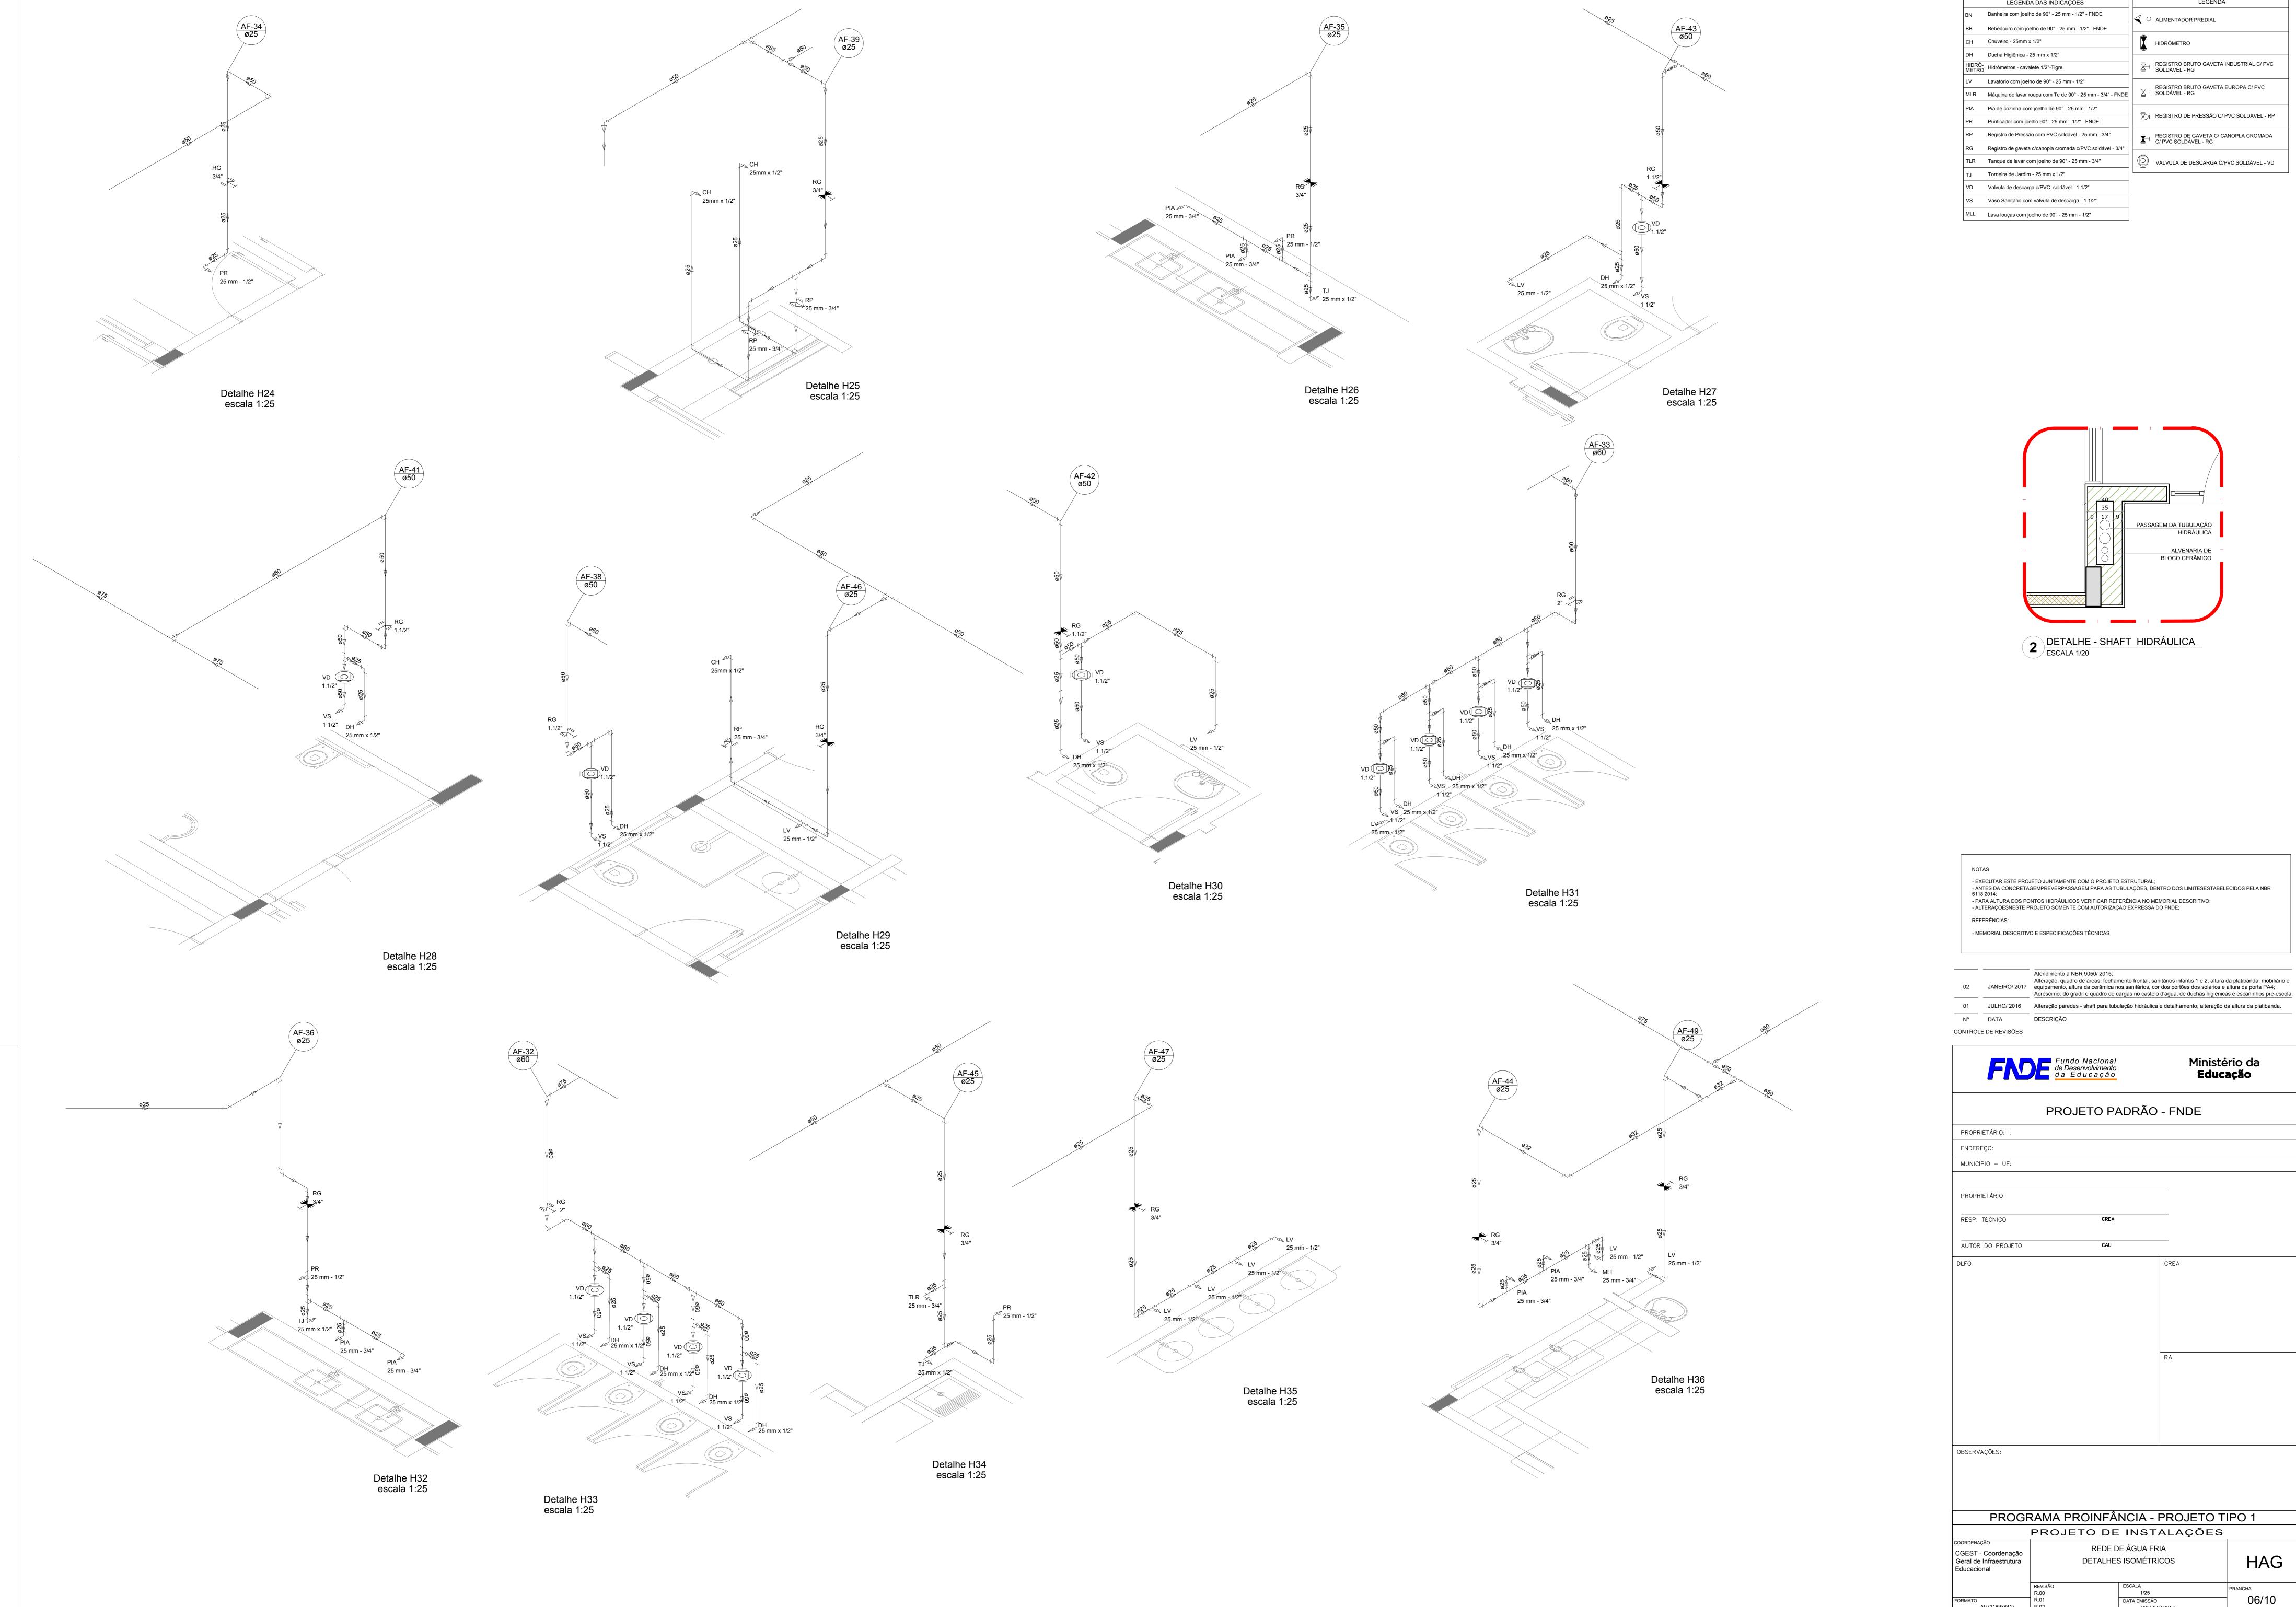



LEGENDA DAS INDICAÇÕES


R.00 R.01 A0 (1189x841) R.02

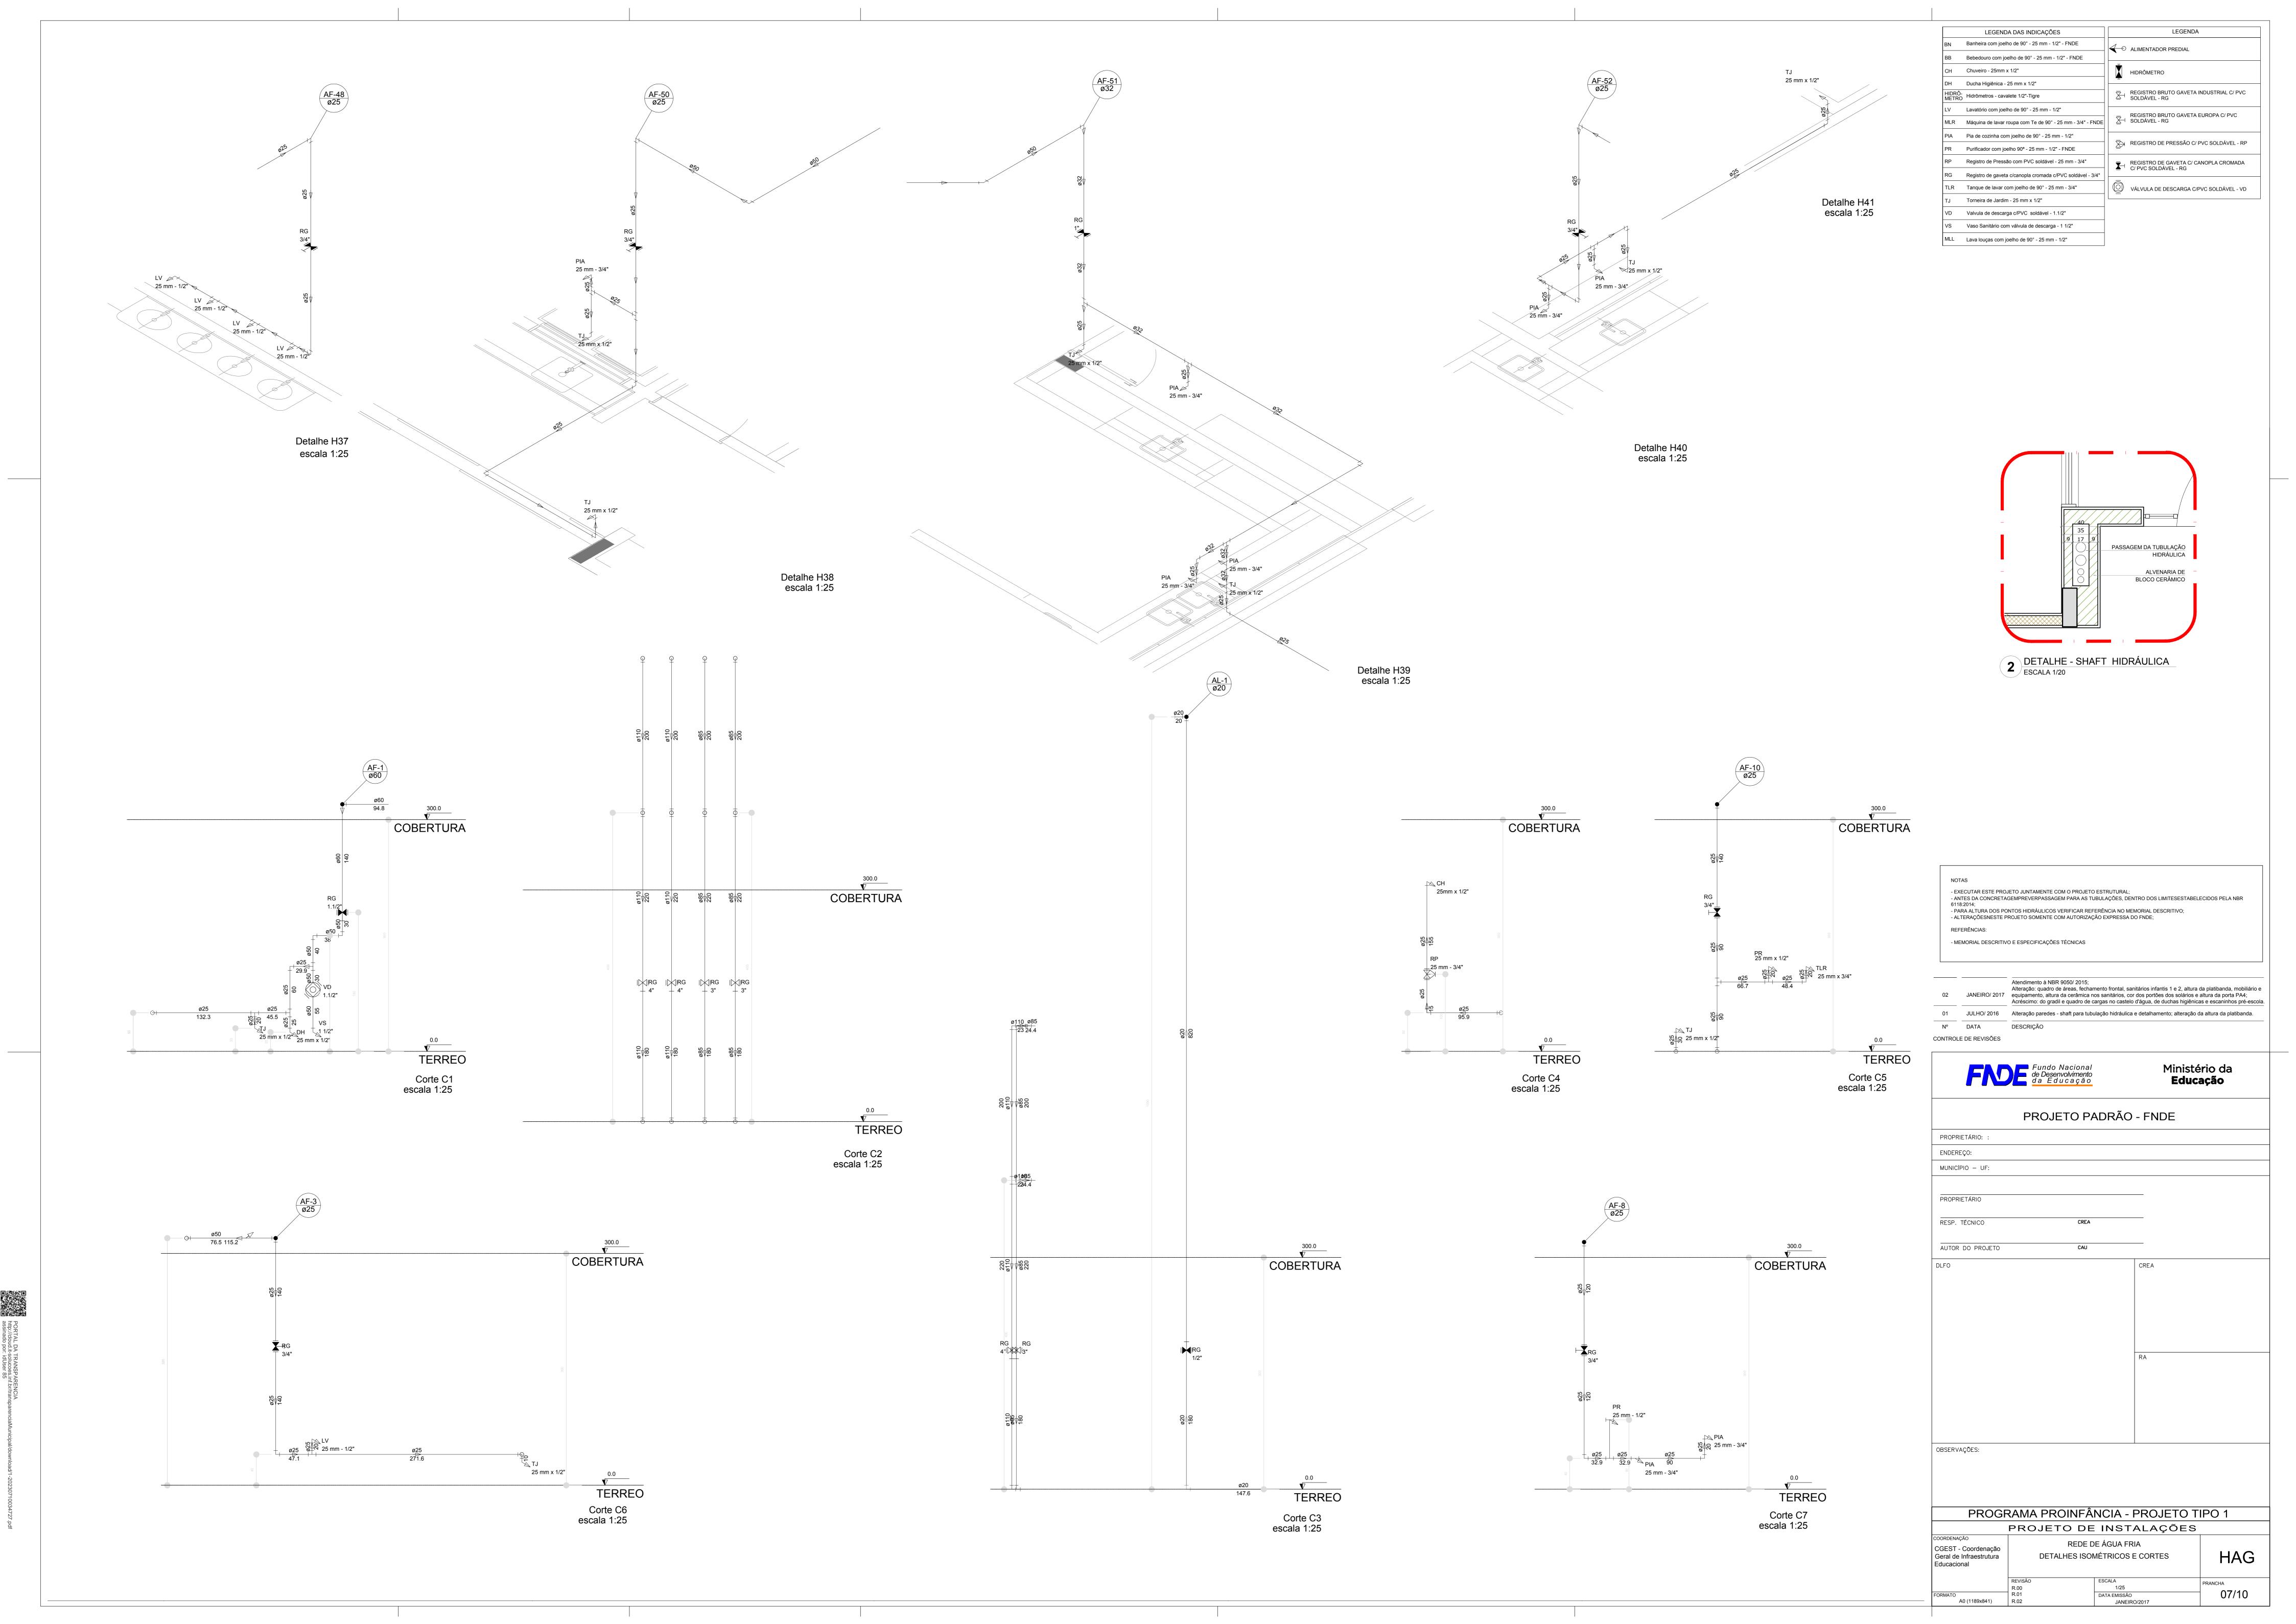

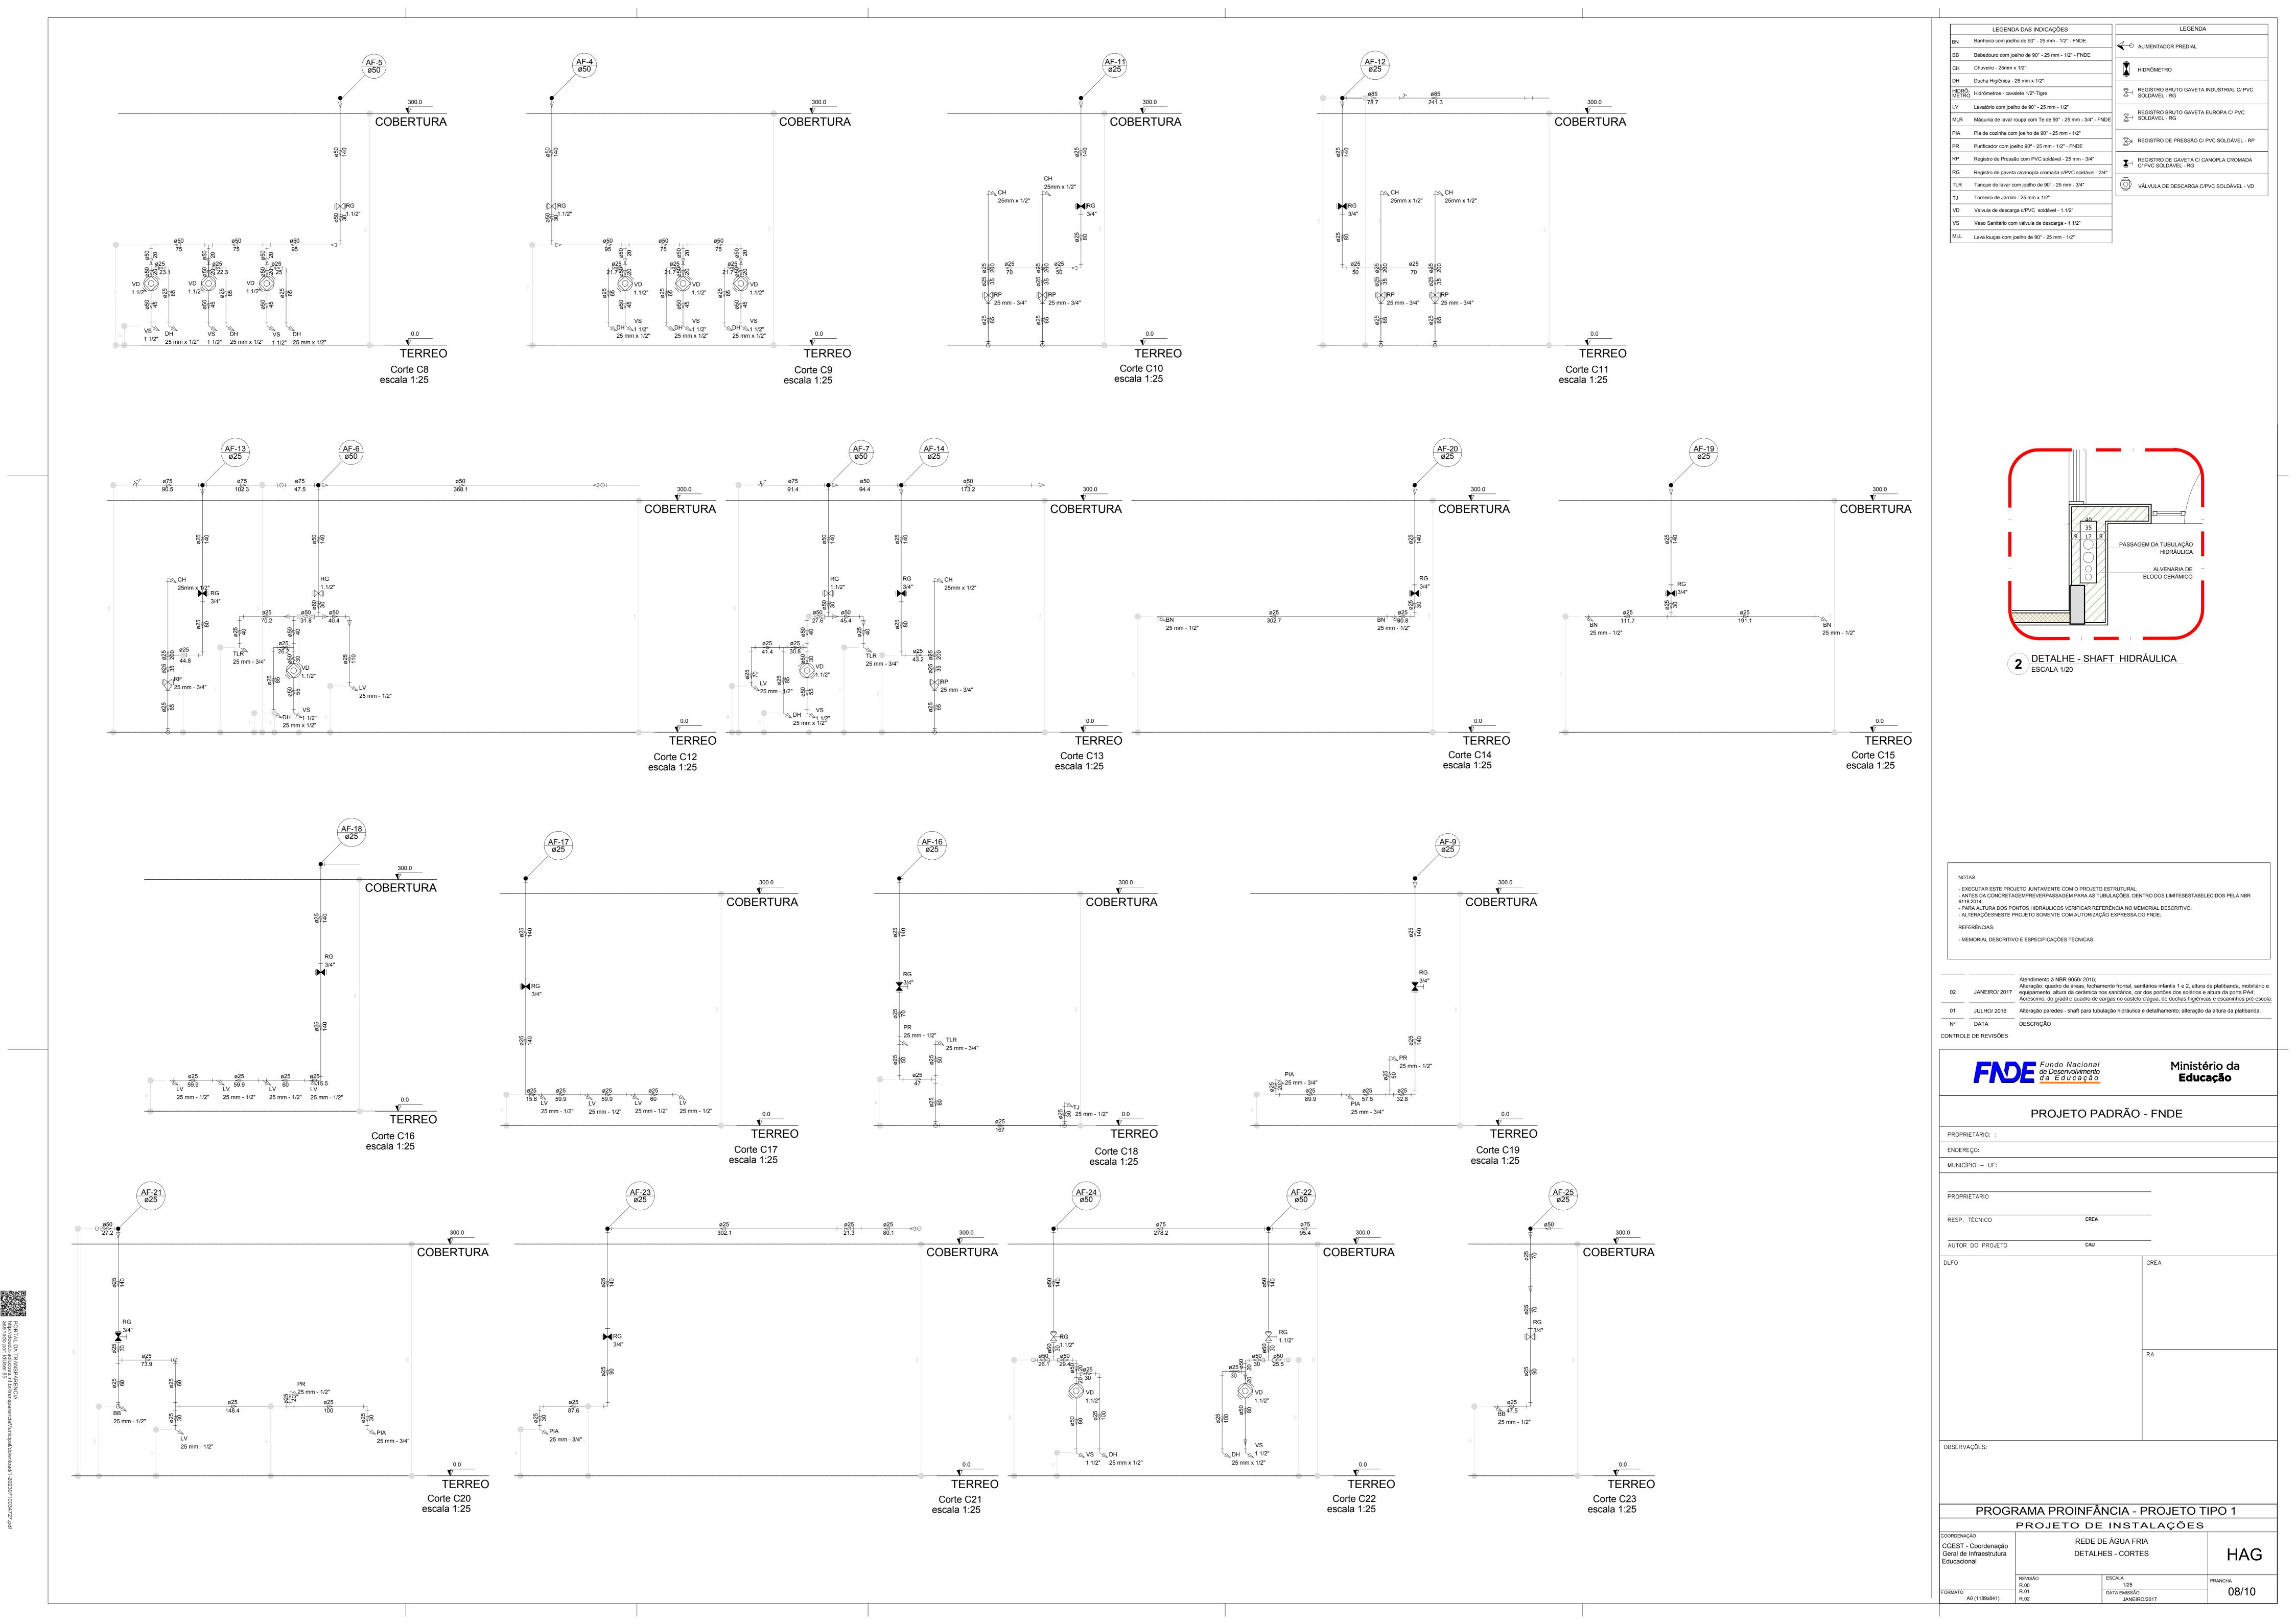


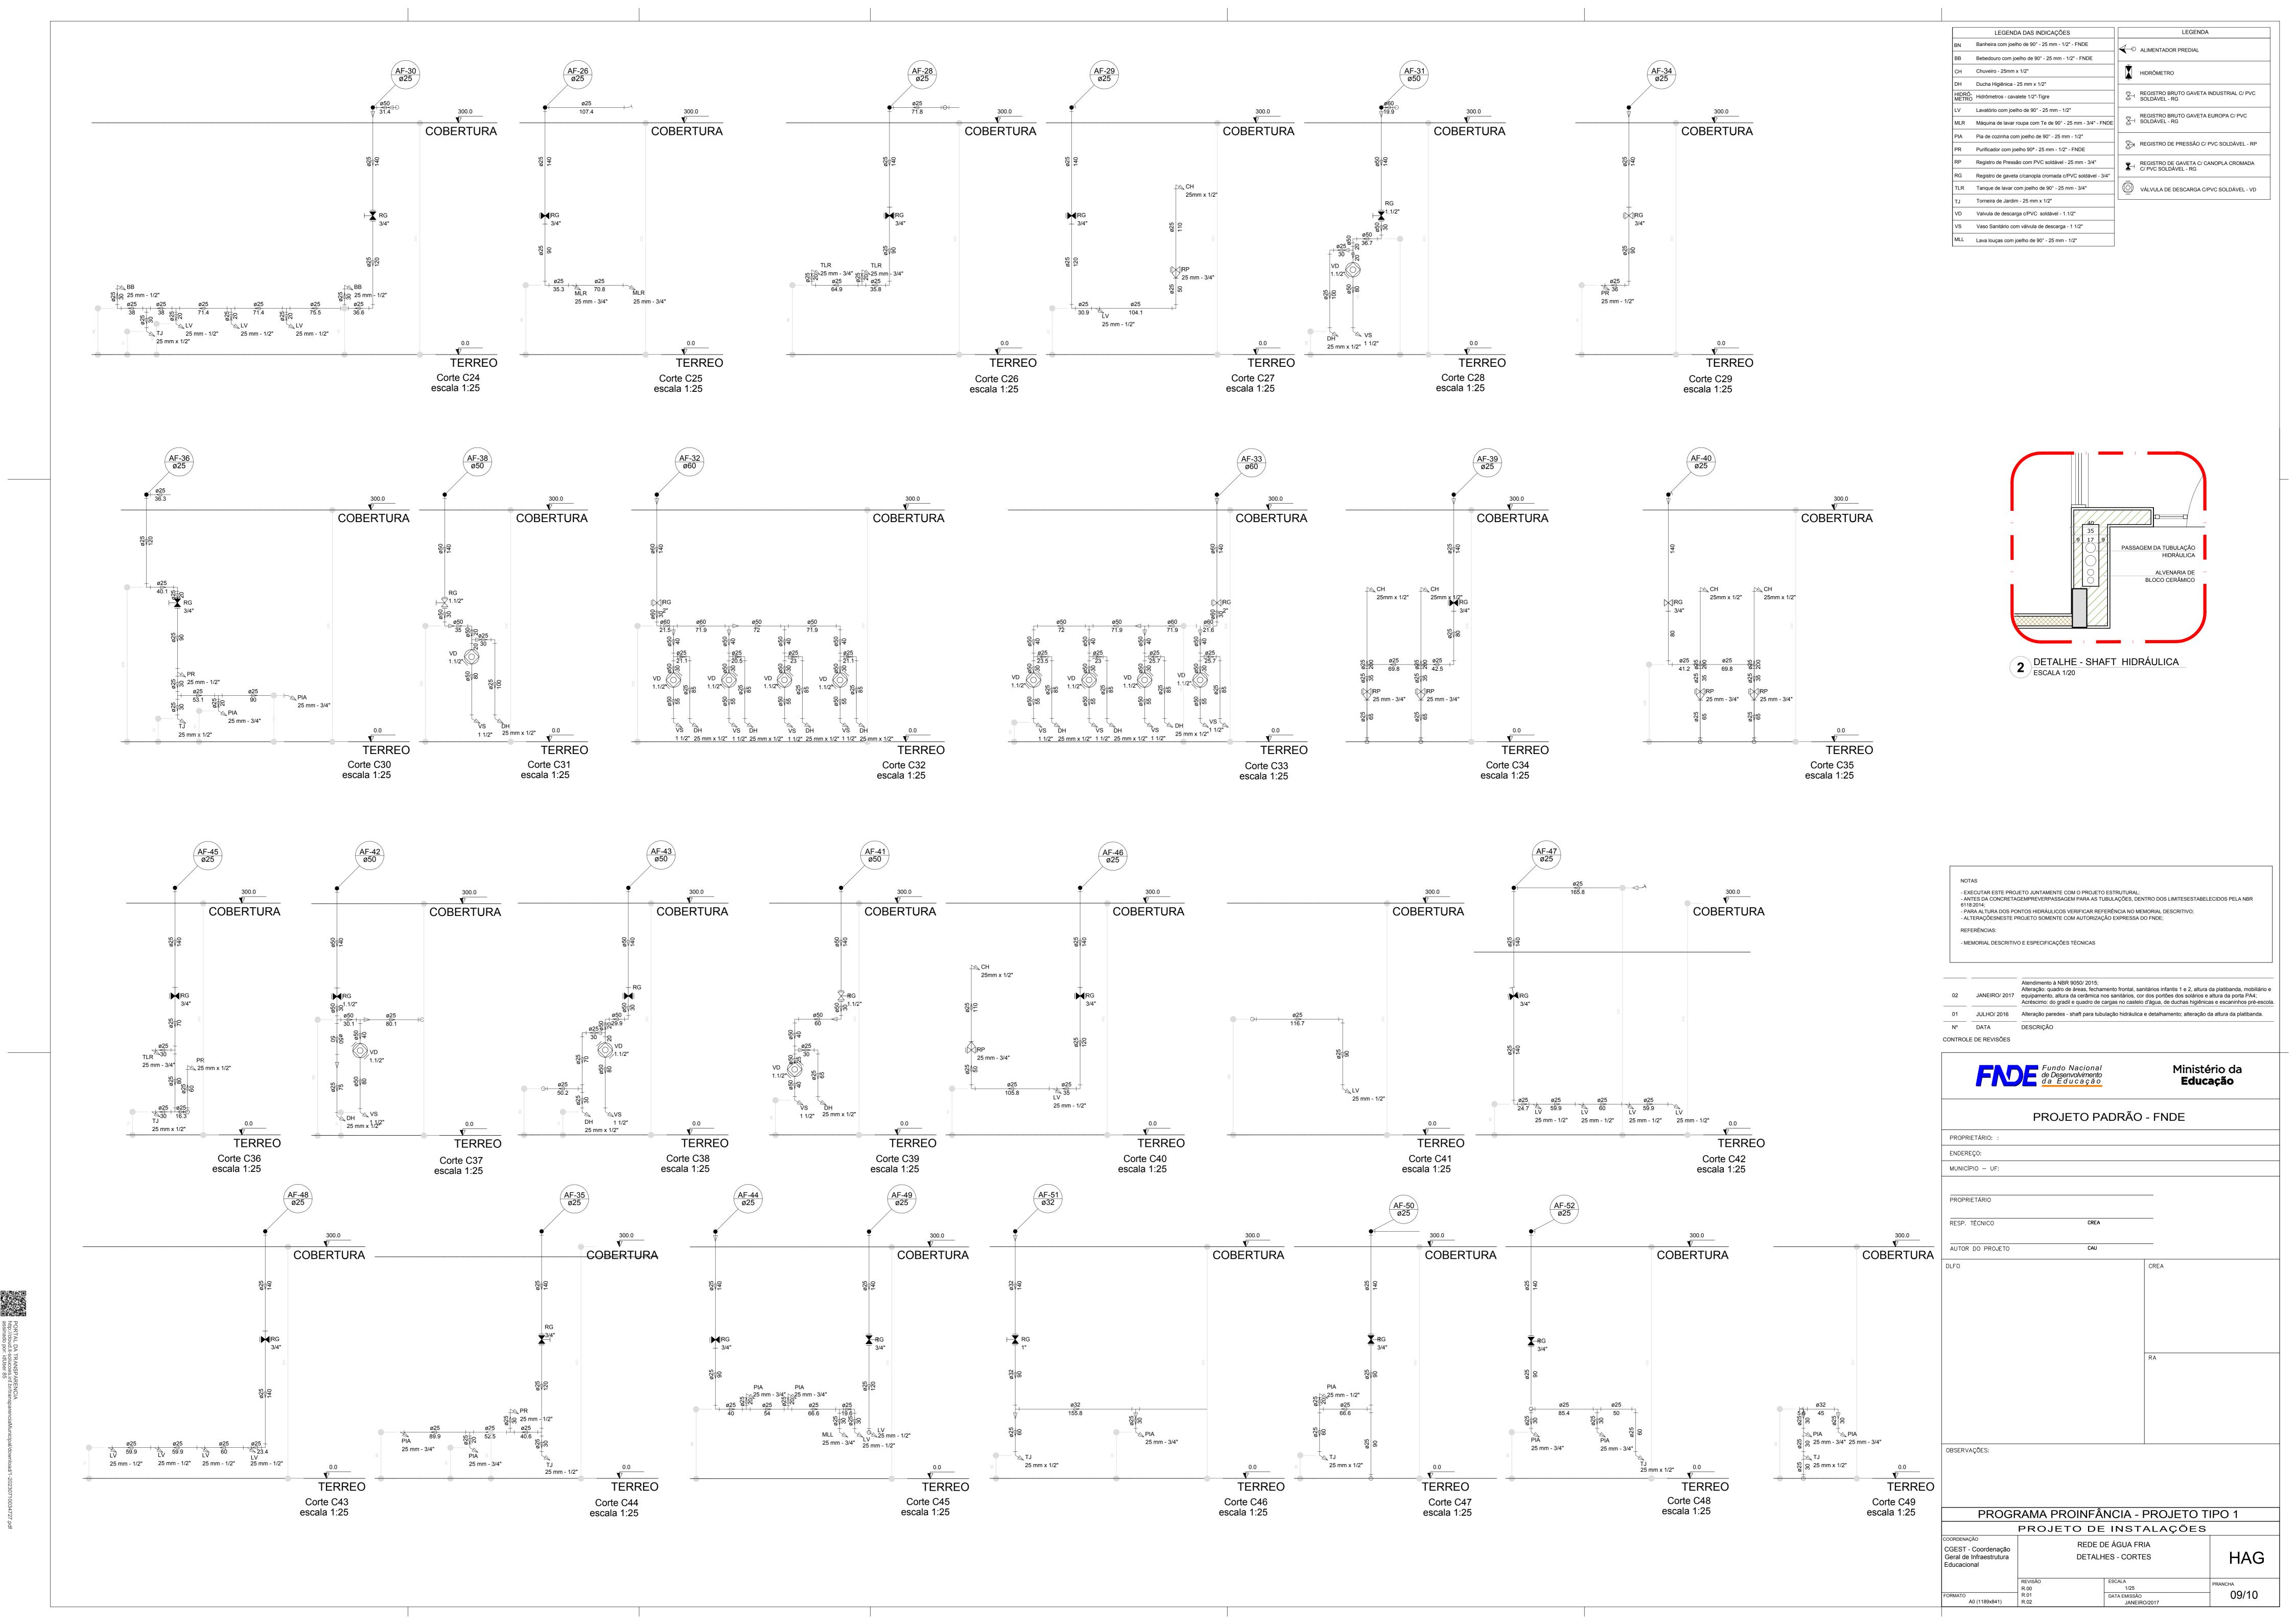


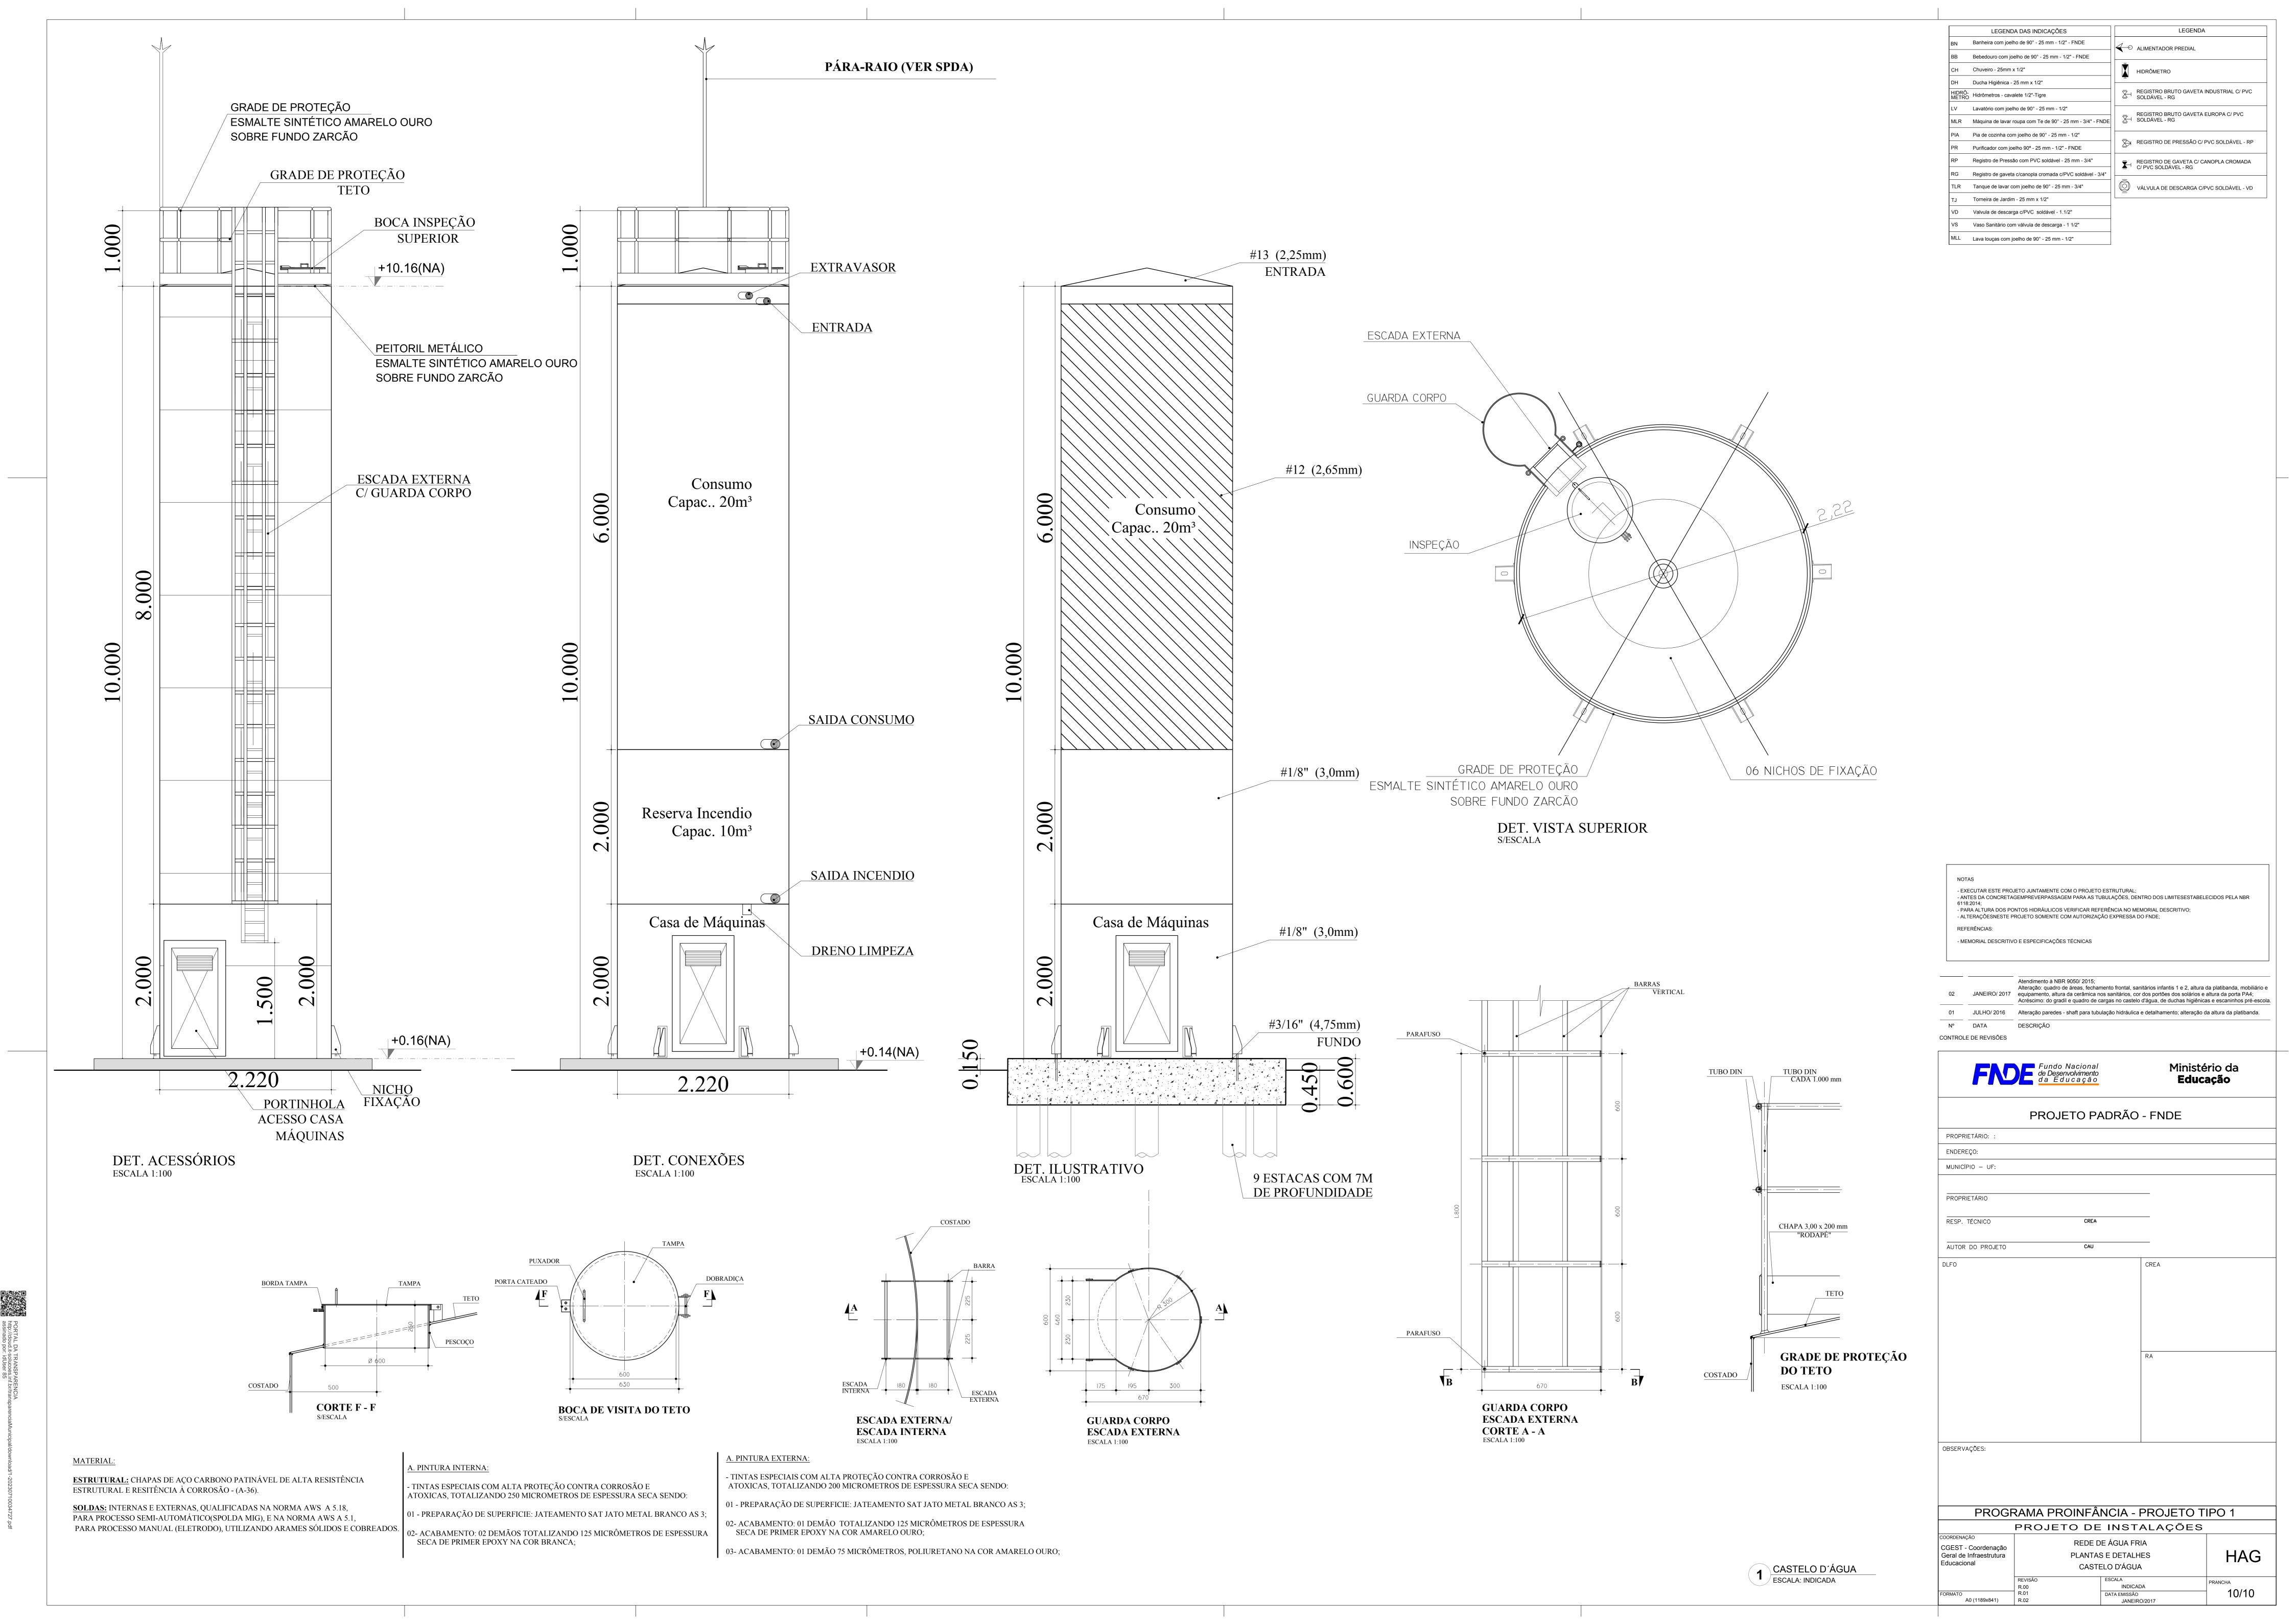


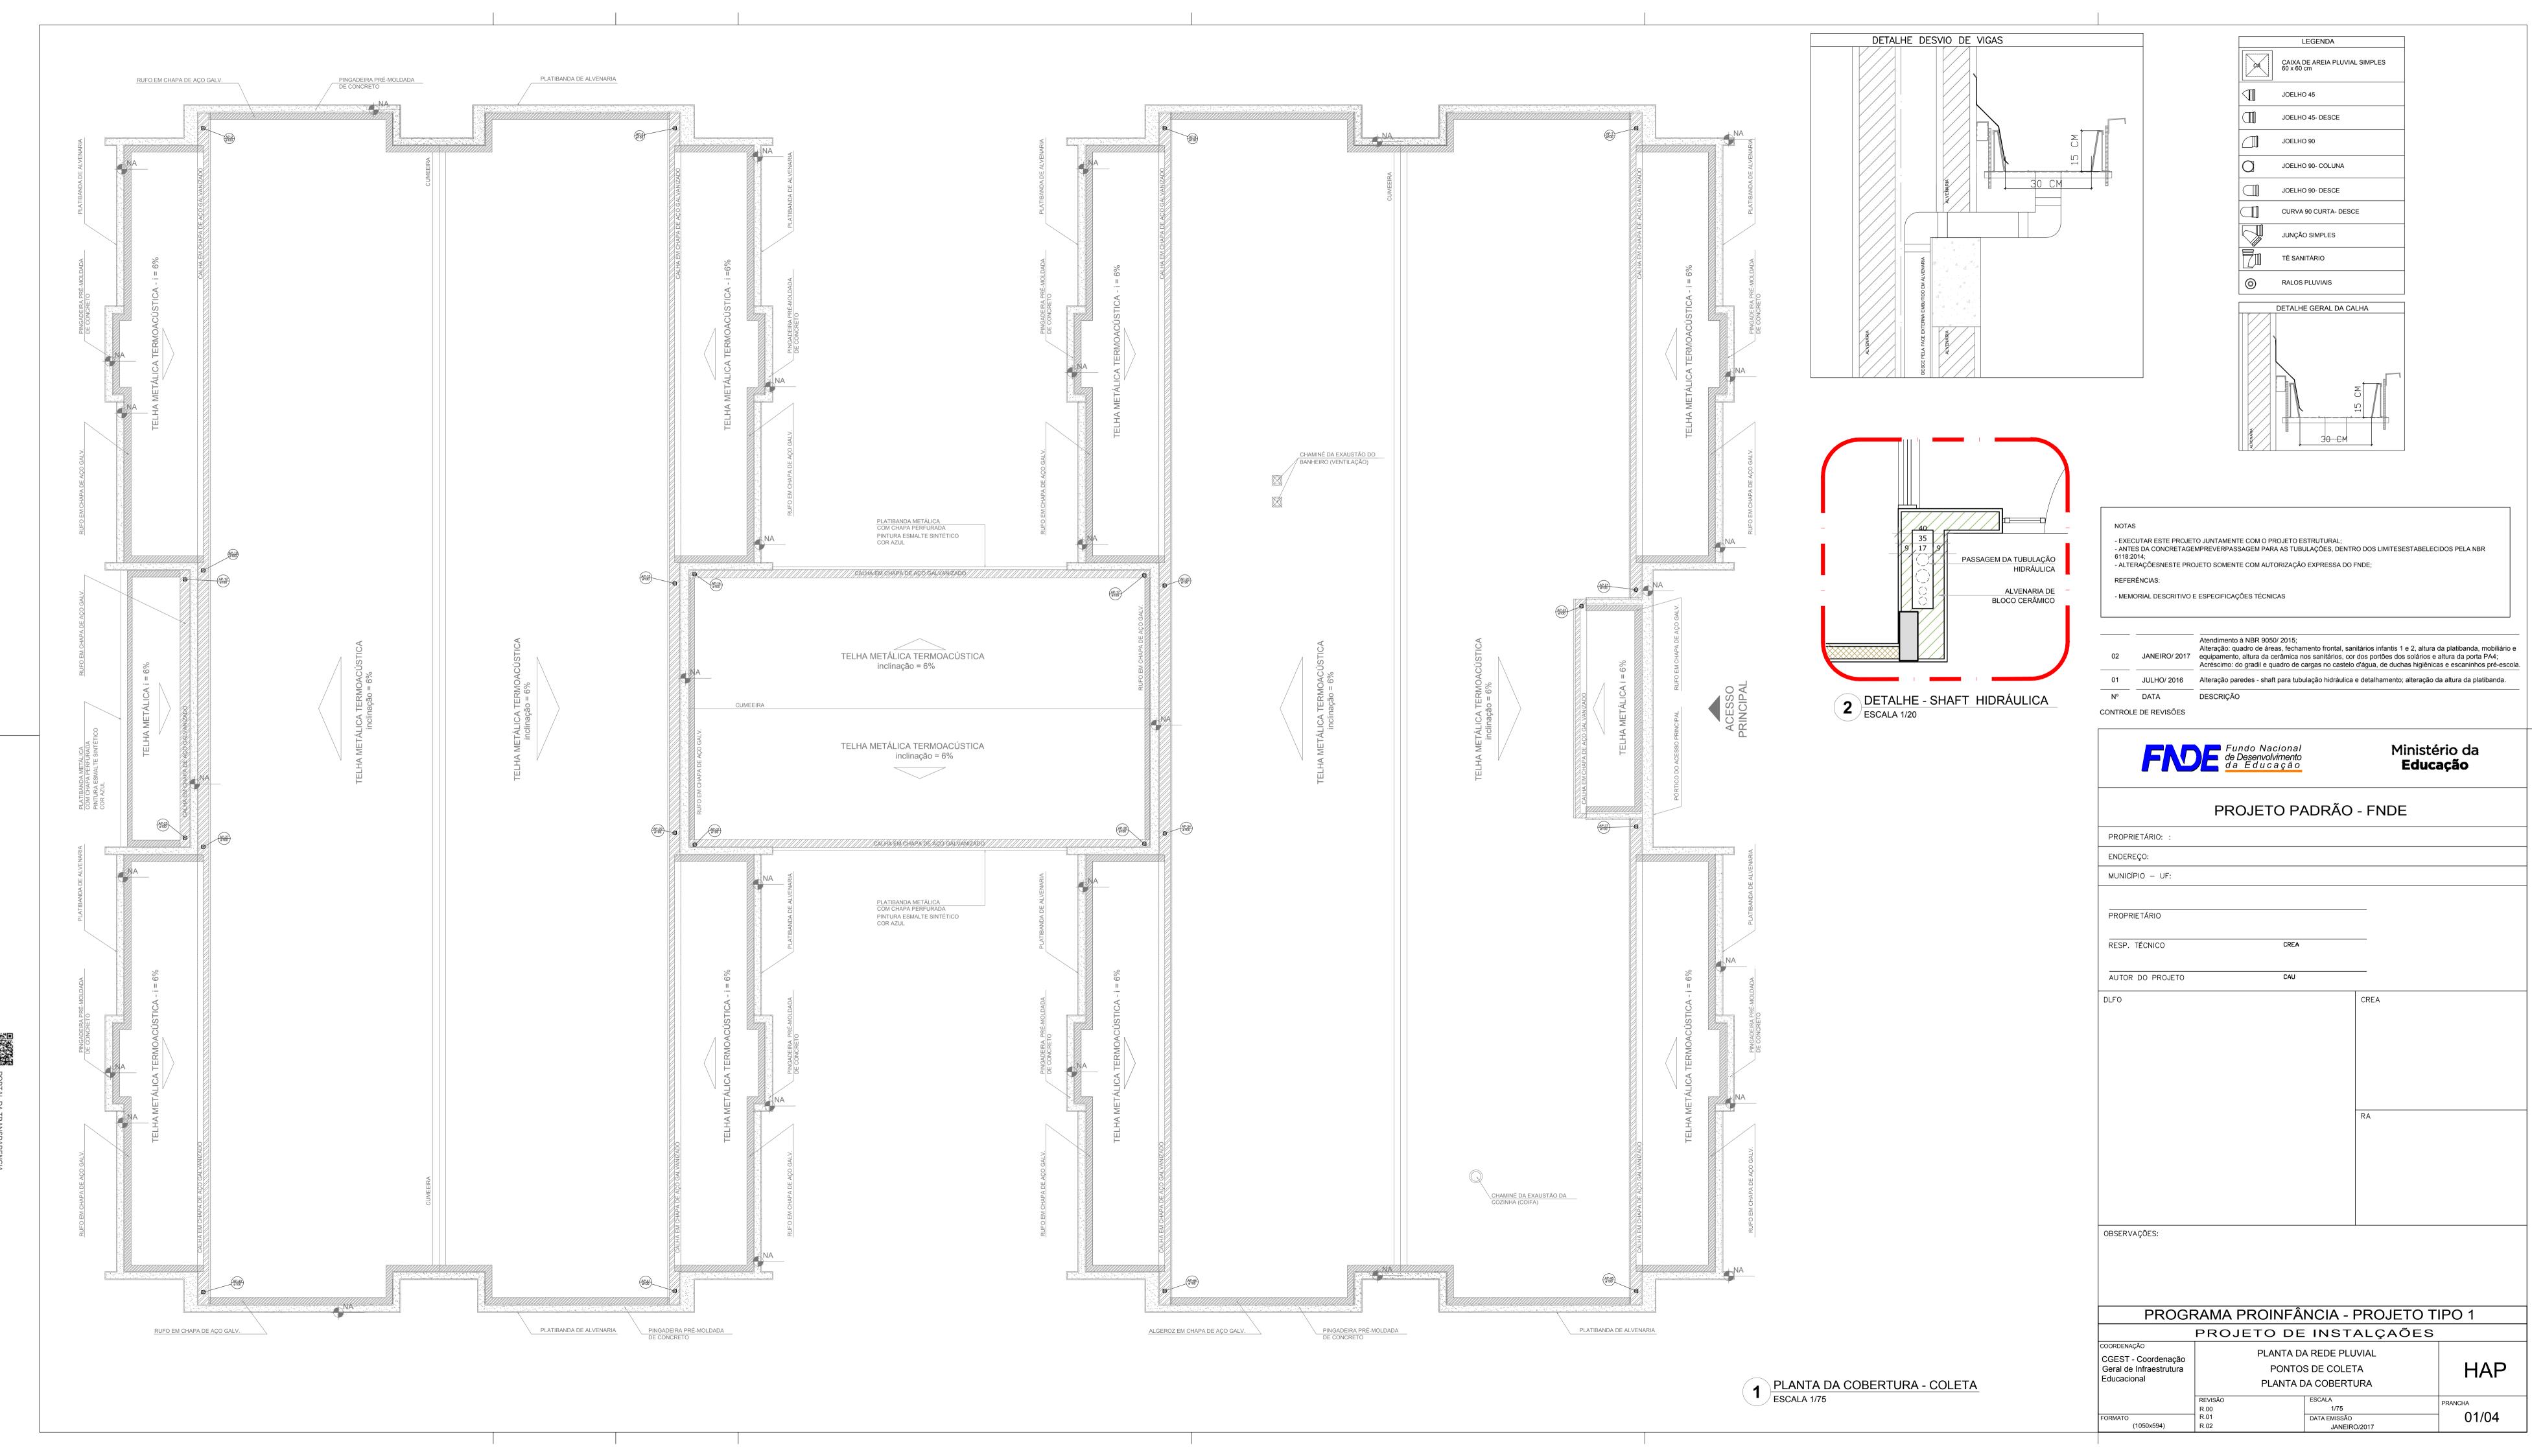


loud.it-solucoes.inf.br/transparenciaMunicipal/download/1-20230710034727.pdf do por: idUser 85

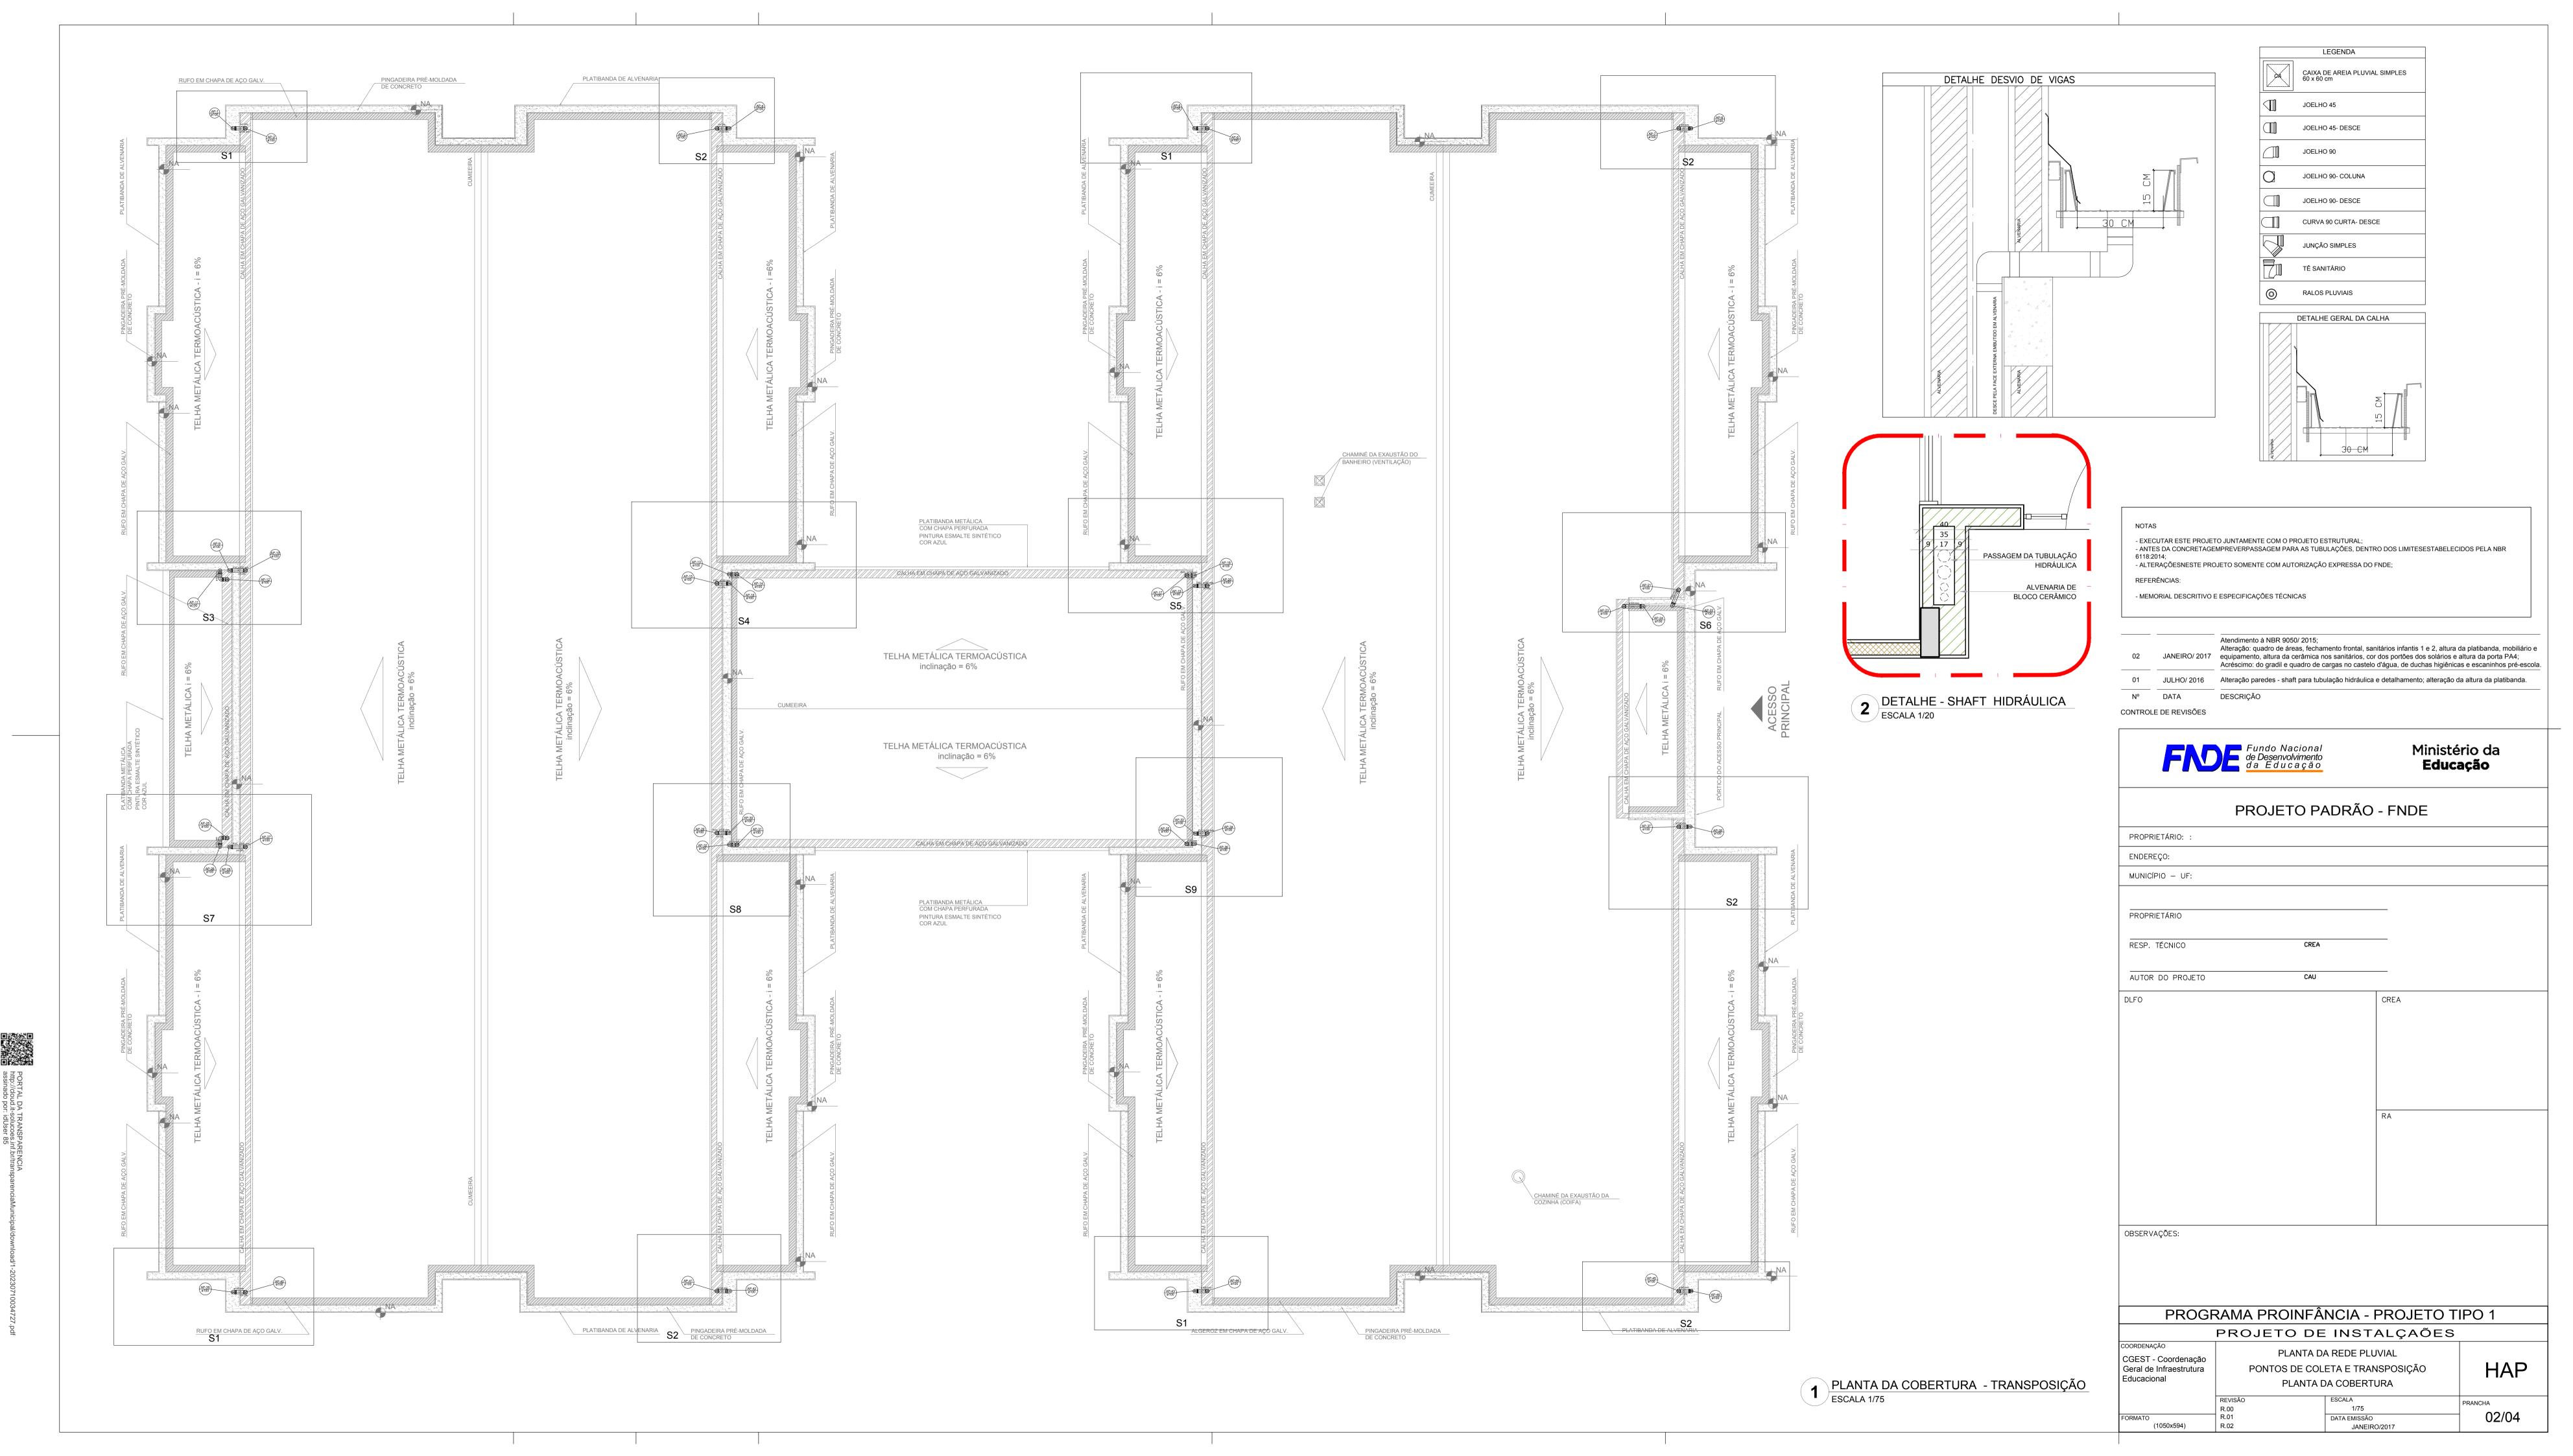


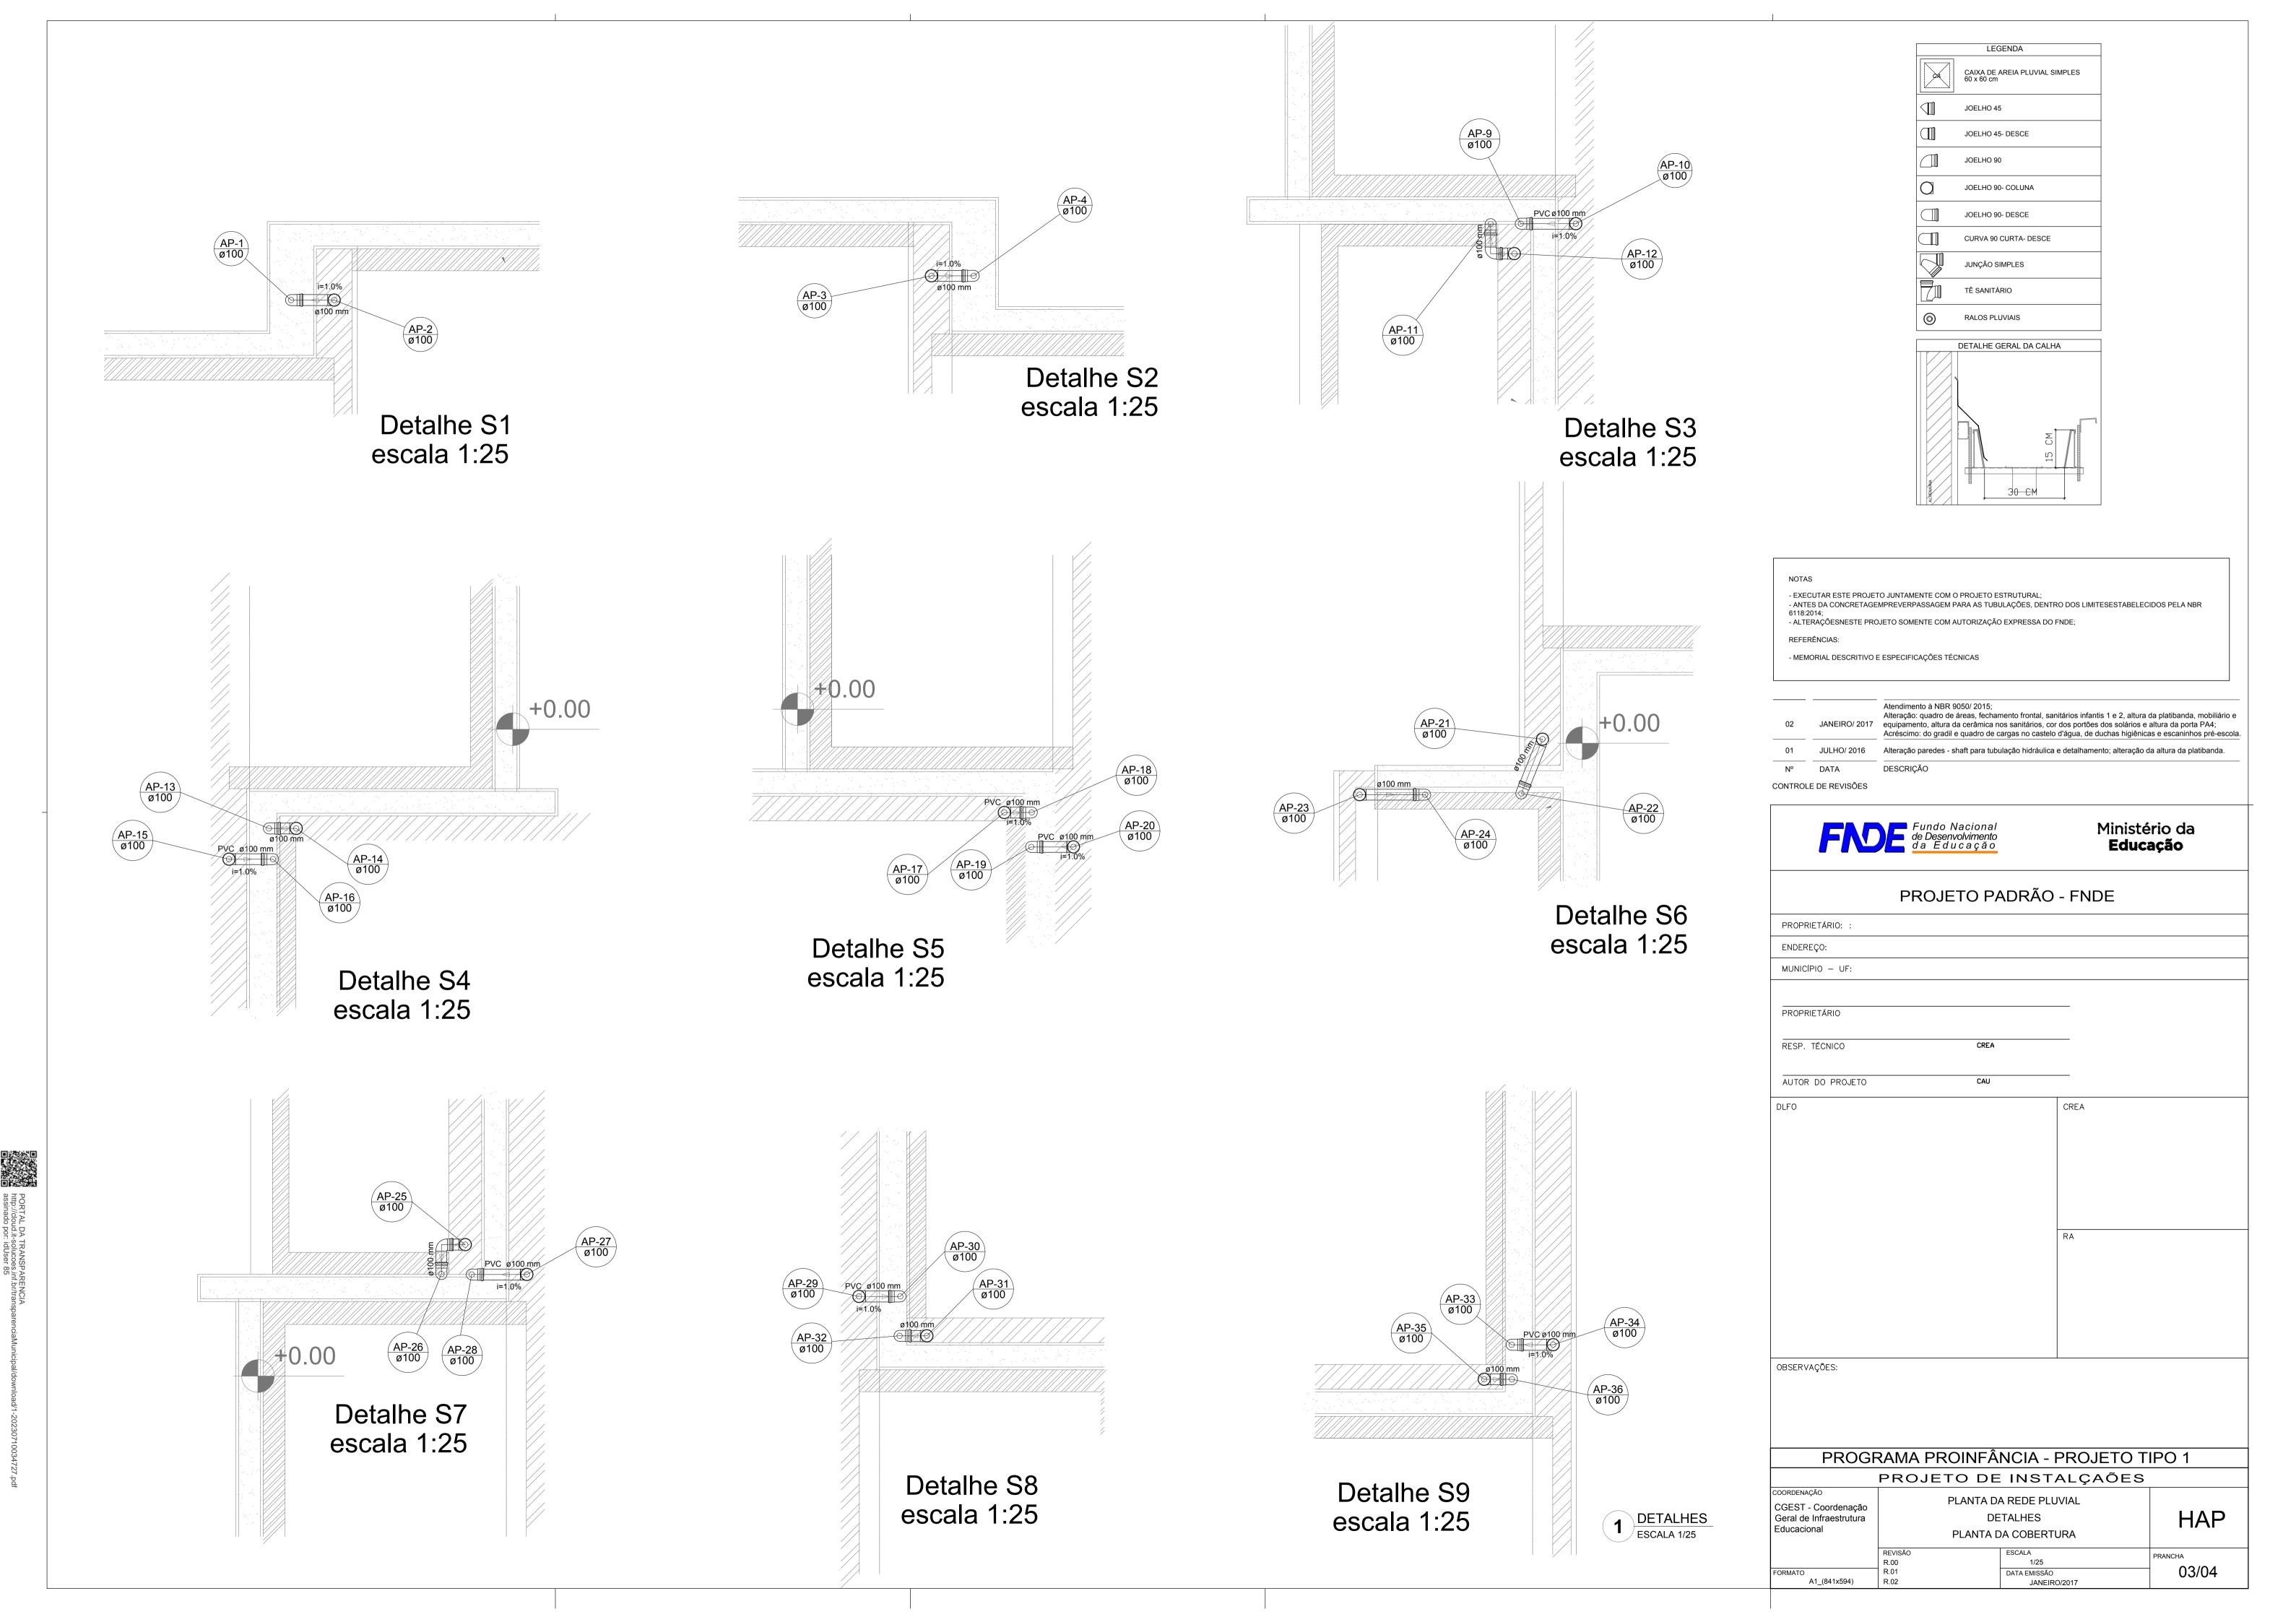

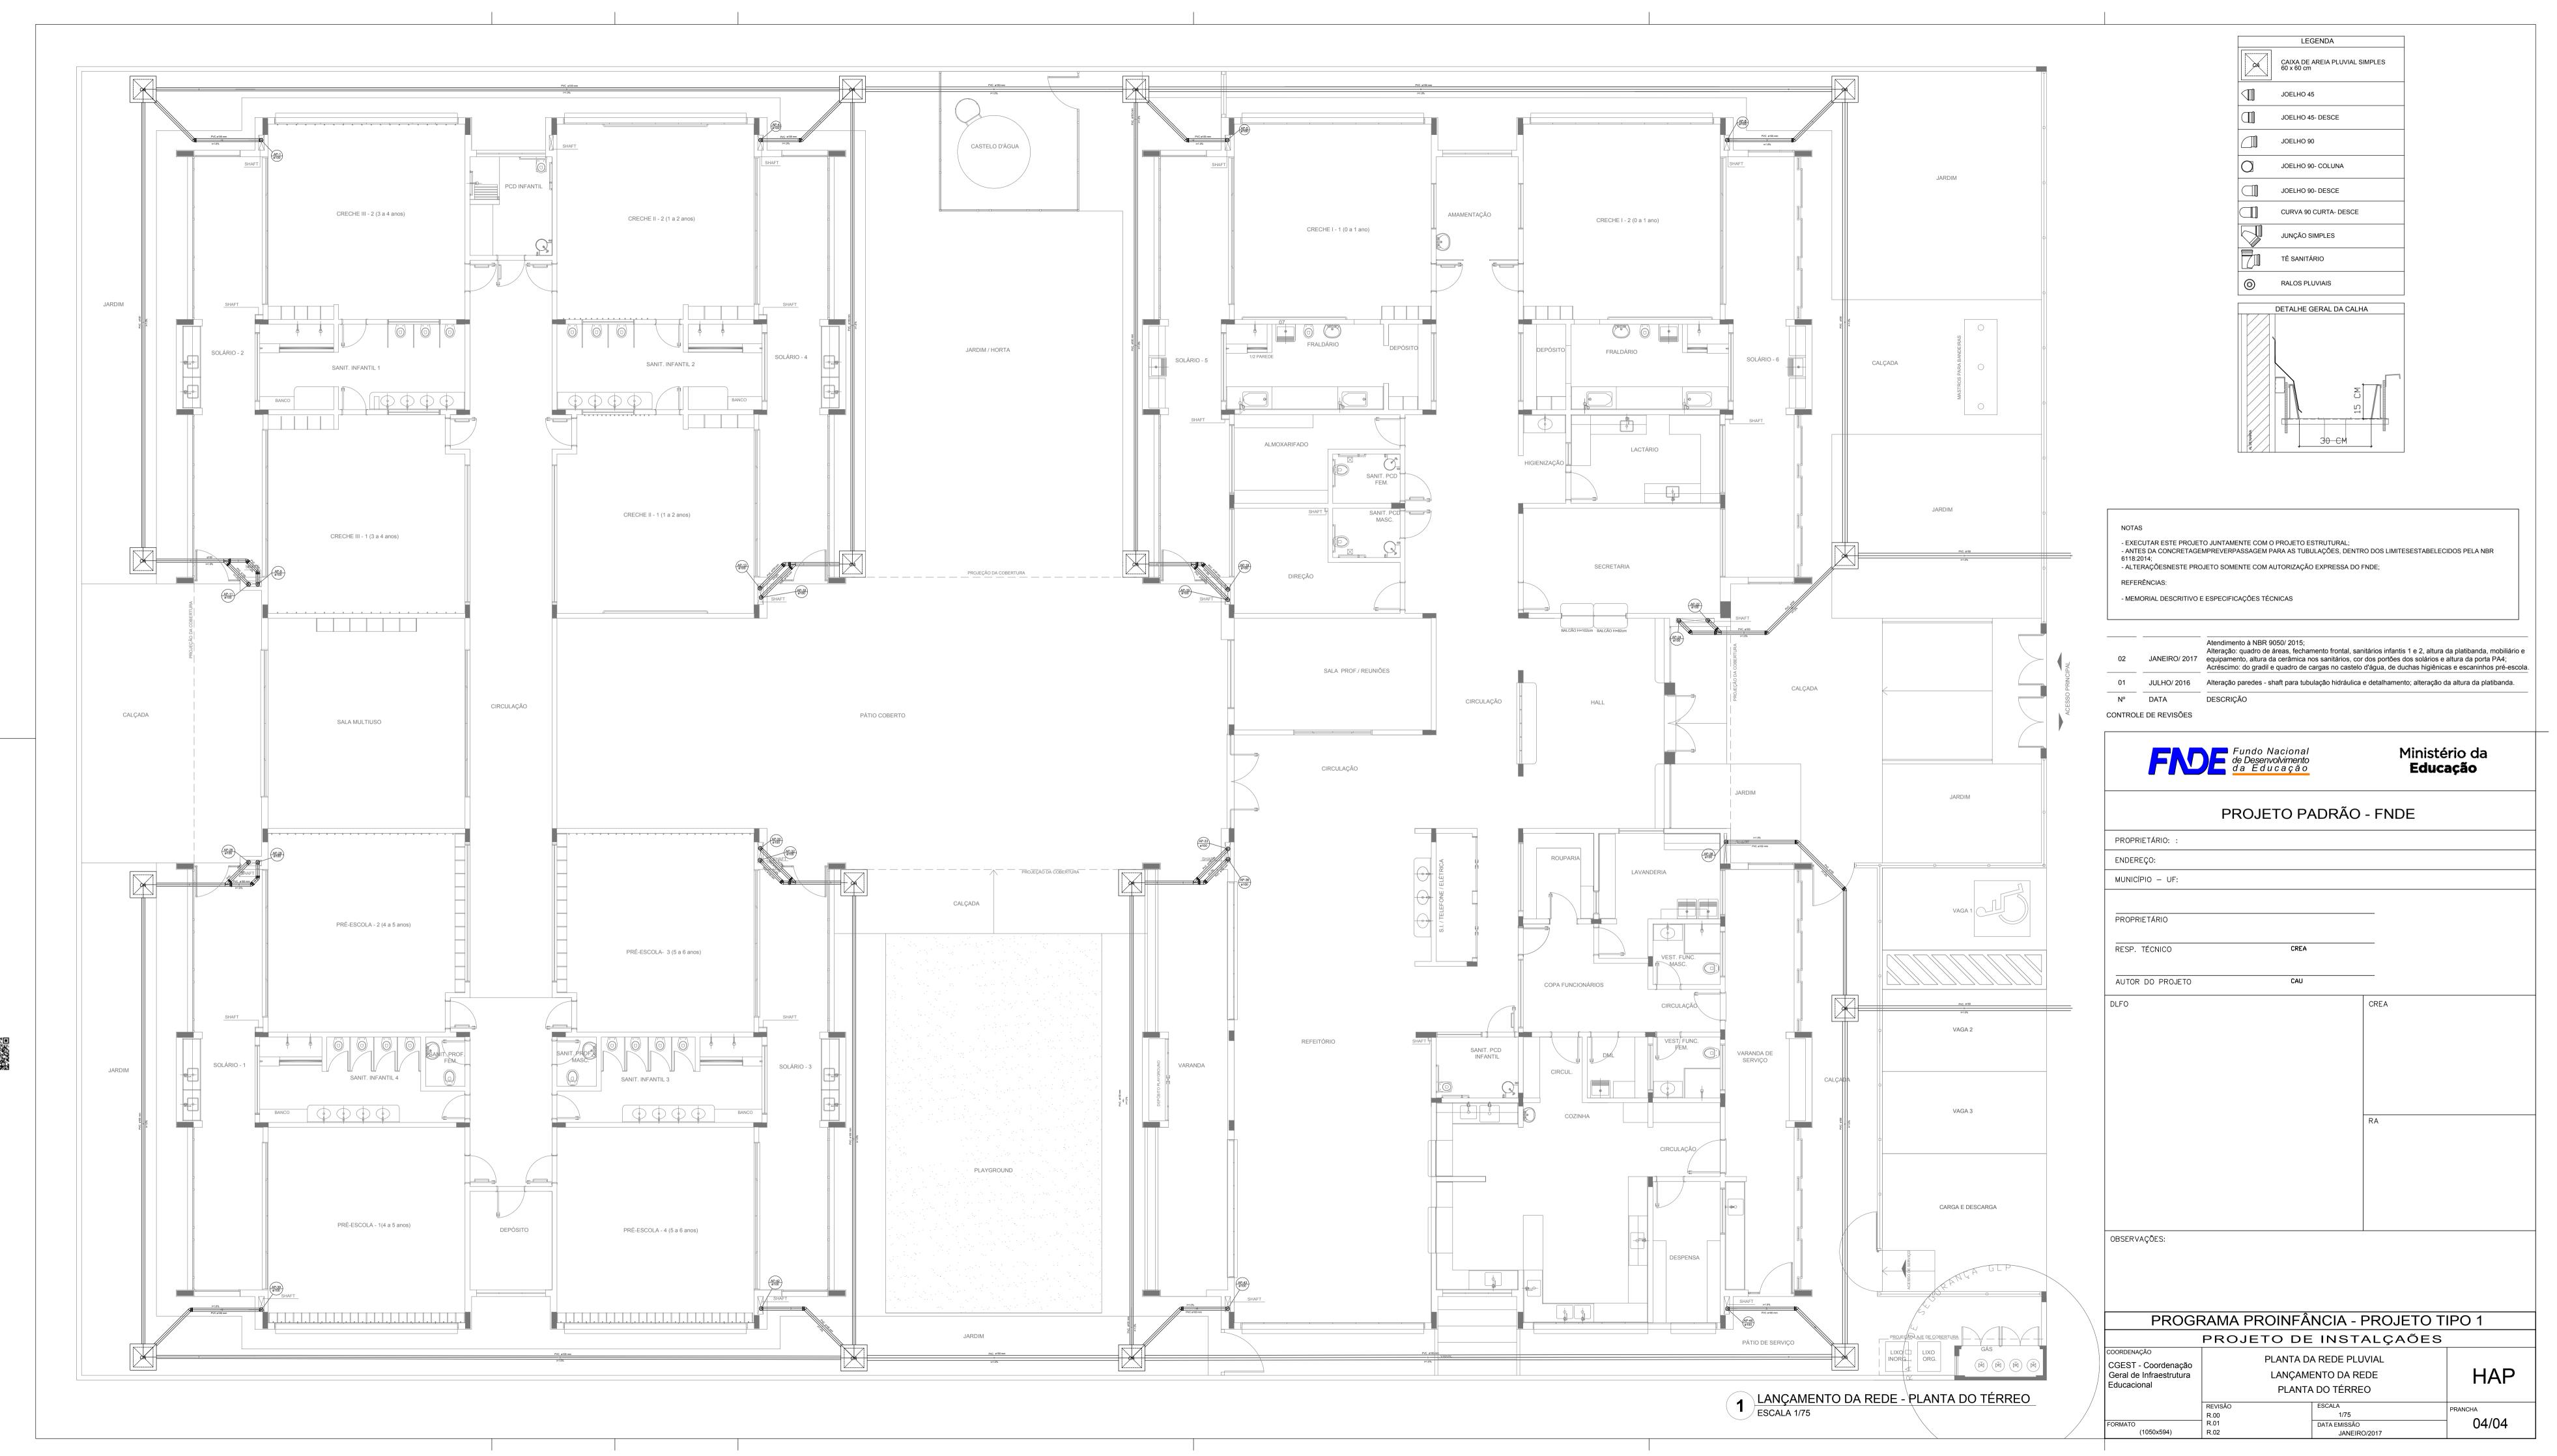



αL DA TRANSPARENCIA loud.it-solucoes.inf.br/transparenciaMunicipal/download/1-20230710034727.pdf do por: idUser 85

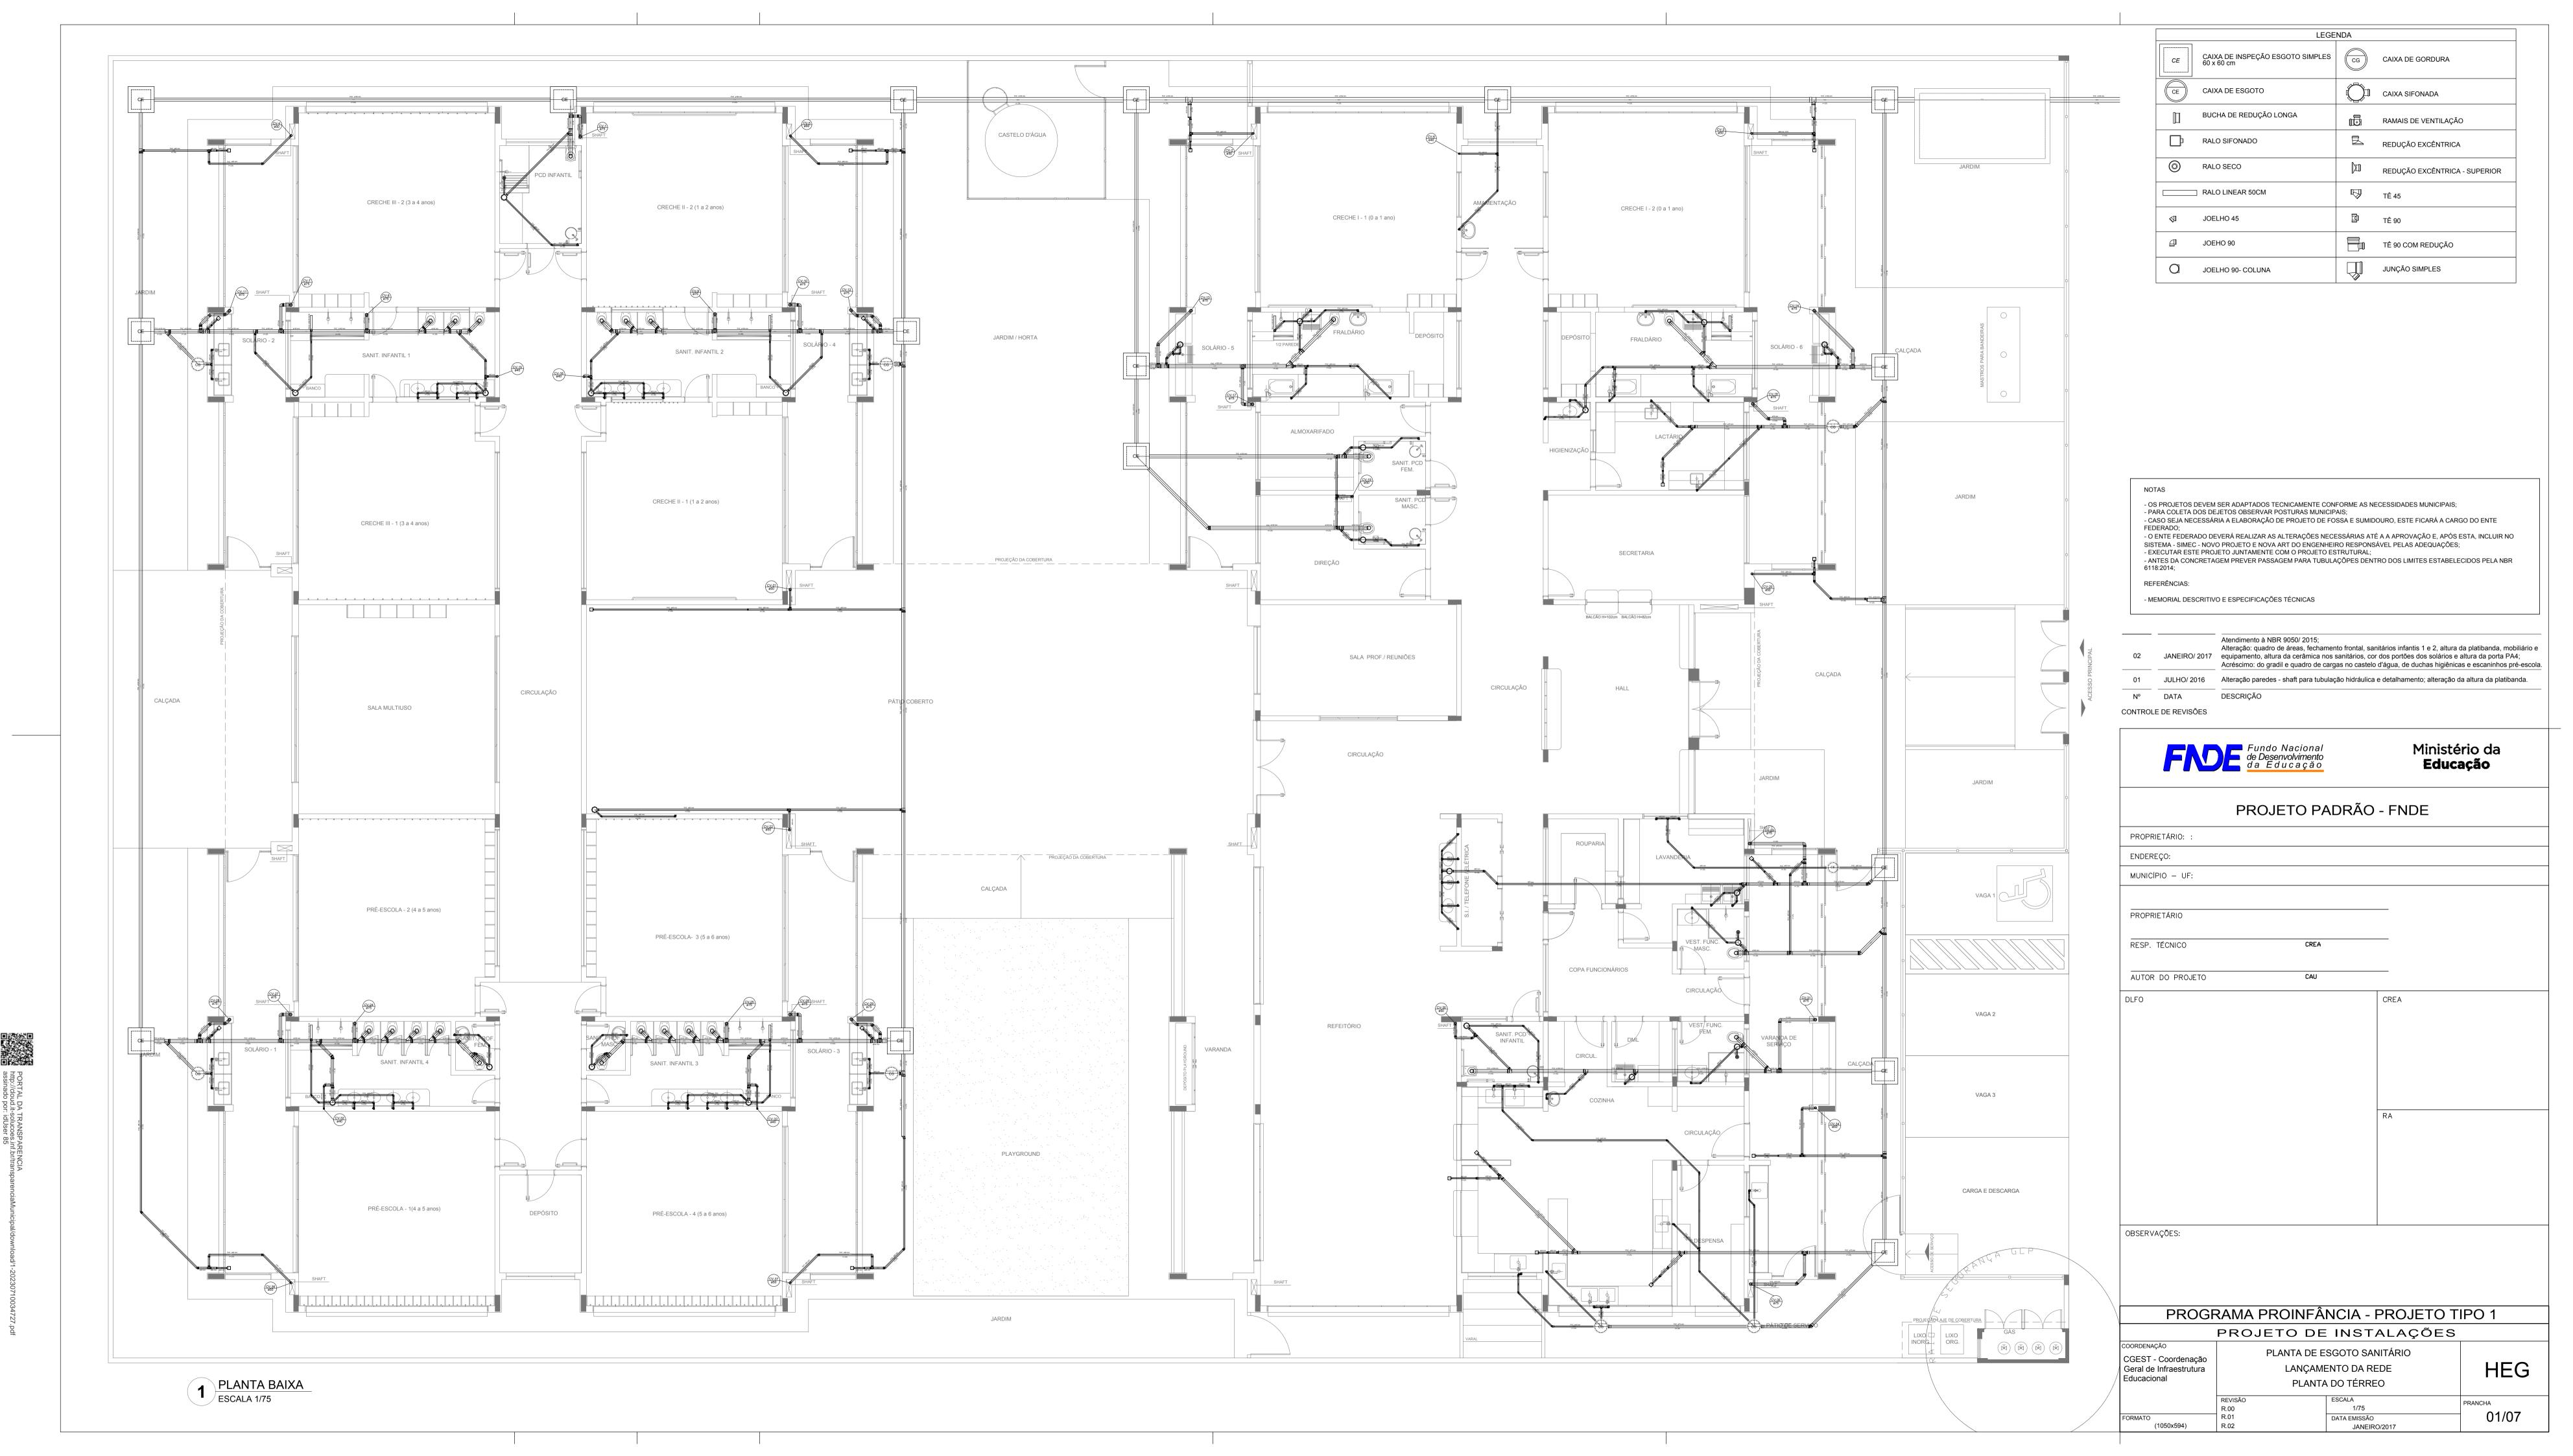


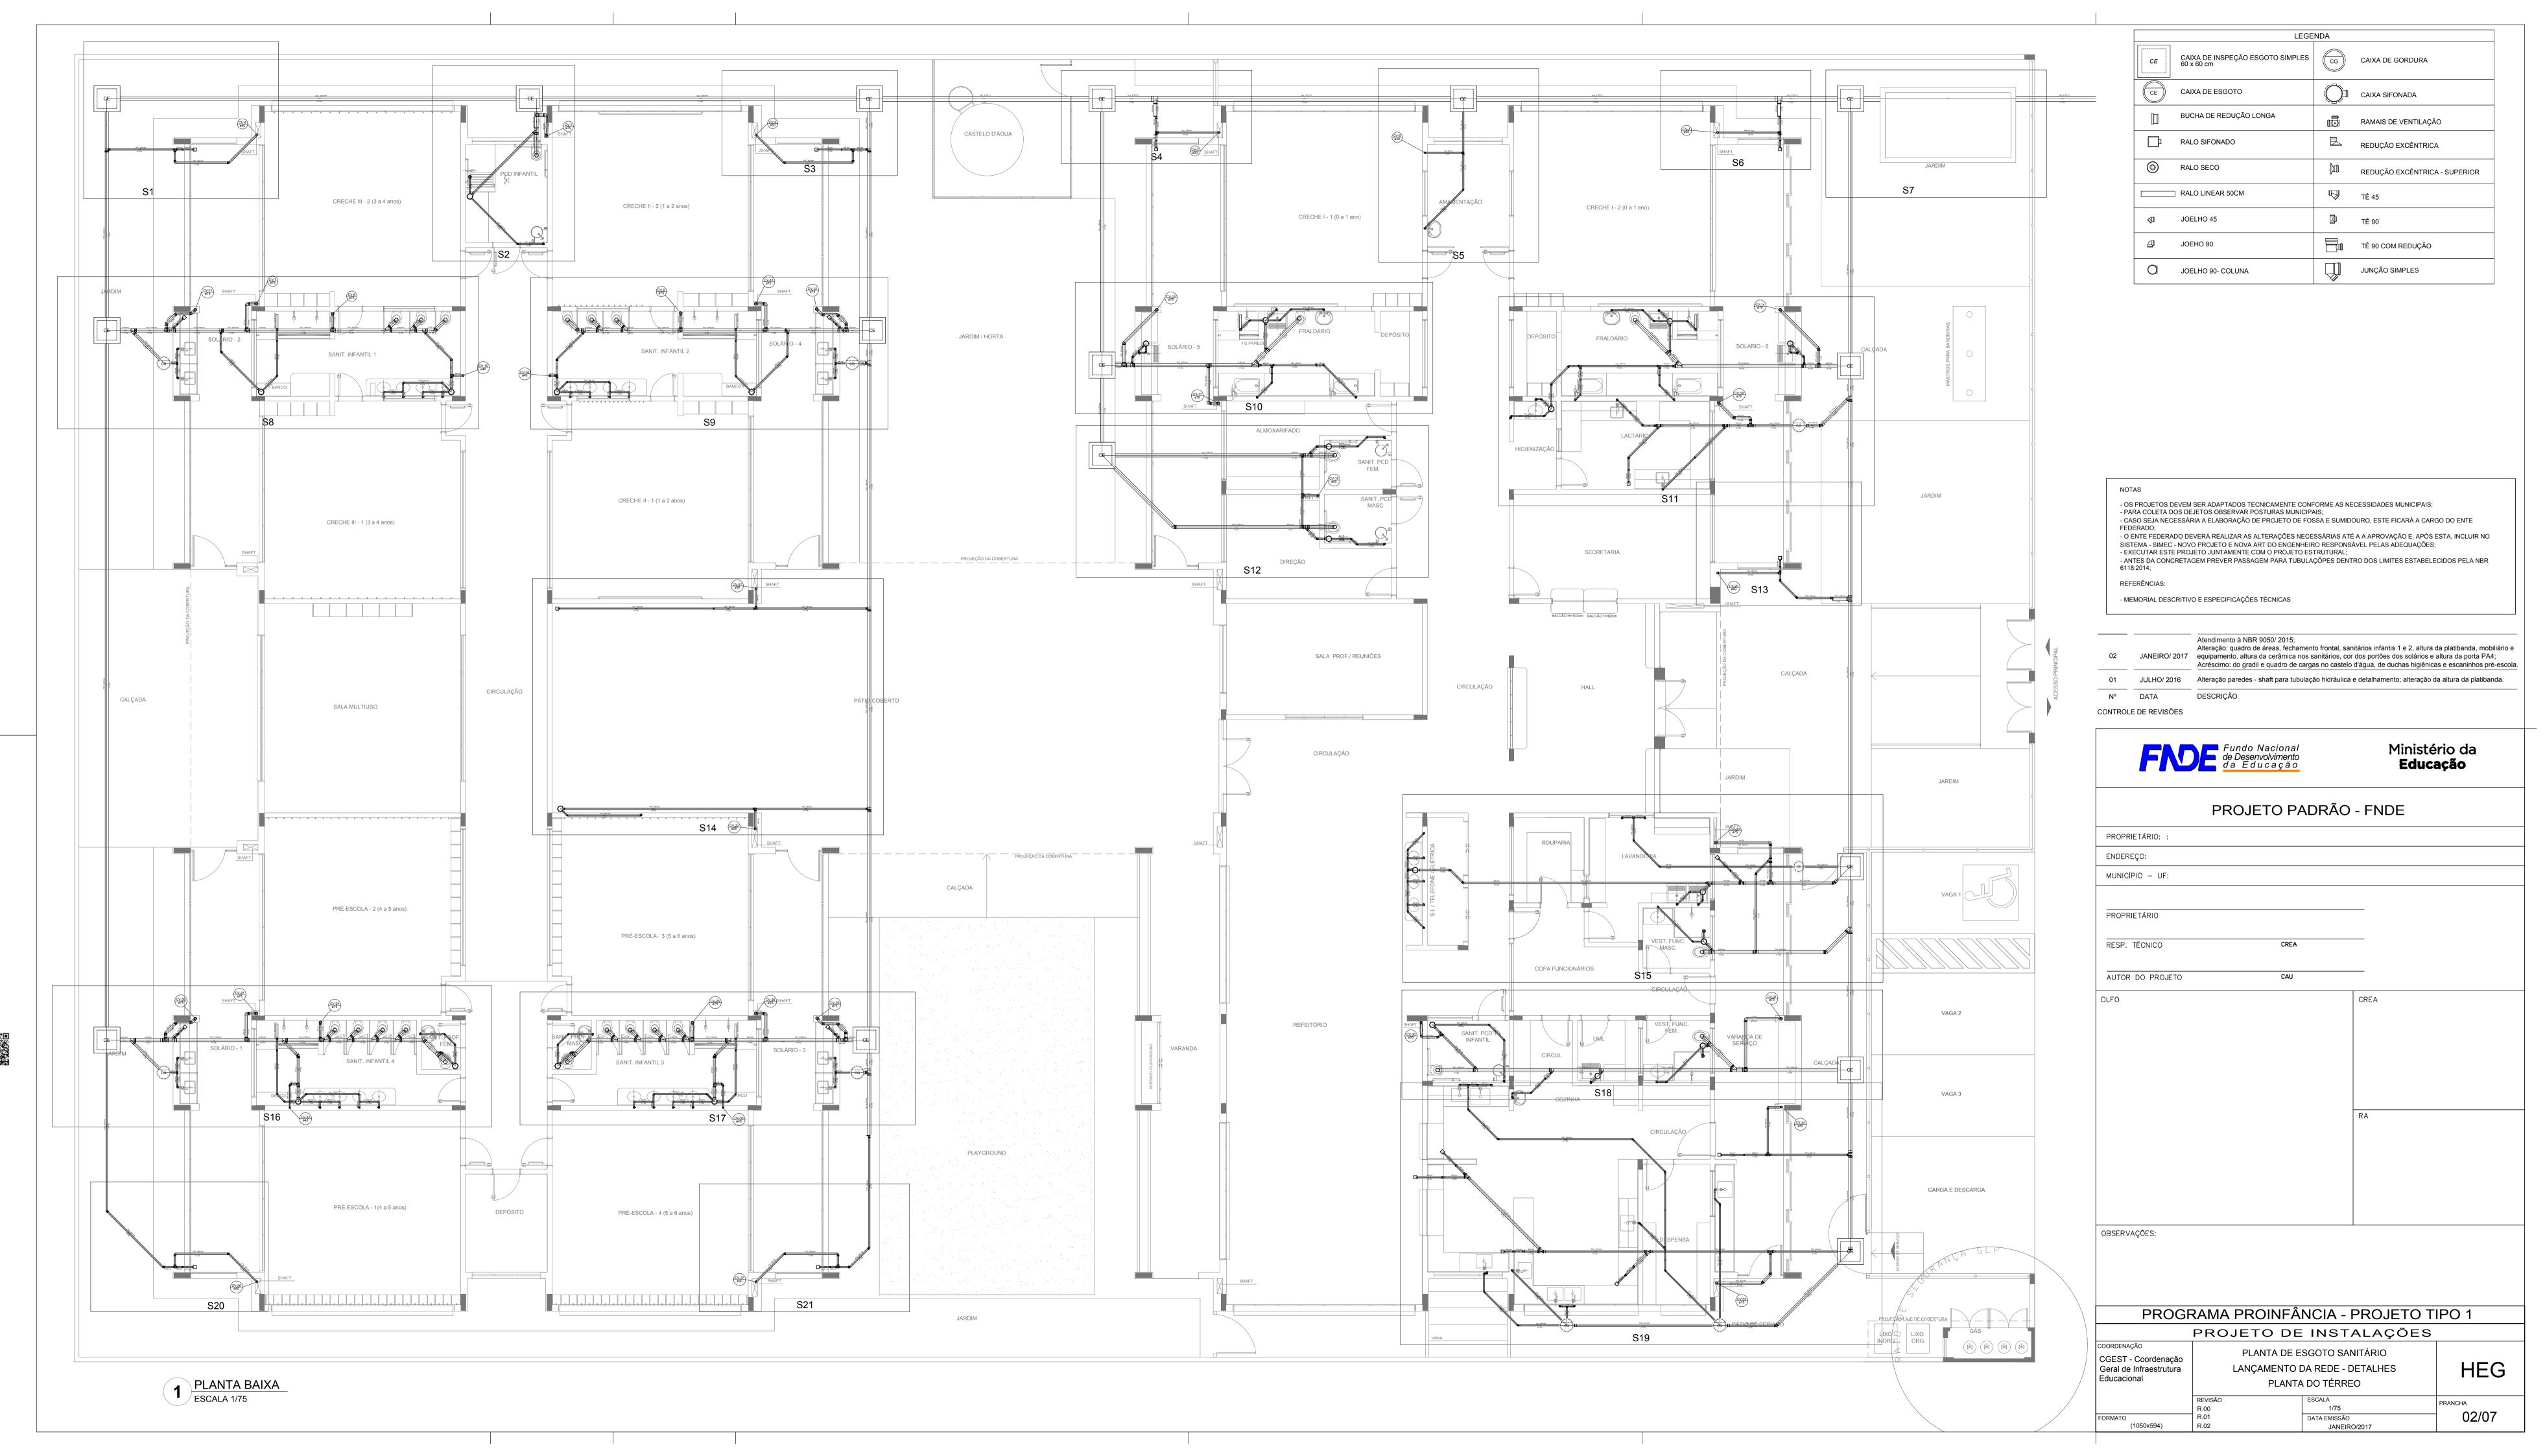


. DA TRANSPARENCIA ud.it-solucoes.inf.br/transparenciaMunicipal/download/1-20230710034727.pdf) por: idUser 85

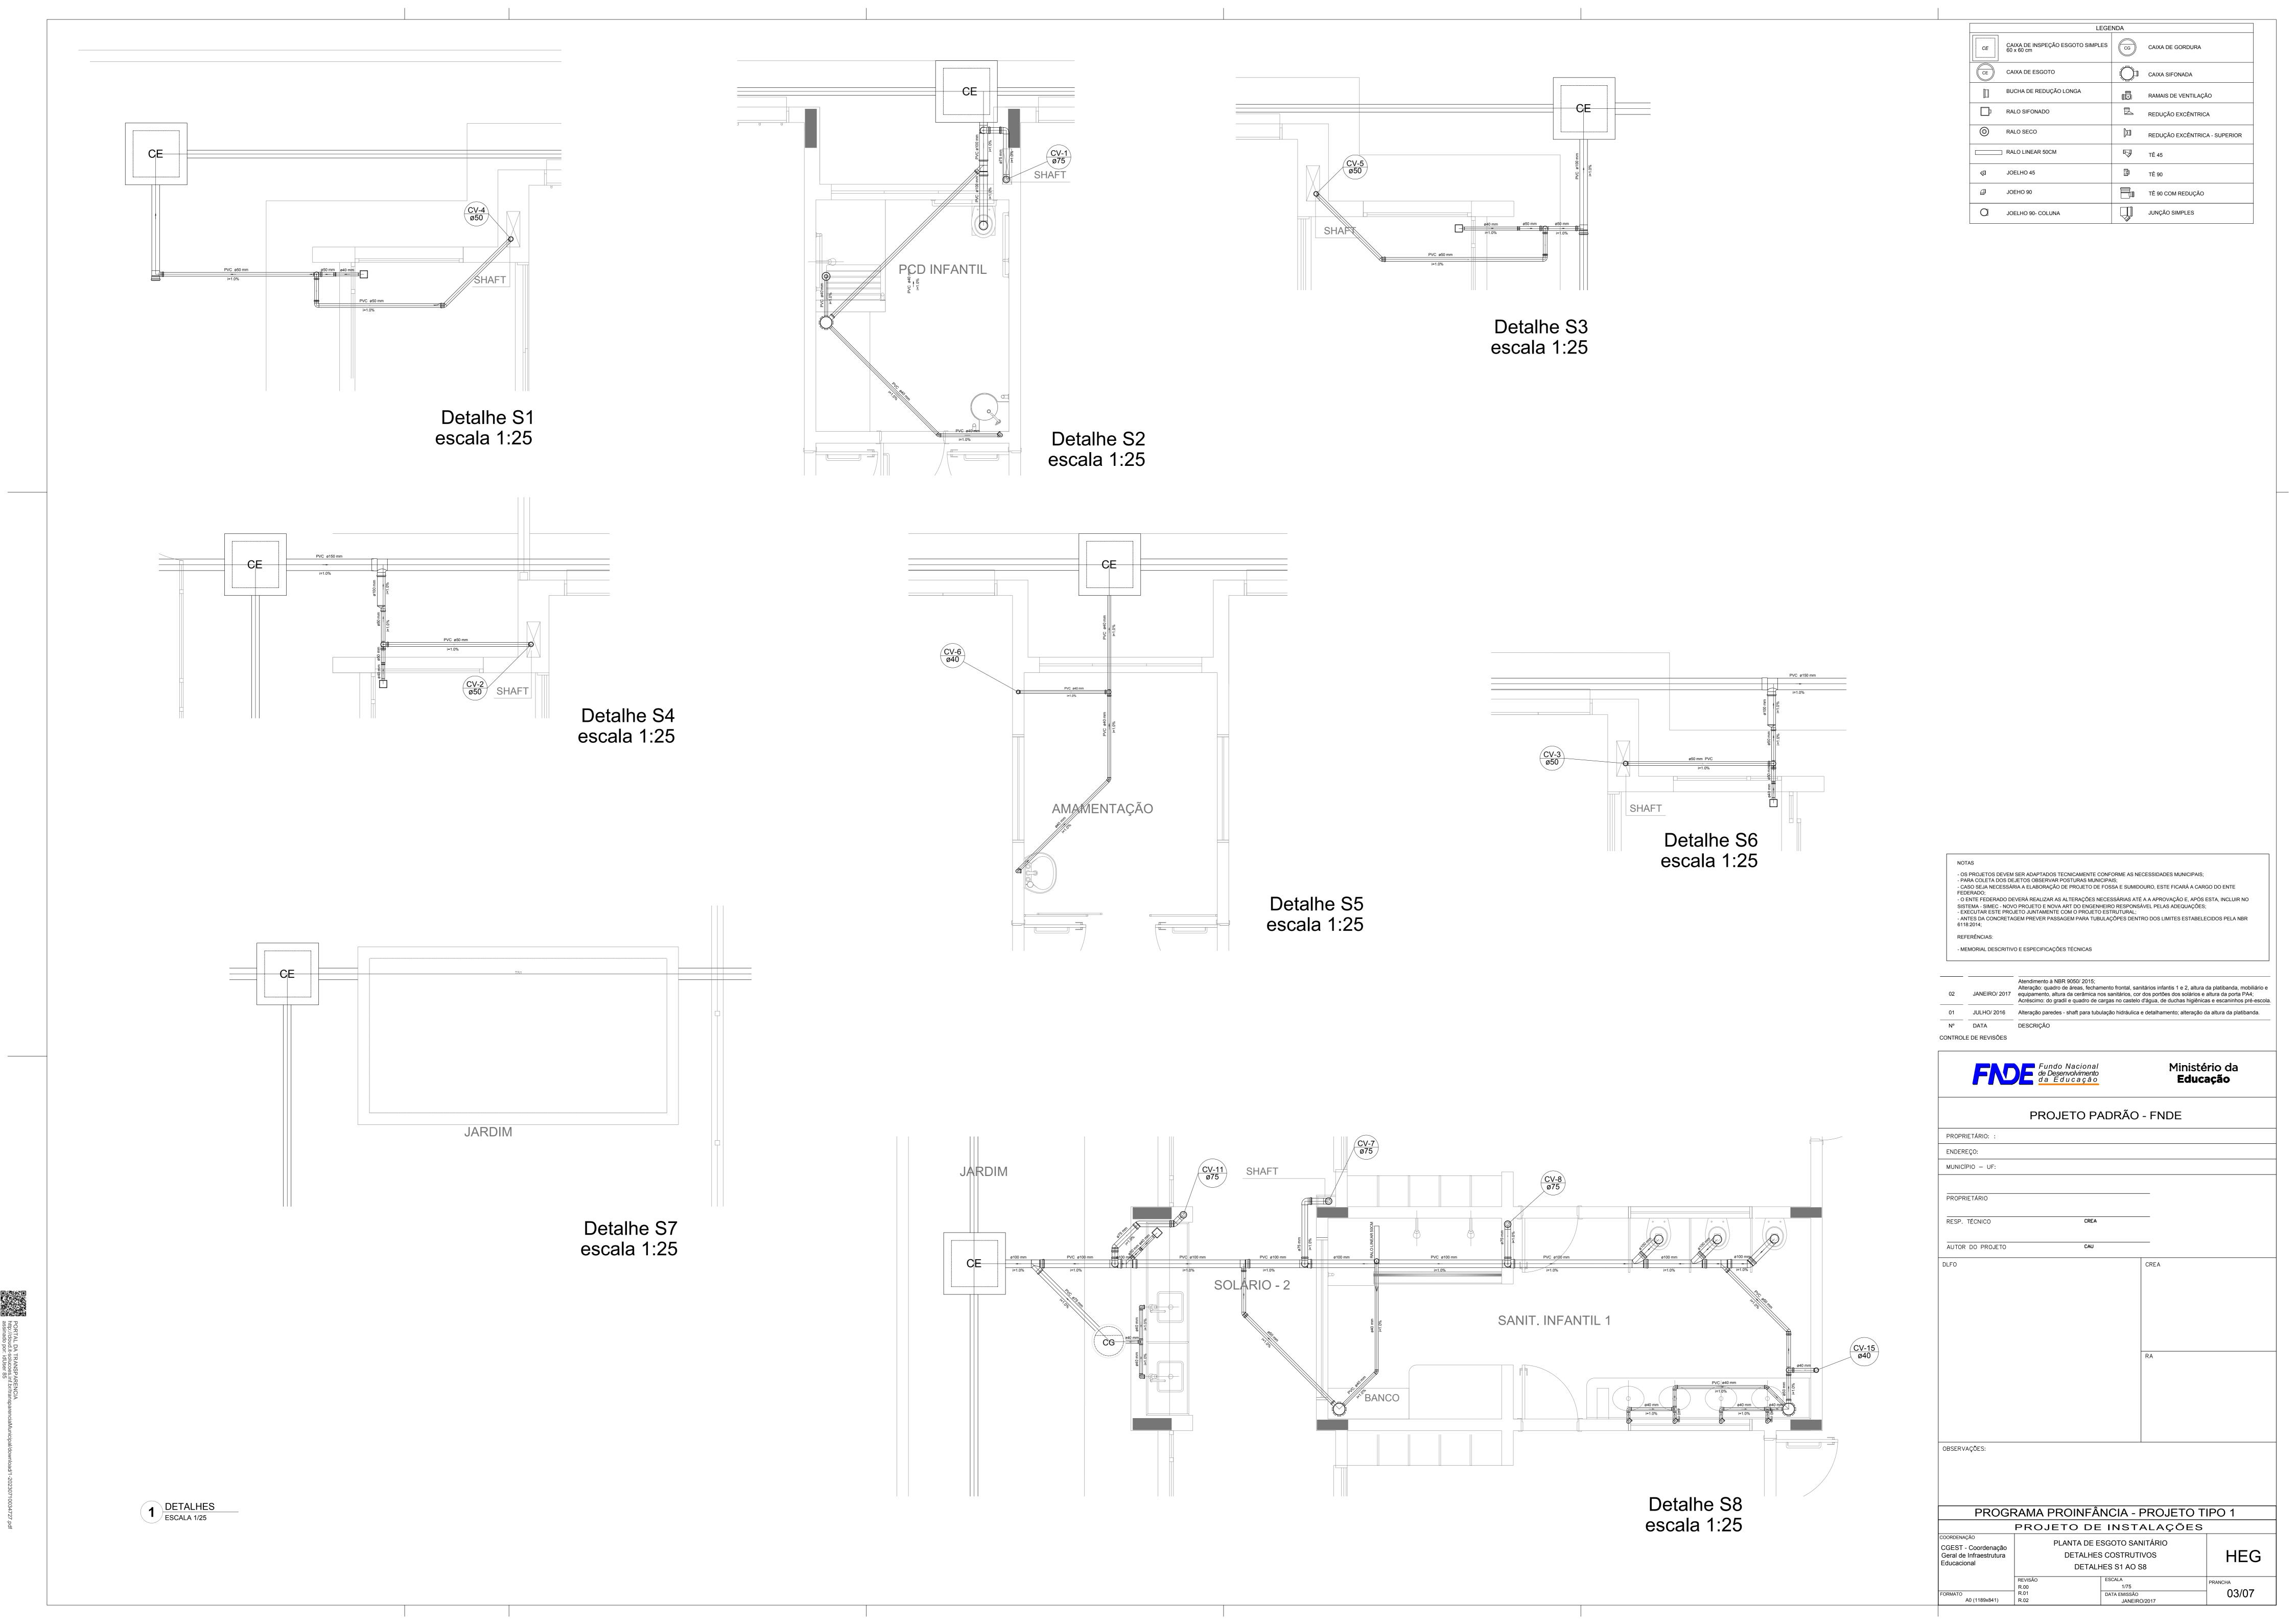


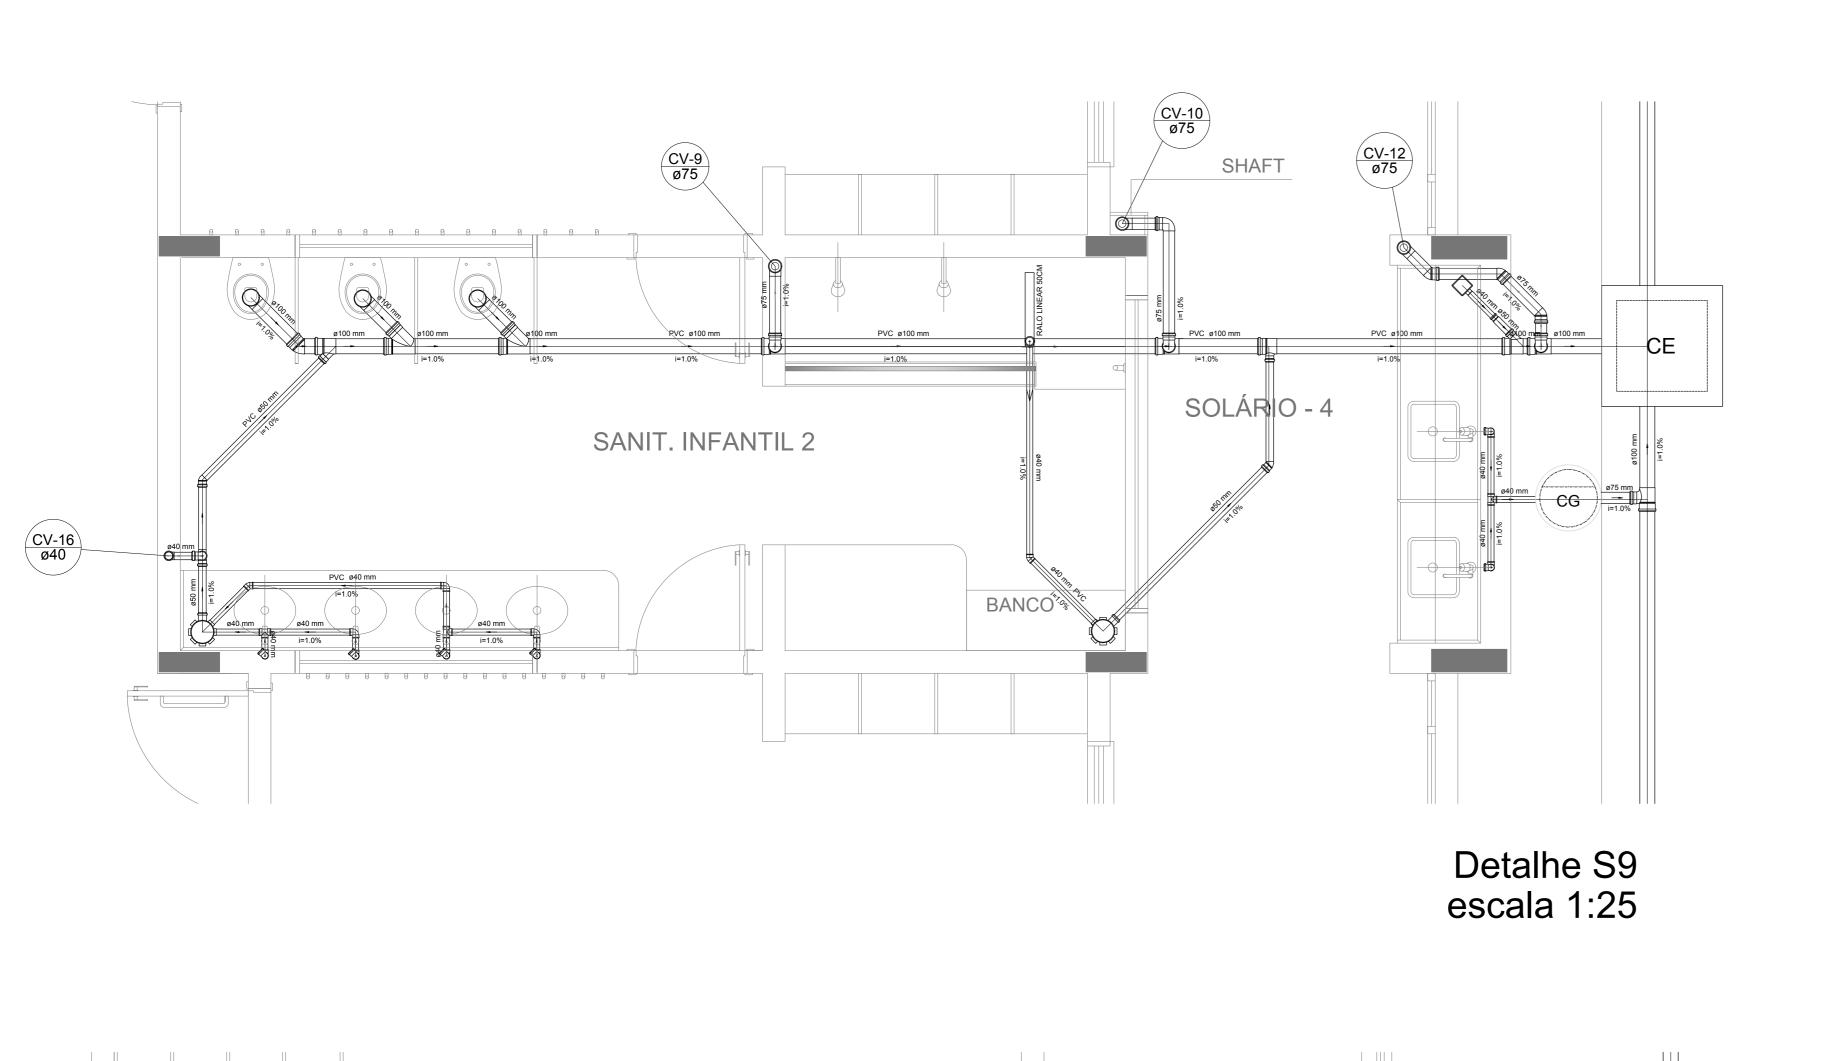

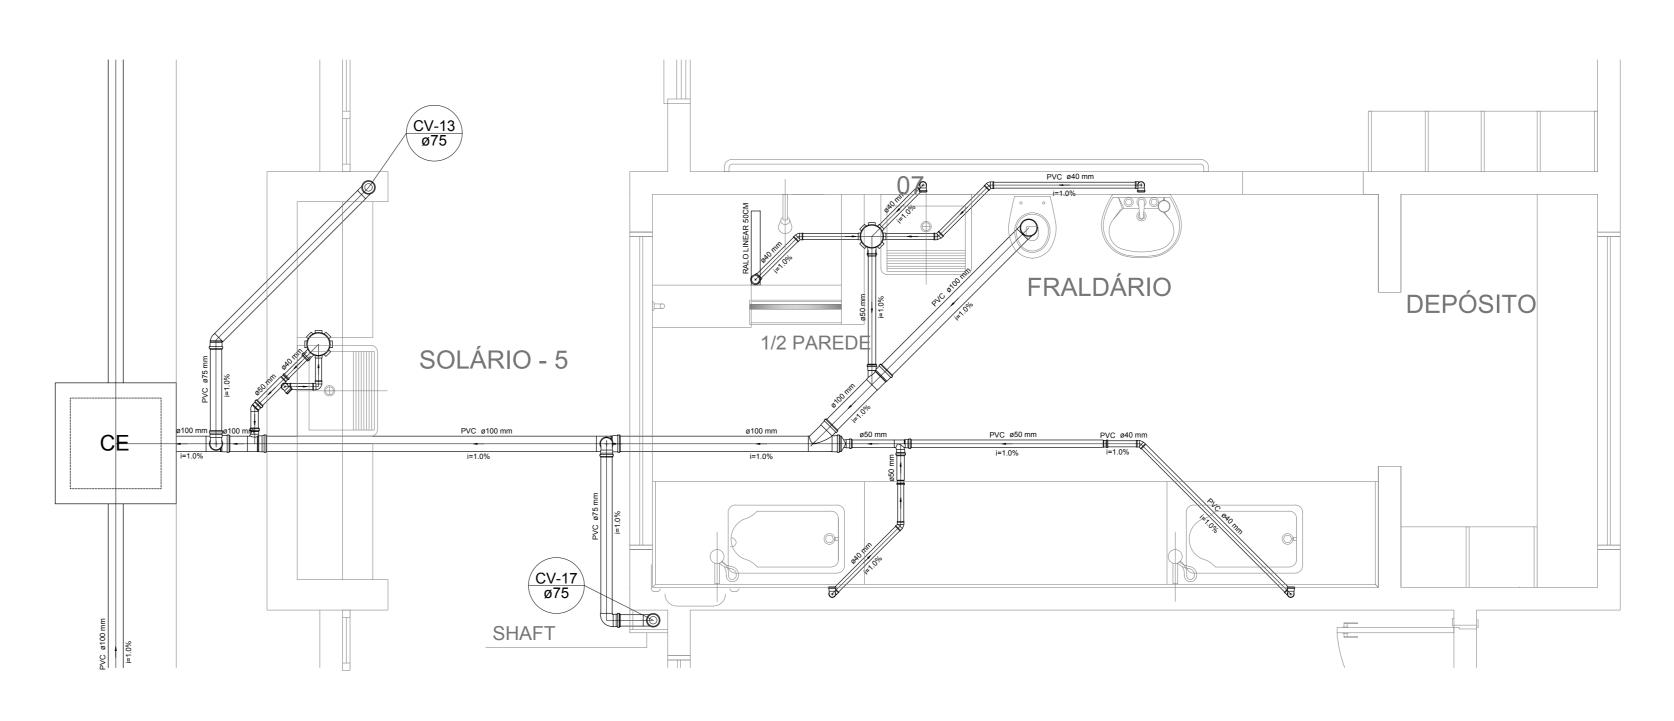


Detalhe S10 escala 1:25

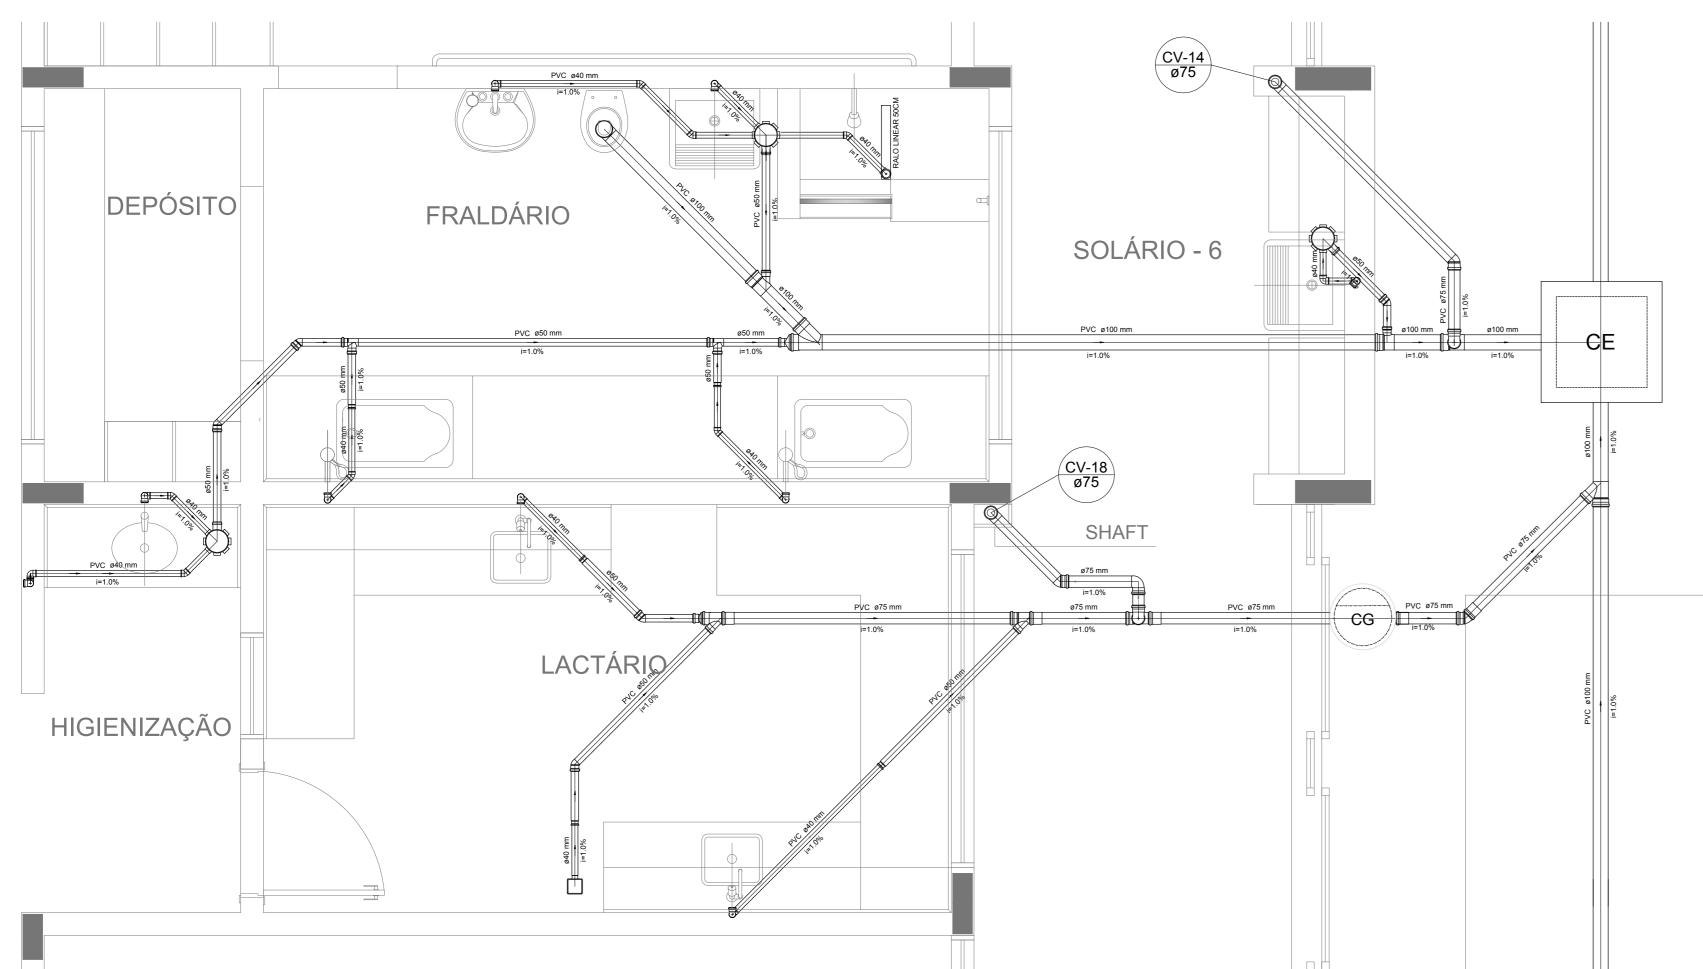


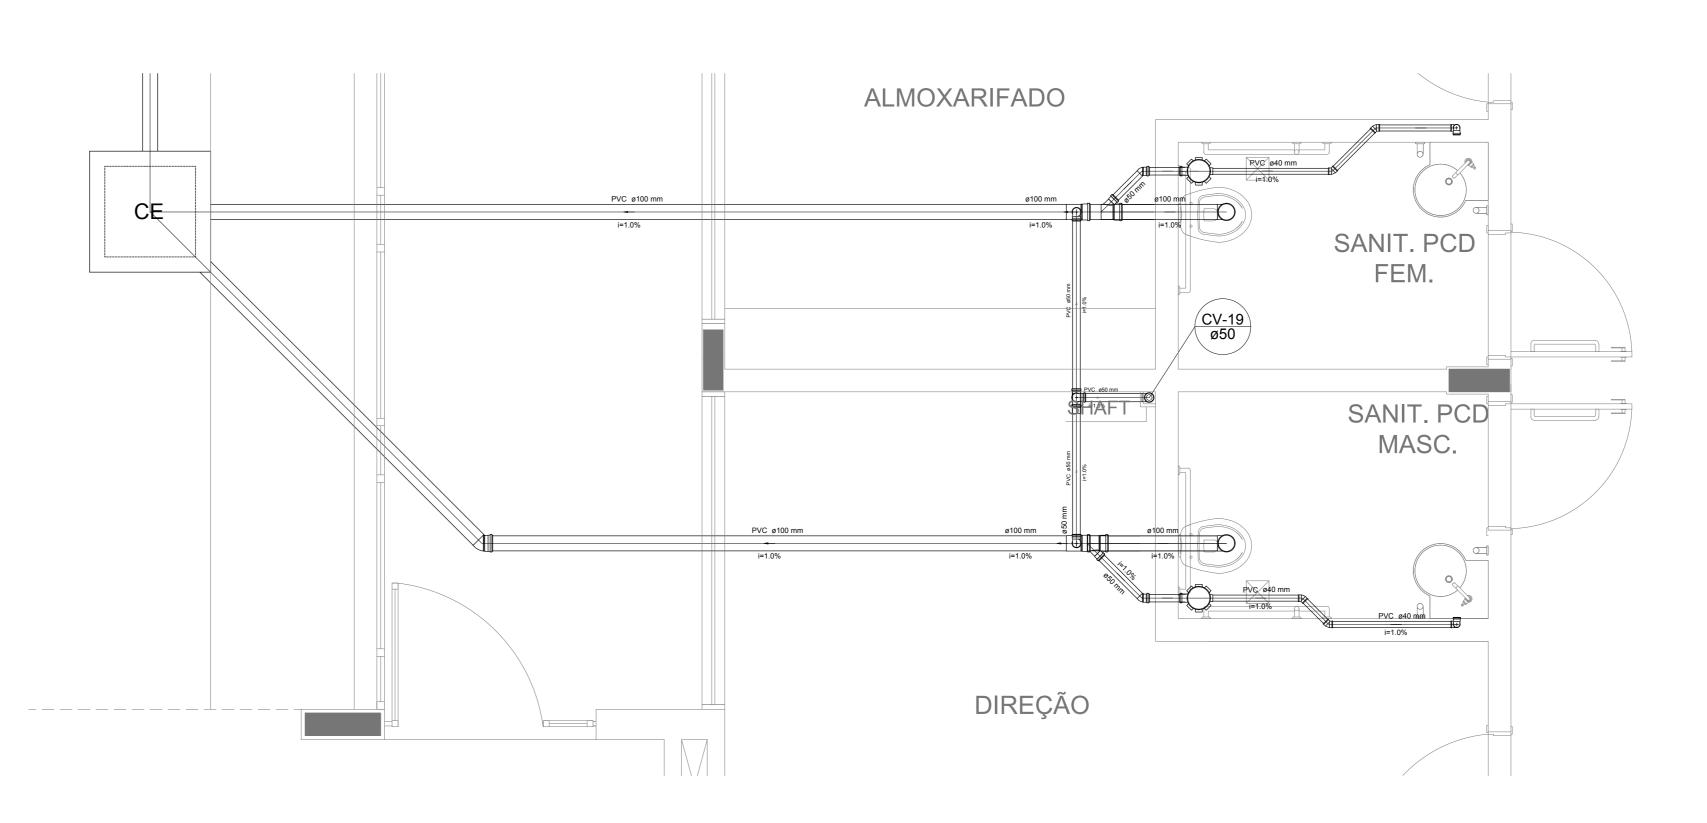


Detalhe S12 escala 1:25

Detalhe S11 escala 1:25

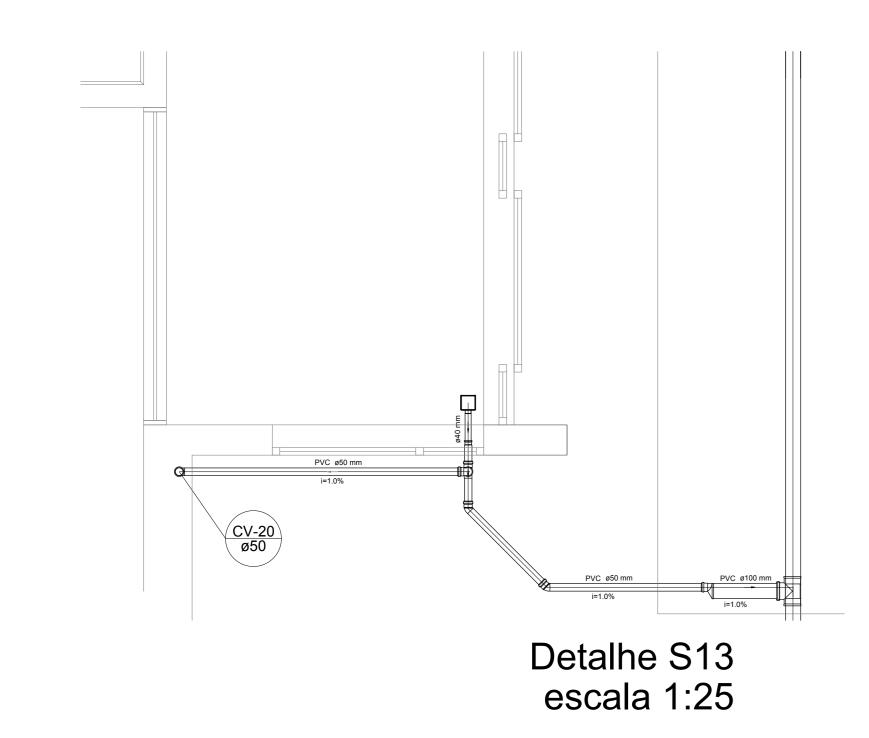

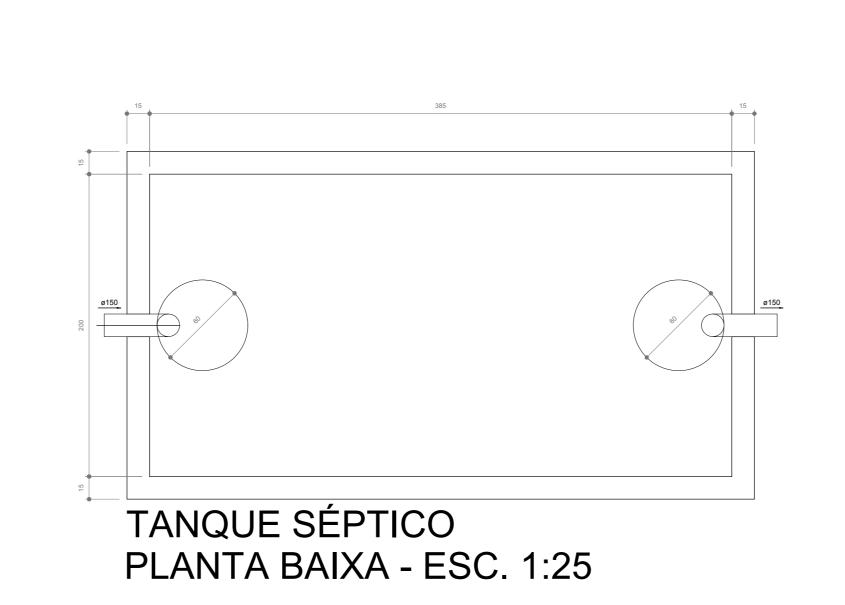

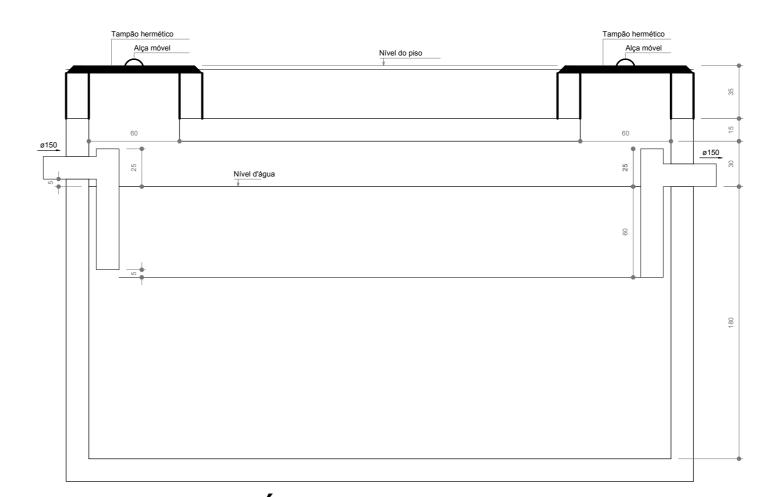

TANQUE SÉPTICO CORTE - ESC. 1:25

1 DETALHES
ESCALA 1/25

[]	LEGE	NDA	
CE	CAIXA DE INSPEÇÃO ESGOTO SIMPLES 60 x 60 cm	CG	CAIXA DE GORDURA
CE	CAIXA DE ESGOTO		CAIXA SIFONADA
	BUCHA DE REDUÇÃO LONGA	ı .	RAMAIS DE VENTILAÇÃO
	RALO SIFONADO	邑	REDUÇÃO EXCÊNTRICA
0	RALO SECO	M	REDUÇÃO EXCÊNTRICA - SUPERIOR
	RALO LINEAR 50CM	\Box	TÊ 45
◁	JOELHO 45	<u>a</u>	TÊ 90
₫	JOEHO 90		TÊ 90 COM REDUÇÃO
O	JOELHO 90- COLUNA		JUNÇÃO SIMPLES

NOTAS
- OS PROJETOS DEVEM SER ADAPTADOS TECNICAMENTE CONFORME AS NECESSIDADES MUNICIPAIS; - PARA COLETA DOS DEJETOS OBSERVAR POSTURAS MUNICIPAIS;
- CASO SEJA NECESSÁRIA A ELABORAÇÃO DE PROJETO DE FOSSA E SUMIDOURO, ESTE FICARÁ A CARGO DO ENTE FEDERADO;
- O ENTE FEDERADO DEVERÁ REALIZAR AS ALTERAÇÕES NECESSÁRIAS ATÉ A A APROVAÇÃO E, APÓS ESTA, INCLUIR NO
SISTEMA - SIMEC - NOVO PROJETO E NOVA ART DO ENGENHEIRO RESPONSÁVEL PELAS ADEQUAÇÕES; - EXECUTAR ESTE PROJETO JUNTAMENTE COM O PROJETO ESTRUTURAL;
- ANTES DA CONCRETAGEM PREVER PASSAGEM PARA TUBULAÇÕPES DENTRO DOS LIMITES ESTABELECIDOS PELA NBR 6118:2014;
REFERÊNCIAS:
REFERENCIAS:
- MEMORIAL DESCRITIVO E ESPECIFICAÇÕES TÉCNICAS

02	JANEIRO/ 2017	Atendimento à NBR 9050/ 2015; Alteração: quadro de áreas, fechamento frontal, sanitários infantis 1 e 2, altura da platibanda, mobiliário equipamento, altura da cerâmica nos sanitários, cor dos portões dos solários e altura da porta PA4; Acréscimo: do gradil e quadro de cargas no castelo d'água, de duchas higiênicas e escaninhos pré-esc
01	JULHO/ 2016	Alteração paredes - shaft para tubulação hidráulica e detalhamento; alteração da altura da platibanda.
N°	DATA	DESCRIÇÃO


CONTROLE DE REVISÕES


Ministério da **Educação** Fundo Nacional de Desenvolvimento da Educação PROJETO PADRÃO - FNDE MUNICÍPIO - UF: PROPRIETÁRIO RESP. TÉCNICO AUTOR DO PROJETO CREA

	RA
OBSERVAÇÕES:	

PROGRAMA PROINFÂNCIA - PROJETO TIPO 1 PROJETO DE INSTALAÇÕES PLANTA DE ESGOTO SANITÁRIO CGEST - Coordenação Geral de Infraestrutura

DETALHES COSTRUTIVOS DETALHES S9 AO S13 E TANQUE SÉPTICO 04/07

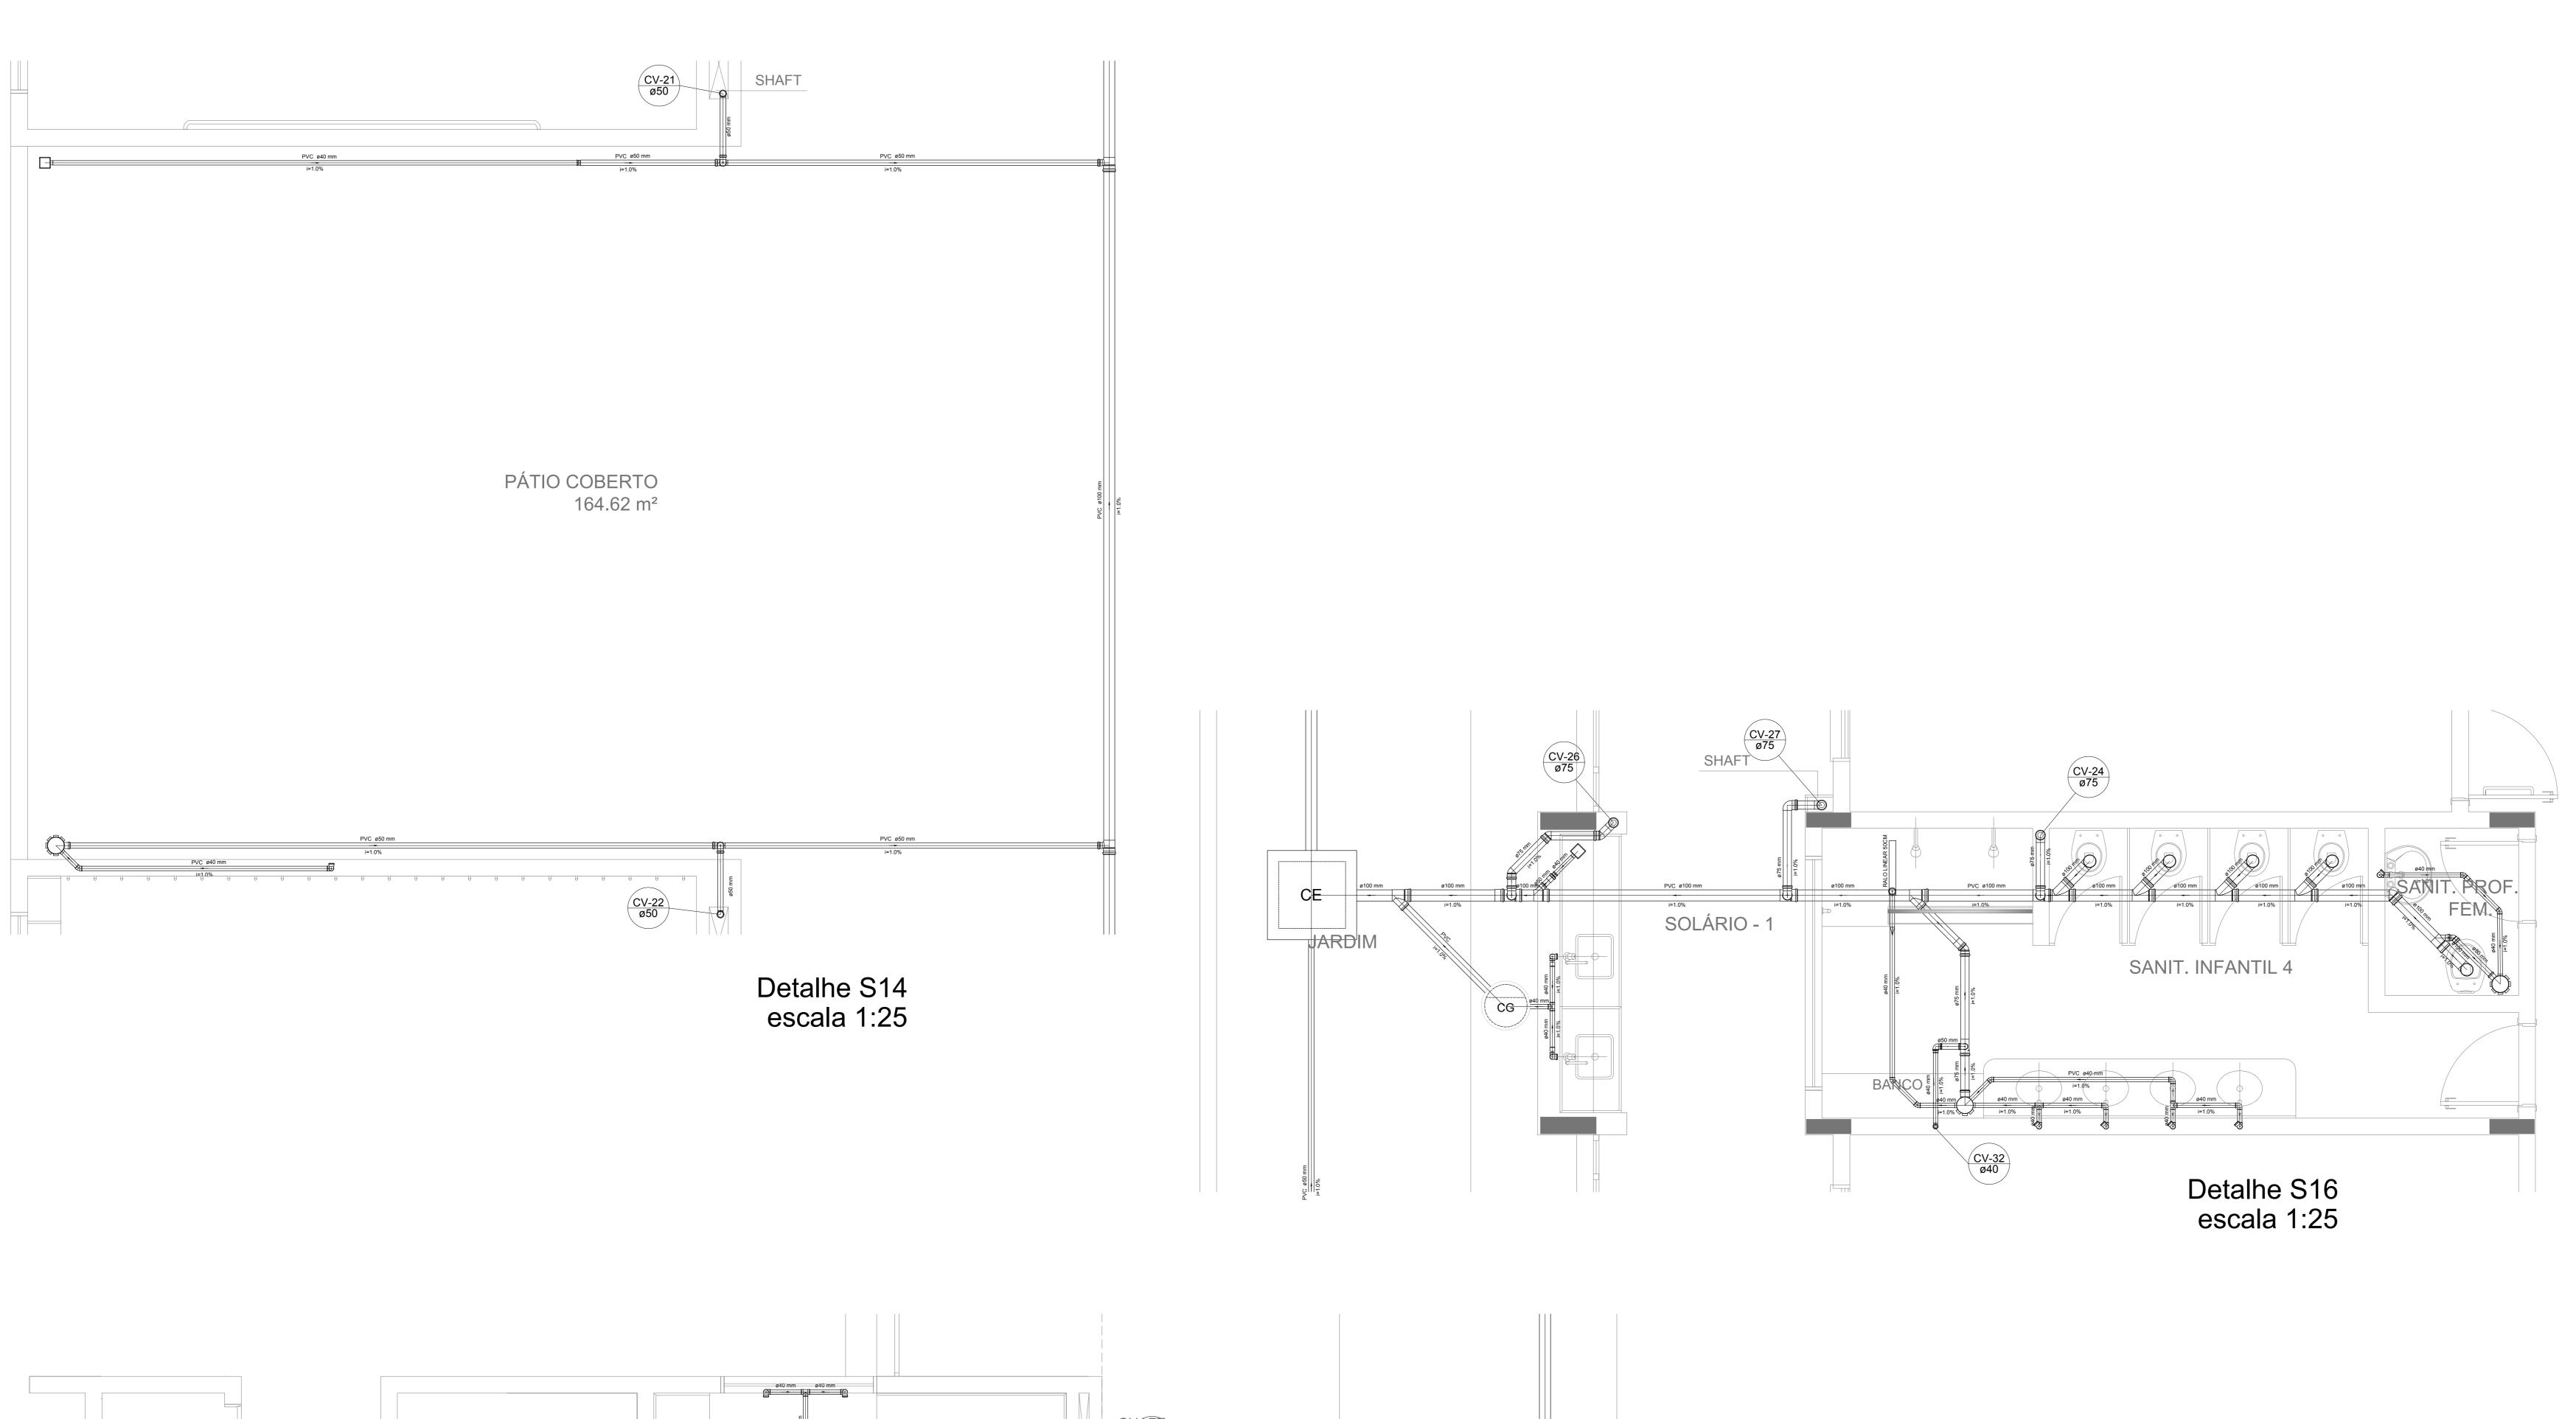

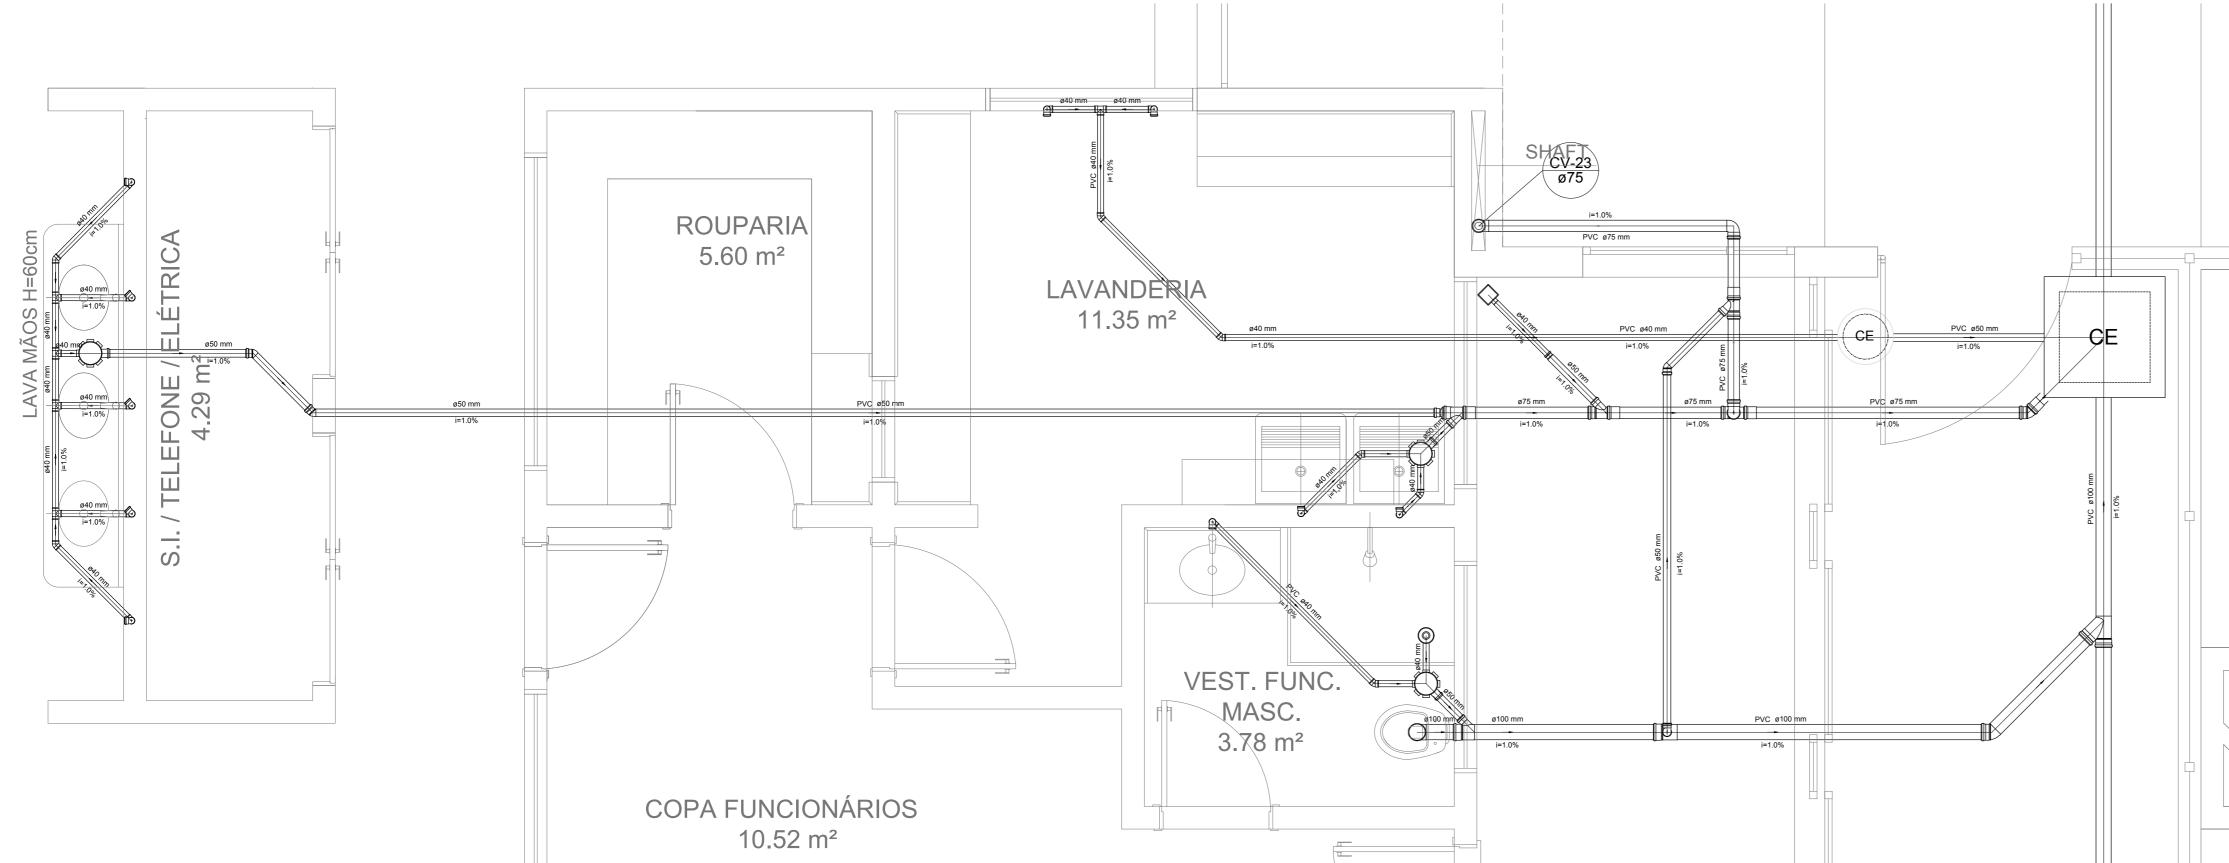

Detalhe S15 escala 1:25

DETALHES
ESCALA 1/25

CE 60 x 60 cm CAIXA DE GORDURA CE 60 x 60 cm CAIXA DE GORDURA CE CAIXA DE GORDURA CAIXA DE GORDURA		LEGEI CAIXA DE INSPEÇÃO ESGOTO SIMPLES 60 x 60 cm		CAIXA DE GORDURA
BUCHA DE REDUÇÃO LONGA RAMAIS DE VENTILAÇÃO RALO SIFONADO RALO SECO RALO SECO RALO LINEAR 50CM RALO LINEAR 50CM RALO LINEAR 50CM RALO LINEAR 50CM REDUÇÃO EXCÊNTRICA - SUPERIOR TÊ 45 JOEHO 90 TÊ 90 COM REDUÇÃO	CE	60 x 60 cm	(CG)	CAIXA DE GORDURA
RAMAIS DE VENTILAÇÃO RALO SIFONADO REDUÇÃO EXCÊNTRICA REDUÇÃO EXCÊNTRICA - SUPERIOR RALO LINEAR 50CM TÊ 45 JOEHO 45 JOEHO 90 TÊ 90 COM REDUÇÃO	CE	CAIXA DE ESGOTO		CAIXA SIFONADA
RALO SECO REDUÇÃO EXCÊNTRICA - SUPERIOR RALO LINEAR 50CM TÊ 45 JOEHO 45 TÊ 90 TÊ 90 COM REDUÇÃO		BUCHA DE REDUÇÃO LONGA		RAMAIS DE VENTILAÇÃO
RALO LINEAR 50CM TÊ 45 JOEHO 45 TÊ 90 TÊ 90 COM REDUÇÃO		RALO SIFONADO	邑	REDUÇÃO EXCÊNTRICA
JOEHO 90 TÊ 90 TÊ 90 COM REDUÇÃO	(a)	RALO SECO		REDUÇÃO EXCÊNTRICA - SUPERIOR
☐ JOEHO 90 TÊ 90 COM REDUÇÃO		RALO LINEAR 50CM	\bar{\bar{\bar{\bar{\bar{\bar{\bar{	TÊ 45
	\triangleleft	JOELHO 45	团	TÊ 90
O JOELHO 90- COLUNA JUNÇÃO SIMPLES	₫	JOEHO 90		TÊ 90 COM REDUÇÃO
	Q	JOELHO 90- COLUNA		JUNÇÃO SIMPLES

NOTAS

OS PROJETOS DEVEM SER ADAPTADOS TECNICAMENTE CONFORME AS NECESSIDADES MUNICIPAIS;
PARA COLETA DOS DEJETOS OBSERVAR POSTURAS MUNICIPAIS;
CASO SEJA NECESSÁRIA A ELABORAÇÃO DE PROJETO DE FOSSA E SUMIDOURO, ESTE FICARÁ A CARGO DO ENTE FEDERADO;
O ENTE FEDERADO DEVERÁ REALIZAR AS ALTERAÇÕES NECESSÁRIAS ATÉ A A APROVAÇÃO E, APÓS ESTA, INCLUIR NO SISTEMA - SIMEC - NOVO PROJETO E NOVA ART DO ENGENHEIRO RESPONSÁVEL PELAS ADEQUAÇÕES;
EXECUTAR ESTE PROJETO JUNTAMENTE COM O PROJETO ESTRUTURAL;
ANTES DA CONCRETAGEM PREVER PASSAGEM PARA TUBULAÇÕPES DENTRO DOS LIMITES ESTABELECIDOS PELA NBR 6118:2014;

REFERÊNCIAS:

MEMORIAL DESCRITIVO E ESPECIFICAÇÕES TÉCNICAS

Atendimento à NBR 9050/ 2015;
Alteração: quadro de áreas, fechamento frontal, sanitários infantis 1 e 2, altura da platibanda, mobiliário e equipamento, altura da cerâmica nos sanitários, cor dos portões dos solários e altura da porta PA4;
Acréscimo: do gradil e quadro de cargas no castelo d'água, de duchas higiênicas e escaninhos pré-escola.

O1 JULHO/ 2016 Alteração paredes - shaft para tubulação hidráulica e detalhamento; alteração da altura da platibanda.

Nº DATA DESCRIÇÃO

CONTROLE DE REVISÕES

PROJETO PADRÃO - FNDE

PROPRIETARIO: :
ENDEREÇO:
MUNICÍPIO - UF:

PROPRIETÁRIO
RESP. TÉCNICO
CREA

AUTOR DO PROJETO

DLFO

OBSERVAÇÕES:

PROGRAMA PROINFÂNCIA - PROJETO TIPO 1

PROJETO DE INSTALAÇÕES

ORDENAÇÃO
GEST - Coordenação
PLANTA DE ESGOTO SANITÁRIO


CGEST - Coordenação
Geral de Infraestrutura
Educacional


PLANTA DE ESGOTO SANITÁRIO

DETALHES COSTRUTIVOS


DETALHES S14 AO S16


REVISÃO
R.00
R.00
R.01
DATA EMISSÃO
DATA EMISSÃO

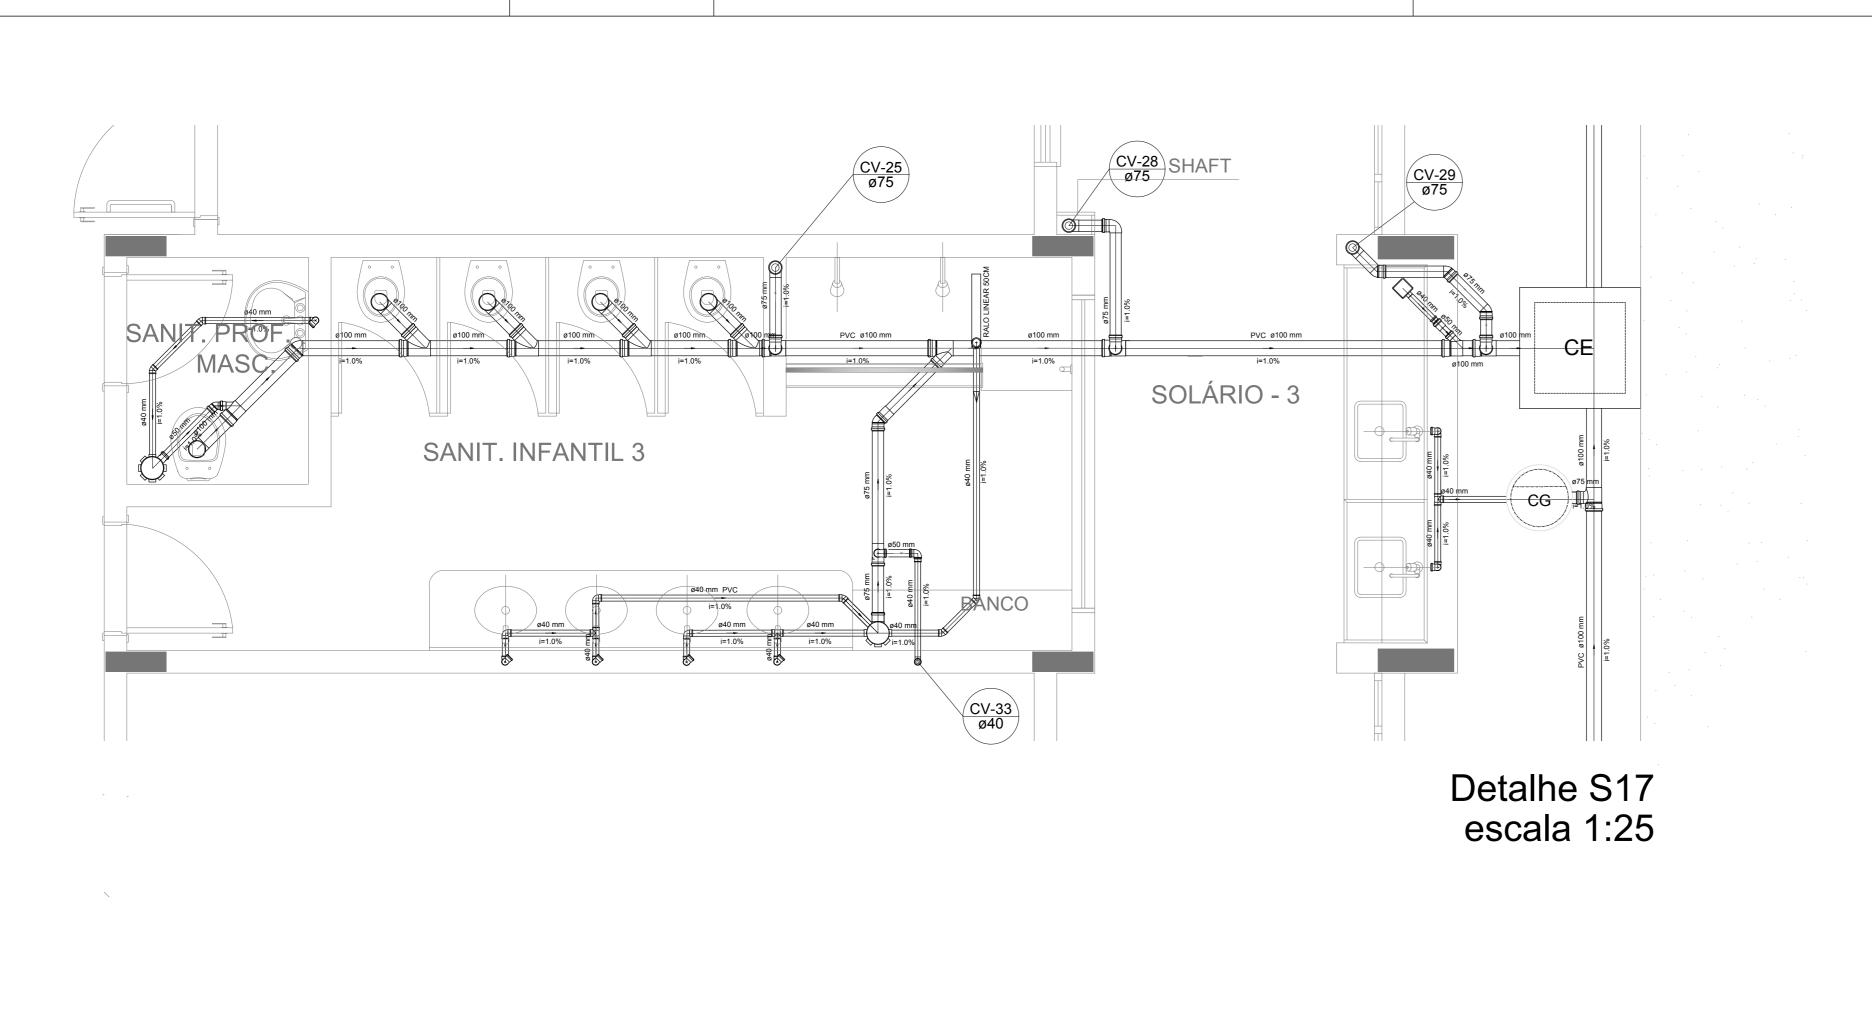

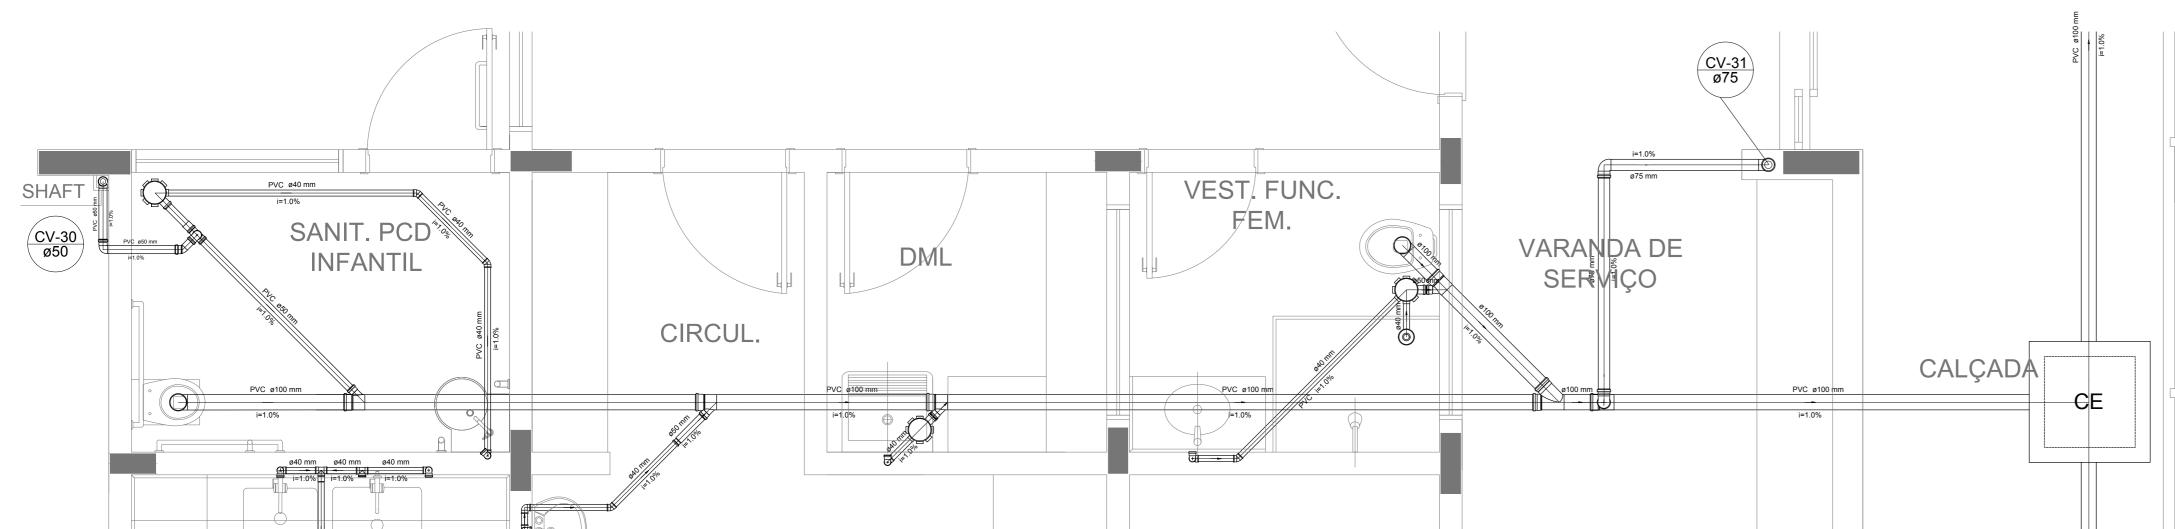


Detalhe S18 escala 1:25

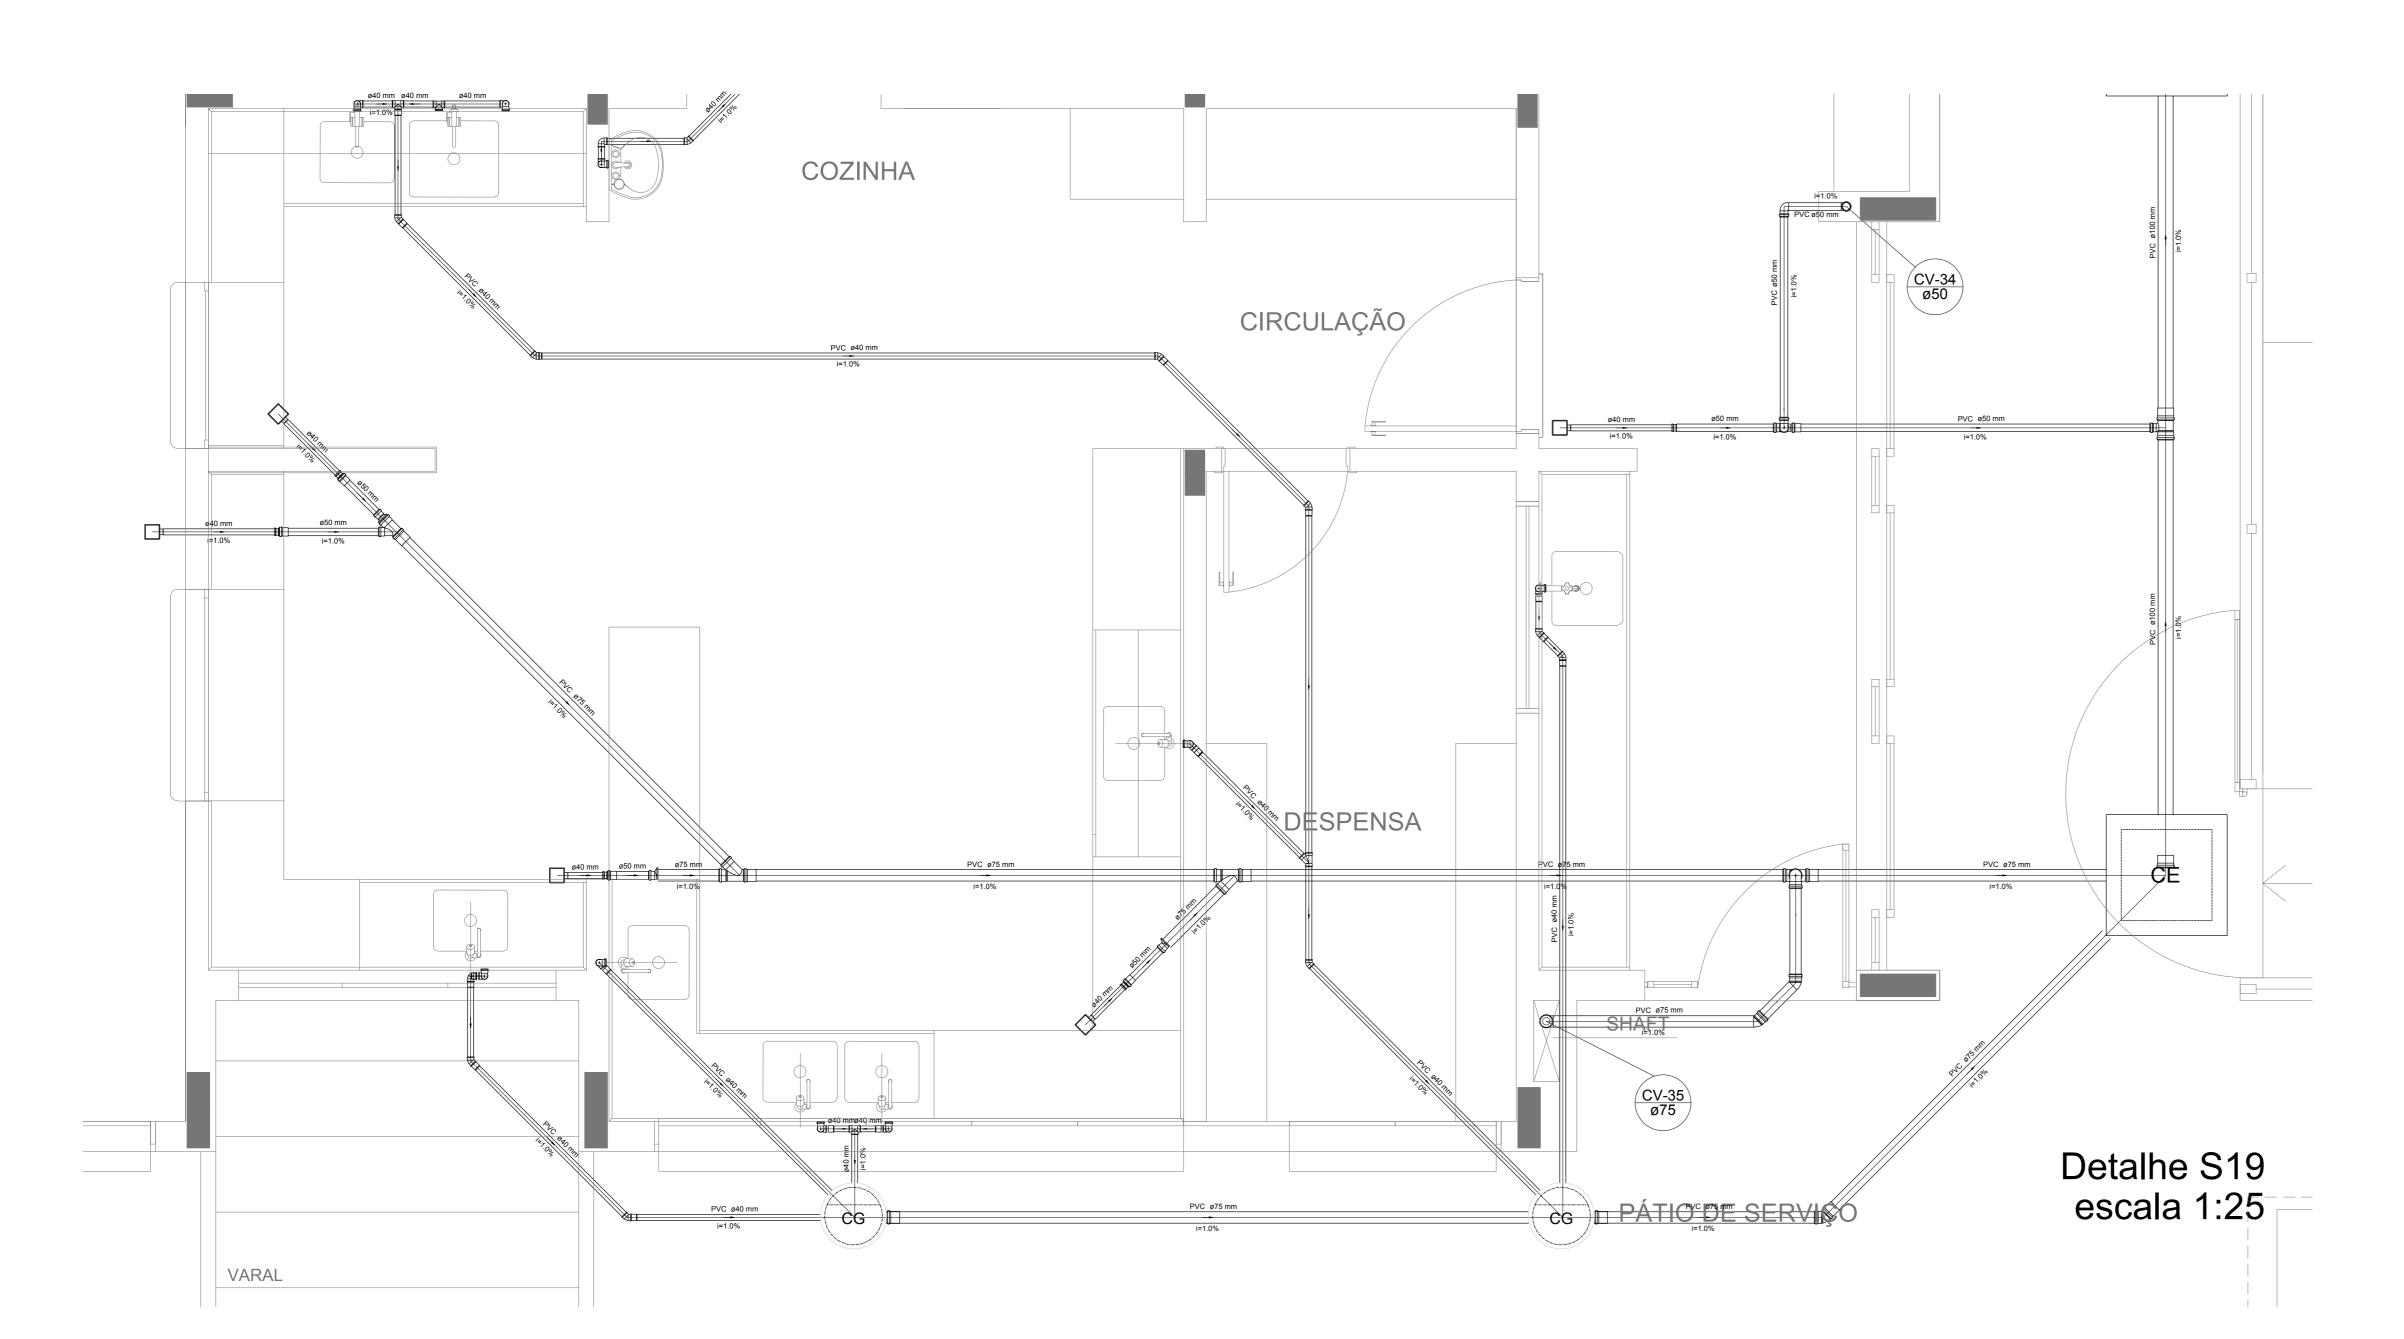

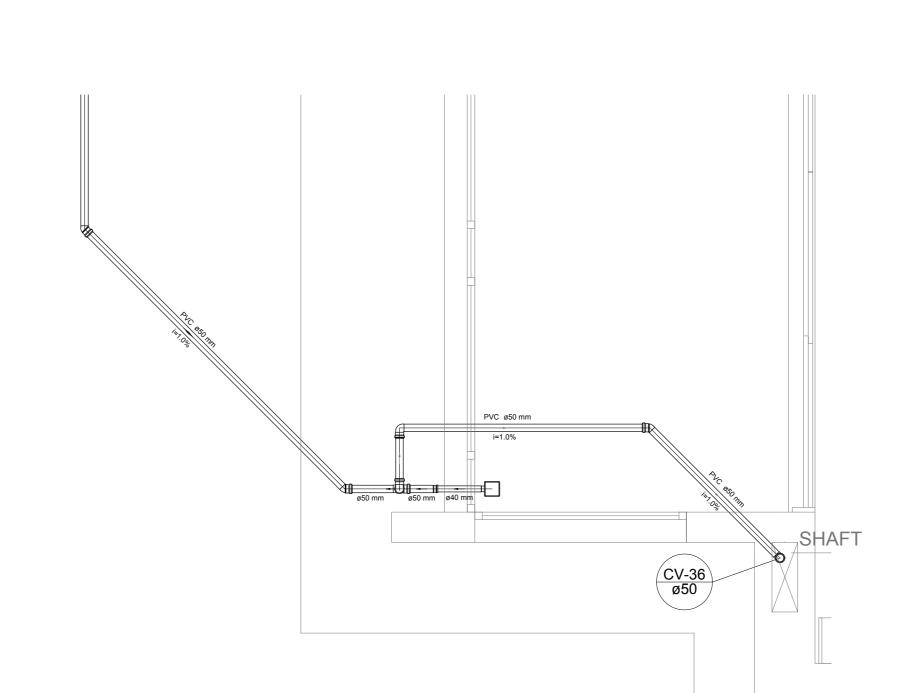

Detalhe S20 escala 1:25

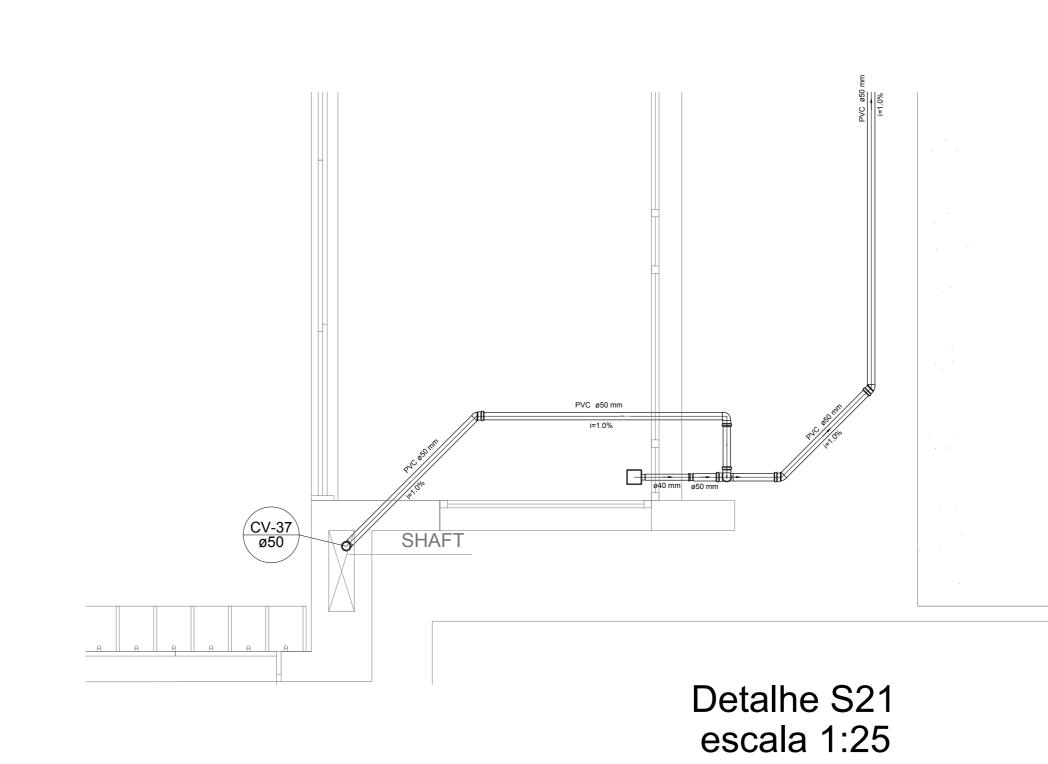

DETALHES
ESCALA 1/25

	LEGE	NDA	
CE	CAIXA DE INSPEÇÃO ESGOTO SIMPLES 60 x 60 cm	CG	CAIXA DE GORDURA
CE	CAIXA DE ESGOTO		CAIXA SIFONADA
	BUCHA DE REDUÇÃO LONGA		RAMAIS DE VENTILAÇÃO
	RALO SIFONADO	邑	REDUÇÃO EXCÊNTRICA
(a)	RALO SECO	Þ	REDUÇÃO EXCÊNTRICA - SUPERIOR
	RALO LINEAR 50CM		TÊ 45
ℴℿ	JOELHO 45	a	TÊ 90
Д	JOEHO 90		TÊ 90 COM REDUÇÃO
O	JOELHO 90- COLUNA		JUNÇÃO SIMPLES

NOTAS	
	EVEM SER ADAPTADOS TECNICAMENTE CONFORME AS NECESSIDADES MUNICIPAIS; OS DEJETOS OBSERVAR POSTURAS MUNICIPAIS;
	ESSÁRIA A ELABORAÇÃO DE PROJETO DE FOSSA E SUMIDOURO, ESTE FICARÁ A CARGO DO ENTE
- O ENTE FEDERA	DO DEVERÁ REALIZAR AS ALTERAÇÕES NECESSÁRIAS ATÉ A A APROVAÇÃO E, APÓS ESTA, INCLUIR NO
	- NOVO PROJETO E NOVA ART DO ENGENHEIRO RESPONSÁVEL PELAS ADEQUAÇÕES; E PROJETO JUNTAMENTE COM O PROJETO ESTRUTURAL;
- ANTES DA CONC 6118:2014;	RETAGEM PREVER PASSAGEM PARA TUBULAÇÕPES DENTRO DOS LIMITES ESTABELECIDOS PELA NBR
REFERÊNCIAS:	
- MEMORIAL DESC	CRITIVO E ESPECIFICAÇÕES TÉCNICAS

02	JANEIRO/ 2017	Atendimento à NBR 9050/ 2015; Alteração: quadro de áreas, fechamento frontal, sanitários infantis 1 e 2, altura da platibanda, mobiliário e equipamento, altura da cerâmica nos sanitários, cor dos portões dos solários e altura da porta PA4; Acréscimo: do gradil e quadro de cargas no castelo d'água, de duchas higiênicas e escaninhos pré-escol
01	JULHO/ 2016	Alteração paredes - shaft para tubulação hidráulica e detalhamento; alteração da altura da platibanda.
N°	DATA	DESCRIÇÃO
CONTROL	LE DE REVISÕES	

FNDE	-undo Nacional le Desenvolvimento la Educação	Ministério da Educação
PF	ROJETO PADRÃ	O - FNDE
PROPRIETÁRIO: :		
ENDEREÇO:		
MUNICÍPIO – UF:		
PROPRIETÁRIO		
RESP. TÉCNICO	CREA	
AUTOR DO PROJETO	CAU	
DLFO		CREA
		RA

PROGRAMA PROINFÂNCIA - PROJETO TIPO 1


PROJETO DE INSTALAÇÕES


COORDENAÇÃO
CGEST - Coordenação
Geral de Infraestrutura
Educacional

PLANTA DE ESGOTO SANITÁRIO
DETALHES COSTRUTIVOS
DETALHES S17 AO S21

REVISÃO
R.00
R.01
R.01
JANEIRO/2017

PRANCHA
06/07

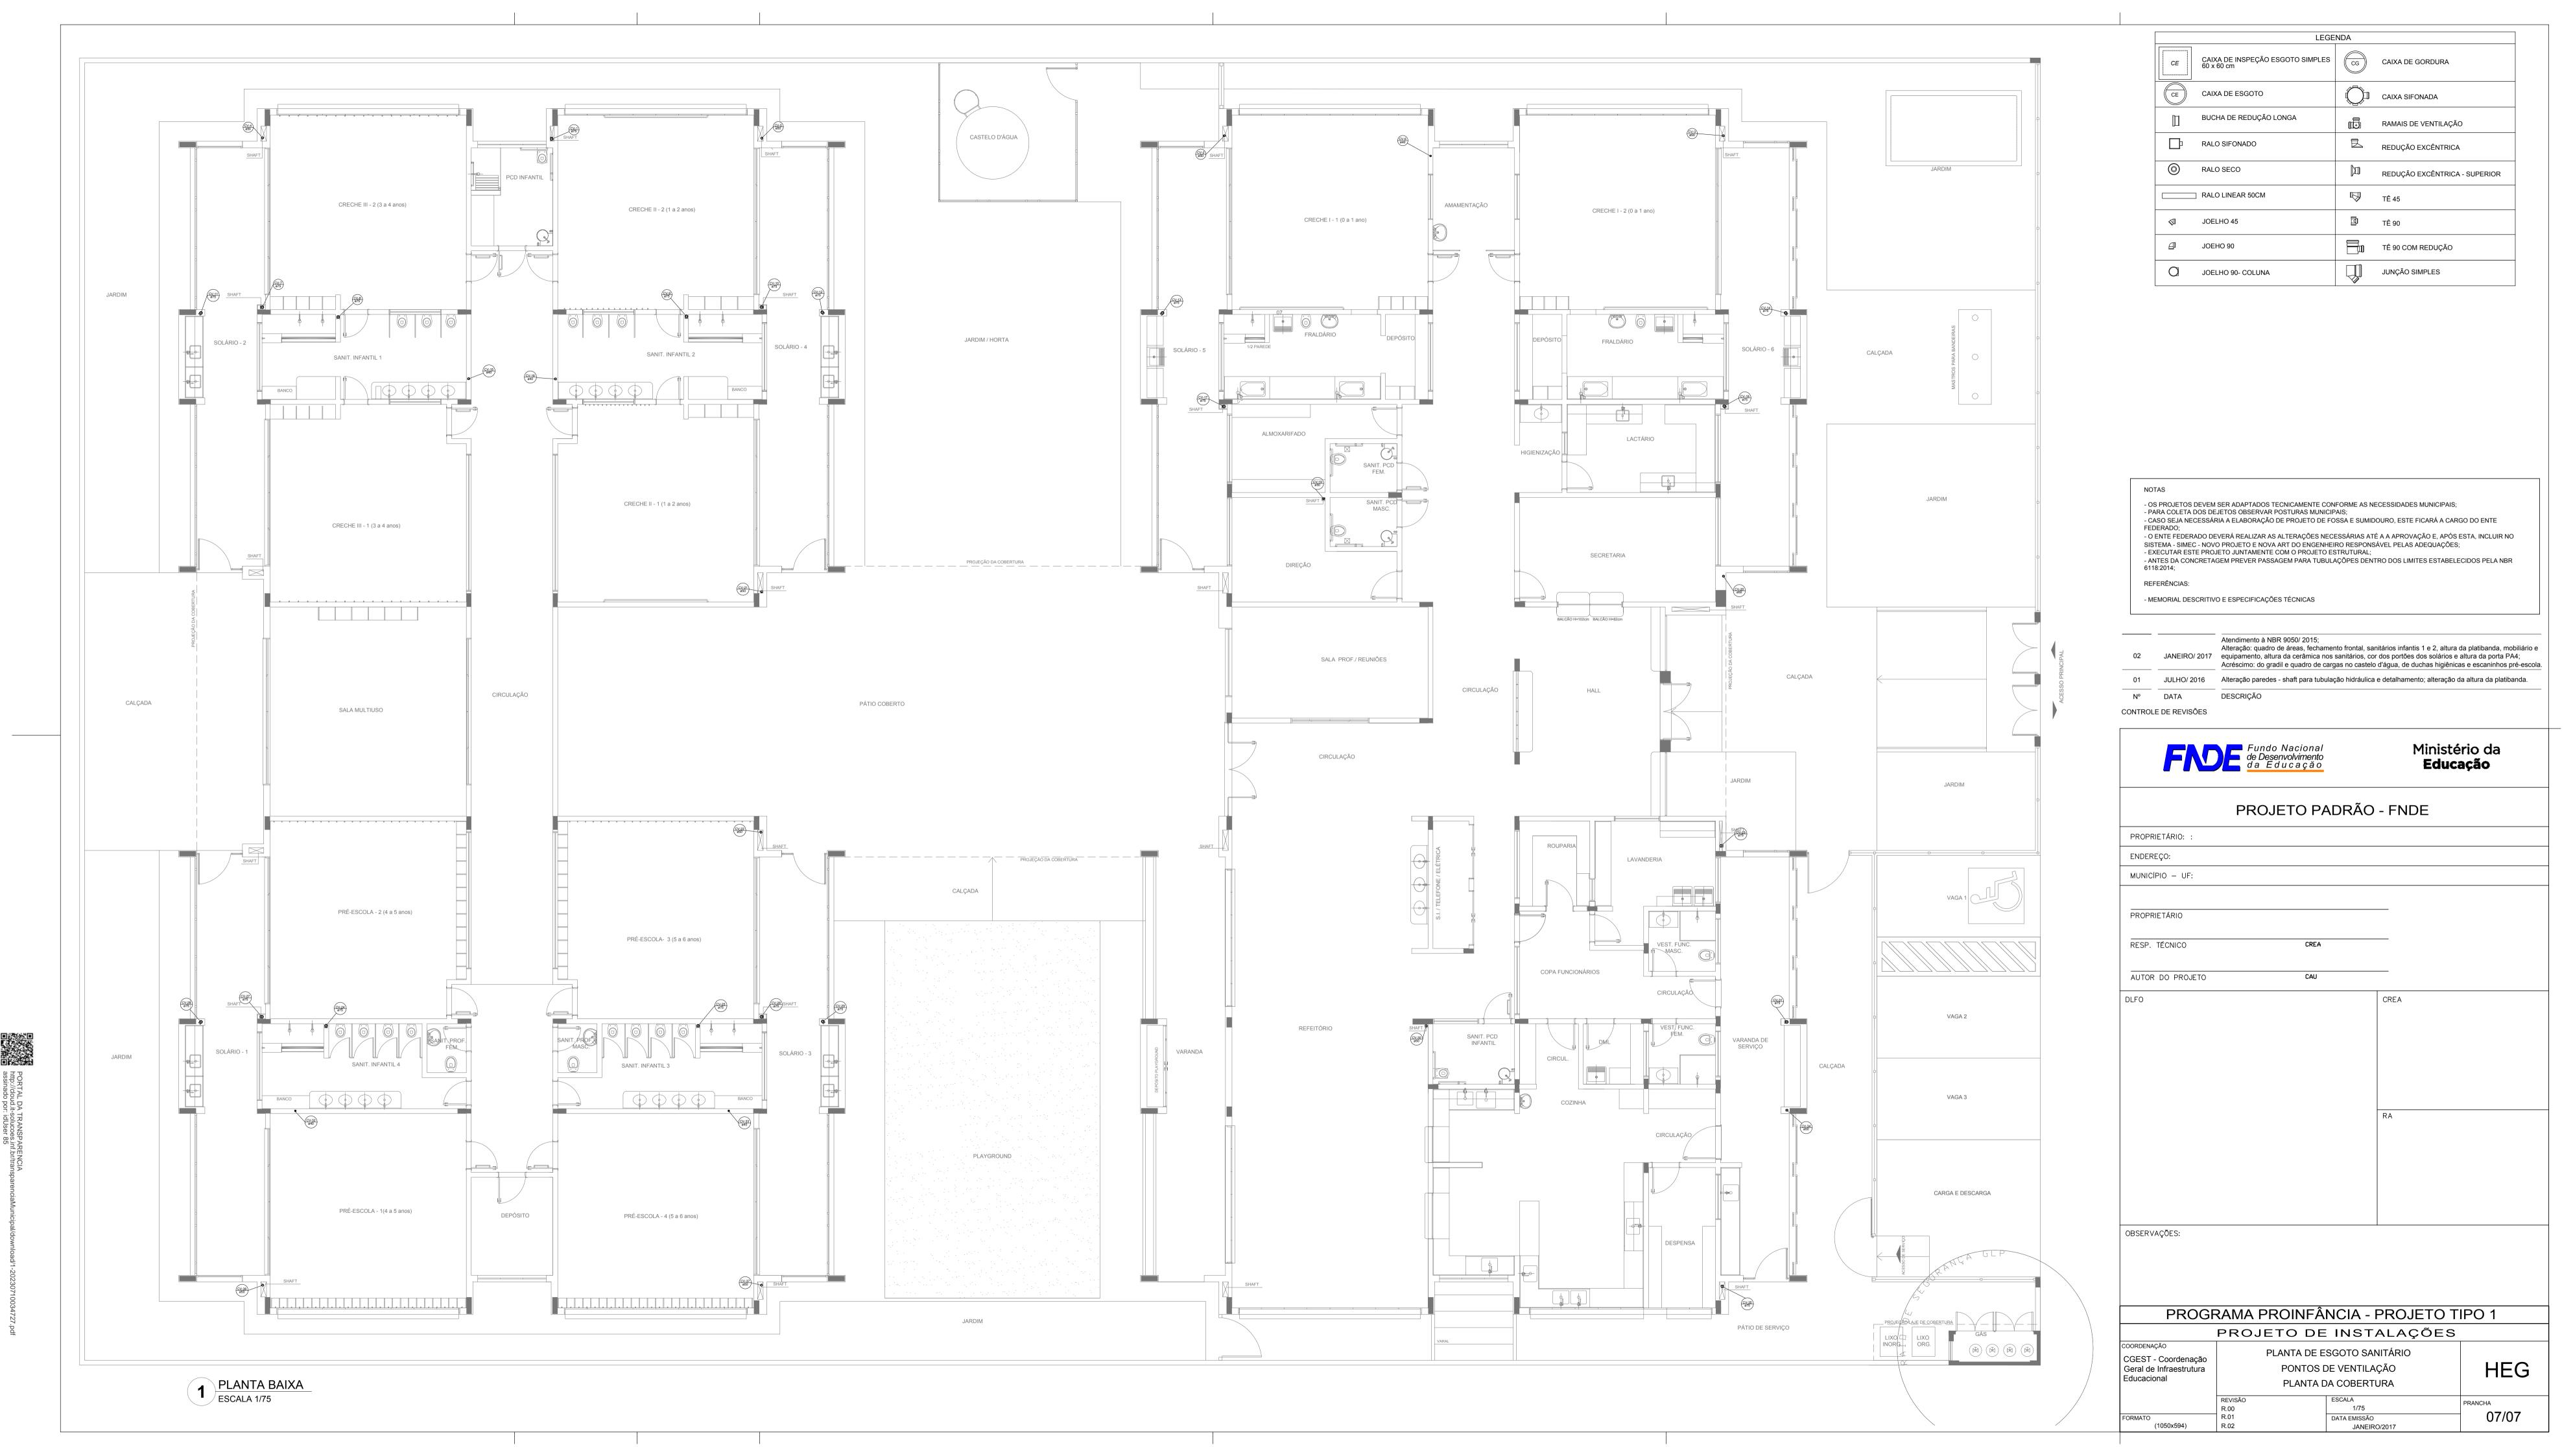

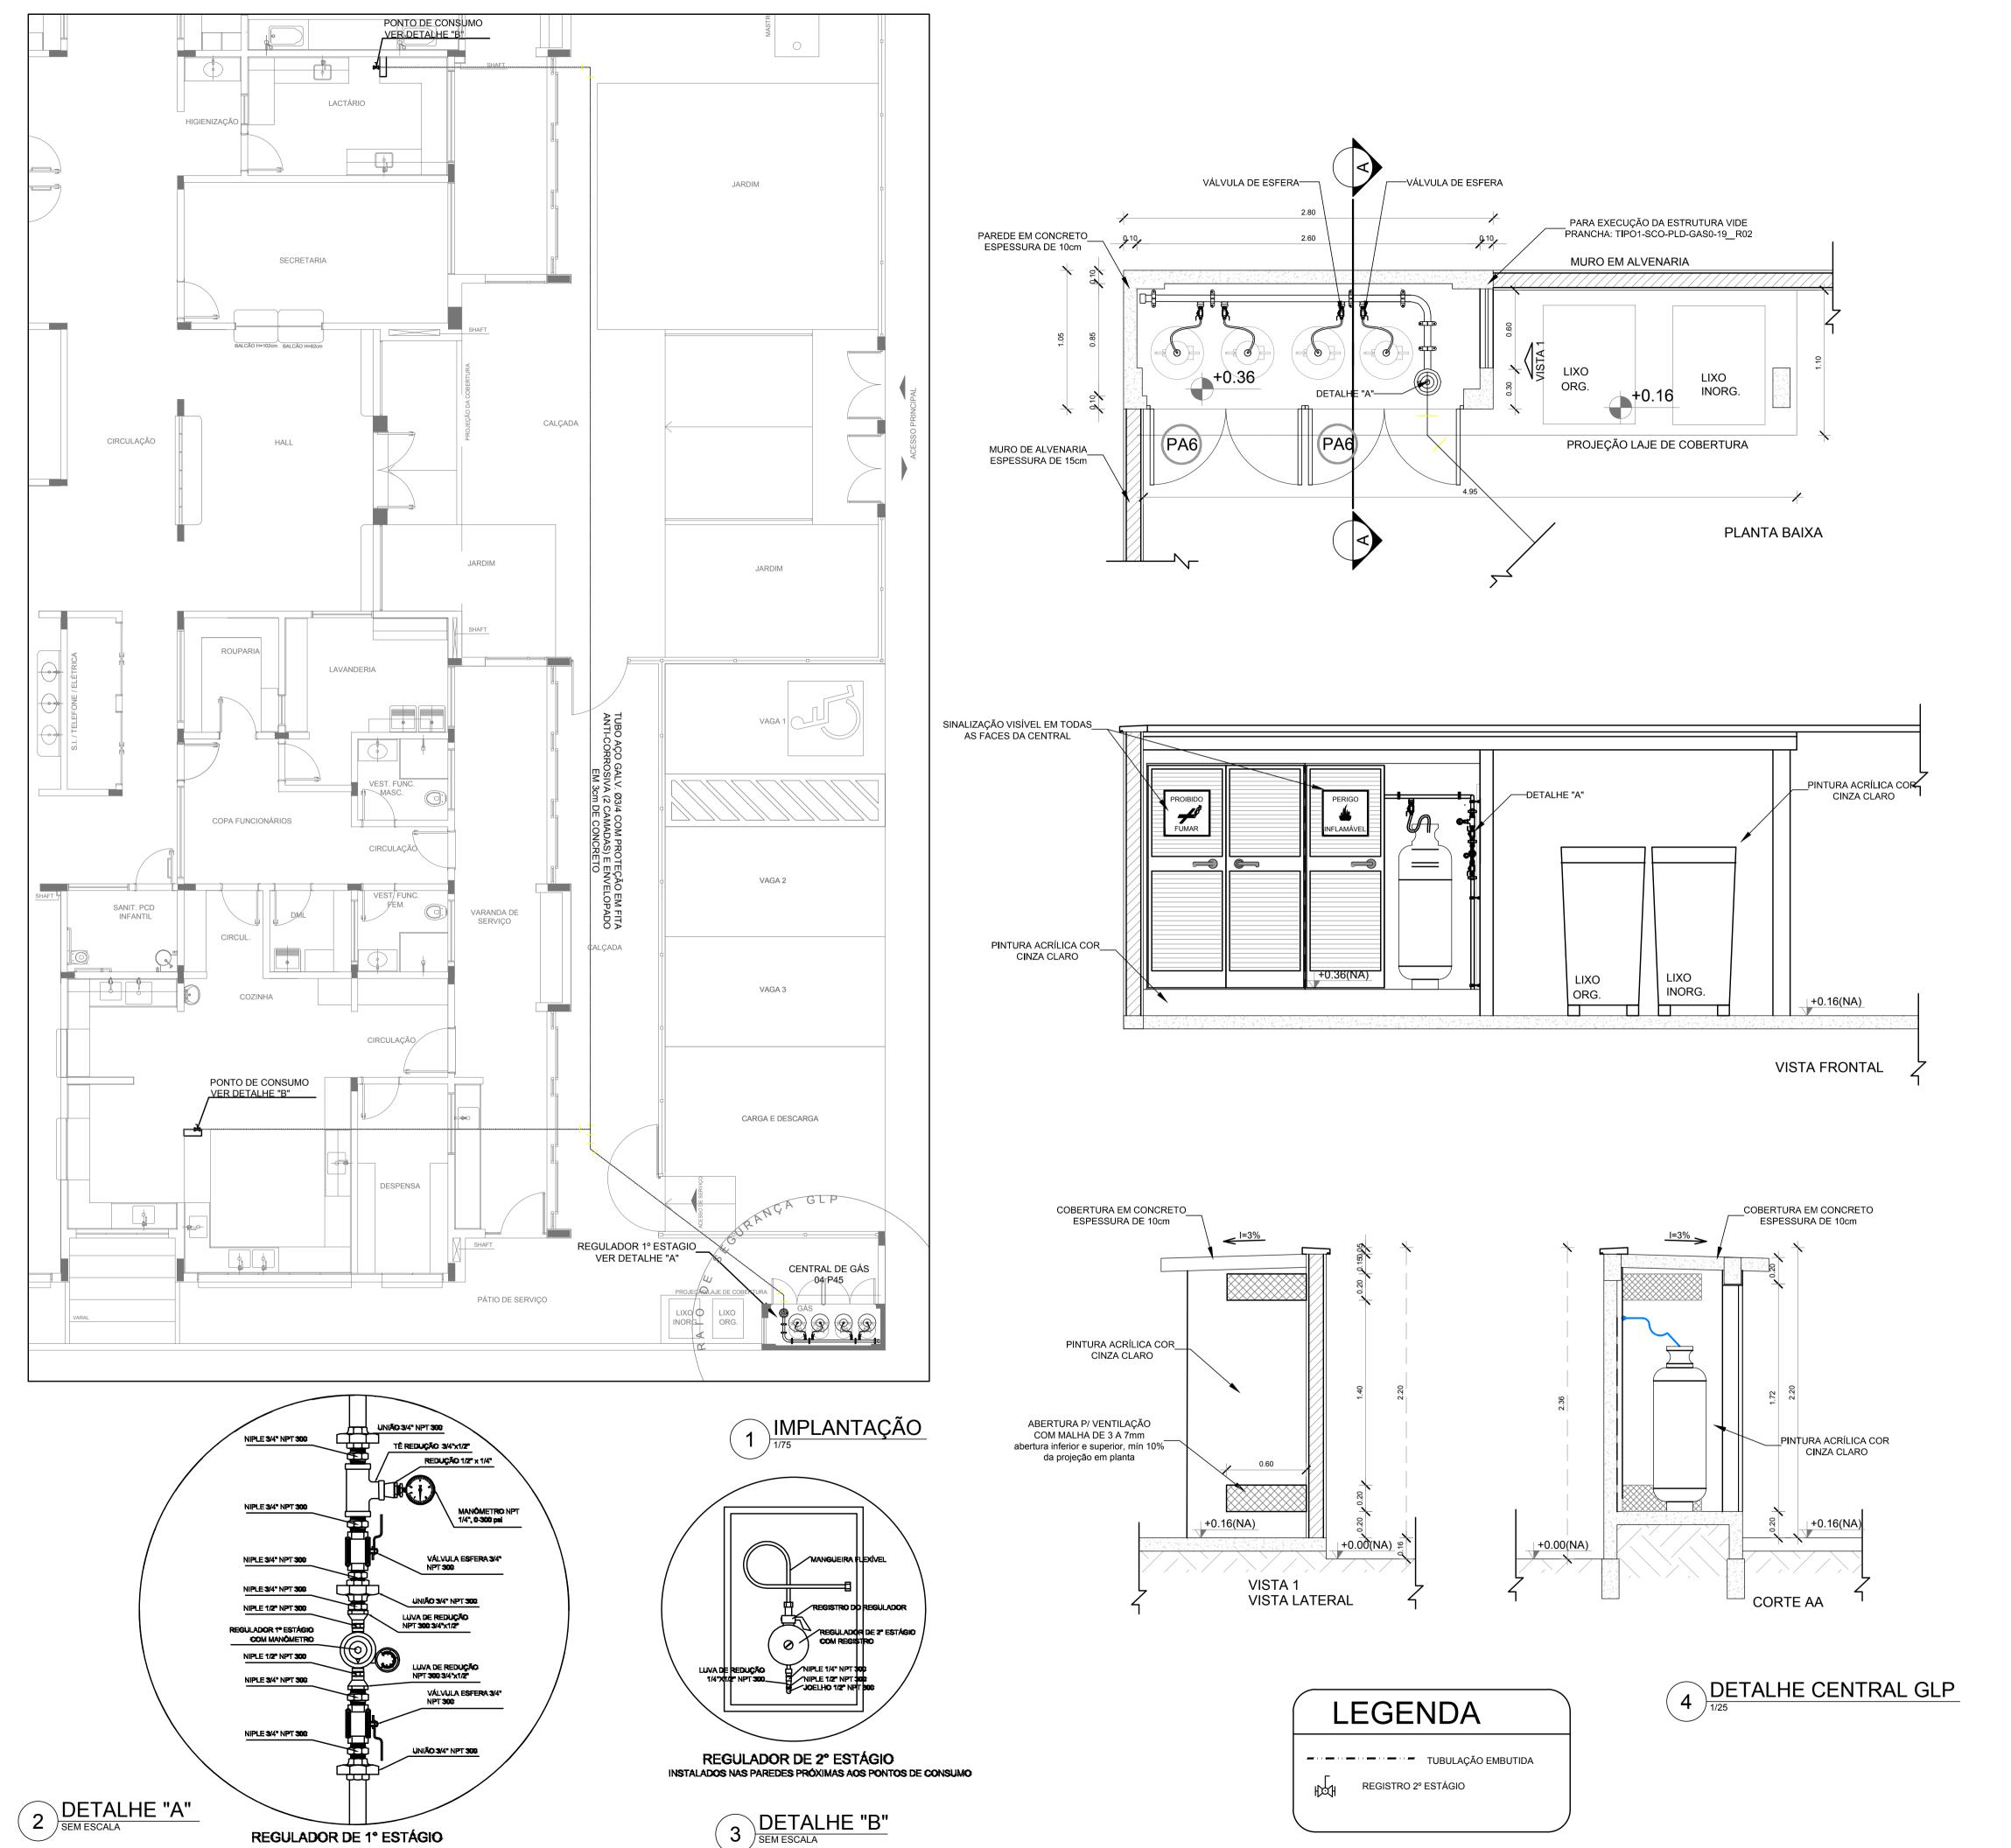

OBSERVAÇÕES GERAIS:

- 01 A CENTRAL DE GLP DEVERÁ ESTAR NO MÍNIMO A 1,50 METROS DE DISTÂNCIA DE QUALQUER TIPO DE ABERTURAS COMO: RALOS, POÇOS, CANALETAS, CAIXA DE PASSAGEM E ABERTURAS PARA COMPARTIMENTOS SUBTERRÂNEOS; E OUTRAS QUE ESTEJAM EM NÍVEL INFERIOR;
- 02 A CENTRAL DE GLP DEVERÁ ESTAR NO MÍNIMO A 3,00 METROS DE FONTES DE MATERIAL DE FÁCIL COMBUSTÃO E DE QUALQUER FONTE DE IGNIÇÃO (ESTACIONAMENTO E DE REDE ÉLETRICA, RAMPAS DE ACESSO AO SUBSOLO); 03 - OS RECIPIENTES DE GÁS DA CENTRAL DE GLP OBEDECEM AO AFASTAMETNO DE 6M DE OUTROS DEPÓSITOS DE INFLAMÁVEIS E 15M DE DEPÓSITOS DE HIDROGÊNO DE ACORDO COM A NBR 13523 DA ABNT;
- 04 NÃO ARMAZENAR QUALQUER TIPO DE MATERIAL DENTRO DA CENTRAL DE GLP; 05 - PARA INTERLIGAÇÃO COM FLEXÍVEL DE AÇO OU MANGUEIRAS DE PVC O COMPRIMENTO MÁXIMO DEVE SER DE 80
- 06 O ABRIGO DA CENTRAL TERÁ RESISTÊNCIA MÍNIMA AO FOGO DE 2Hs E A BASE É FIRME E EM NÍVEL SUPERIOR AO
- PISO CIRCUNDANTE COM VENTILAÇÃO LATERAL INFERIOR E SUPERIOR; 07 - A TUBULAÇÃO DE GLP NÃO PODE PASSAR EM COMPARTIMENTO NÃO VENTILADO COMO: PORÕES, CAIXAS
- PERDIDAS, FORROS FALSOS E OUTROS; 08 - A TUBULAÇÃO DEVERÁ TER UM AFASTAMENTO MÍNIMO DE 3,00 METROS DE PARA-RAIOS E SEUS DEVIDOS PONTOS
- 09 É VEDADA A LOCALIZAÇÃO DO ABRIGO DE MEDIDORES OU REGULADORES DE 2° ESTÁGIO NA ANTECÂMARA E/OU NAS ESCADAS DE EMERGÊNCIA;
- 10 AS TUBULAÇÕES APARENTES, DEVEM ESTAR AFASTADAS, NO MÍNIMO 0,50 METROS DE CONDUTORES ELÉTRICOS DESPROTEGIDOS E 0,30 METROS CASO OS MESMOS SEJAM PROTEGIDOS POR CONDUITES;
- 11 A TUBULAÇÃO APARENTE DEVERÁ SER PINTADA NA COR AMARELA; 12 - A REDE DE DISTRIBUIÇÃO EMBUTIDA, EM LOCAL QUE NÃO POSSUA PLENA ESTANQUEIDADE, SERÁ ENVOLVIDA EM FITA ADESIVA PRÓPRIA QUE GARANTA A ESTANQUEIDADE E RECOBERTA (ENVELOPADA) POR CAMADA DE CONCRETO
- COM ESPESSURA MINIMA DE 3 cm; 13 - SERÃO UTILIZADOS TUBOS E CONEXÕES CONFORME PREVISTO NA NBR 13523 ITEM 5.3
- 14 DEVEM SER COLOCADOS AVISOS COM LETRAS NÃO MENORES QUE 50 MILÍMETROS, EM QUANTIDADE TAL QUE POSSAM SER VISUALIZADAS DE QUALQUER DIREÇÃO DE ACESSO A CENTRAL DE GLP CONTENDO OS SEGUINTES
- DIZERES: "PERIGO INFLAMÁVEL" E "PROIBIDO FUMAR"
- 15 O EXTINTOR EXTERNO SERÁ PROTEGIDO CONTRA INTERPÉRIES E DANOS FÍSICOS EM POTENCIAL; 16 - FAZER O TESTE DE ESTANQUEIDADE

CARACTERÍSTICAS ESPECÍFICAS DO GLP

- QUANTO À LOCALIZAÇÃO: DE SUPERFÍCIE; - QUANTO AO FORMATO: CILÍNDRICOS;
- QUANTO À POSIÇÃO: VERTICAIS;
- QUANTO À FIXAÇÃO: NÃO FIXOS;
- QUANTO AO MANUSEIO: TRANSPORTÁVEIS; - QUANTO AO ABASTECIMENTO: TROCADOS.

PRESSÕES DE TRABALHO

- REDE PRIMÁRIA: ENTRE REGULARODES DE 1º E 2º ESTÁGIO = 150 kPa: - REDE SECUNDÁRIA: 'PÓS REGULADORES DE 2º ESTÁGIO = 5kPa.

- OS PROJETOS DEVEM SER ADAPTADOS TECNICAMENTE CONFORME AS EXIGÊNCIAS DO CORPO DE BOMBEIROS ESTADUAI; - O ENTE FEDERADO DEVERÁ REALIZAR AS ALTERAÇÕES NECESSÁRIAS ATÉ A A APROVAÇÃO E, APÓS ESTA, INCLUIR NO SISTEMA - SIMEC - NOVO PROJETO E NOVA ART DO ENGENHEIRO RESPONSÁVEL PELAS ADEQUAÇÕES;

- MEMORIAL DESCRITIVO E ESPECIFICAÇÕES TÉCNICAS

Atendimento à NBR 9050/ 2015; JANEIRO/ 2017 Alteração: quadro de áreas, fechamento frontal, sanitários infantis 1 e 2, altura da platibanda, mobiliário e

equipamento, altura da cerâmica nos sanitários, cor dos portões dos solários e altura da porta PA4; Acréscimo: do gradil e quadro de cargas no castelo d'água, de duchas higiênicas e escaninhos pré-escola. JULHO/ 2016 Alteração paredes - shaft para tubulação hidráulica e detalhamento; alteração da altura da platibanda.

CREA

DESCRIÇÃO

N° DATA CONTROLE DE REVISÕES



Educação

PROJETO PADRÃO - FNDE

PROPRIETÁRIO: ENDEREÇO:

MUNICÍPIO - UF:

PROPRIETÁRIO

RESP. TÉCNICO

AUTOR DO PROJETO

DLFO

OBSERVAÇÕES:


A1 (841x594)

PROGRAMA PROINFÂNCIA - PROJETO TIPO 1


PROJETO DE INSTALAÇOES COORDENAÇÃO CASA DE GÁS CGEST - Coordenação


HGC DETALHAMENTO Geral de Infraestrutura Educacional PRANCHA INDICADA 01/01 DATA EMISSÃO


JANEIRO/2017

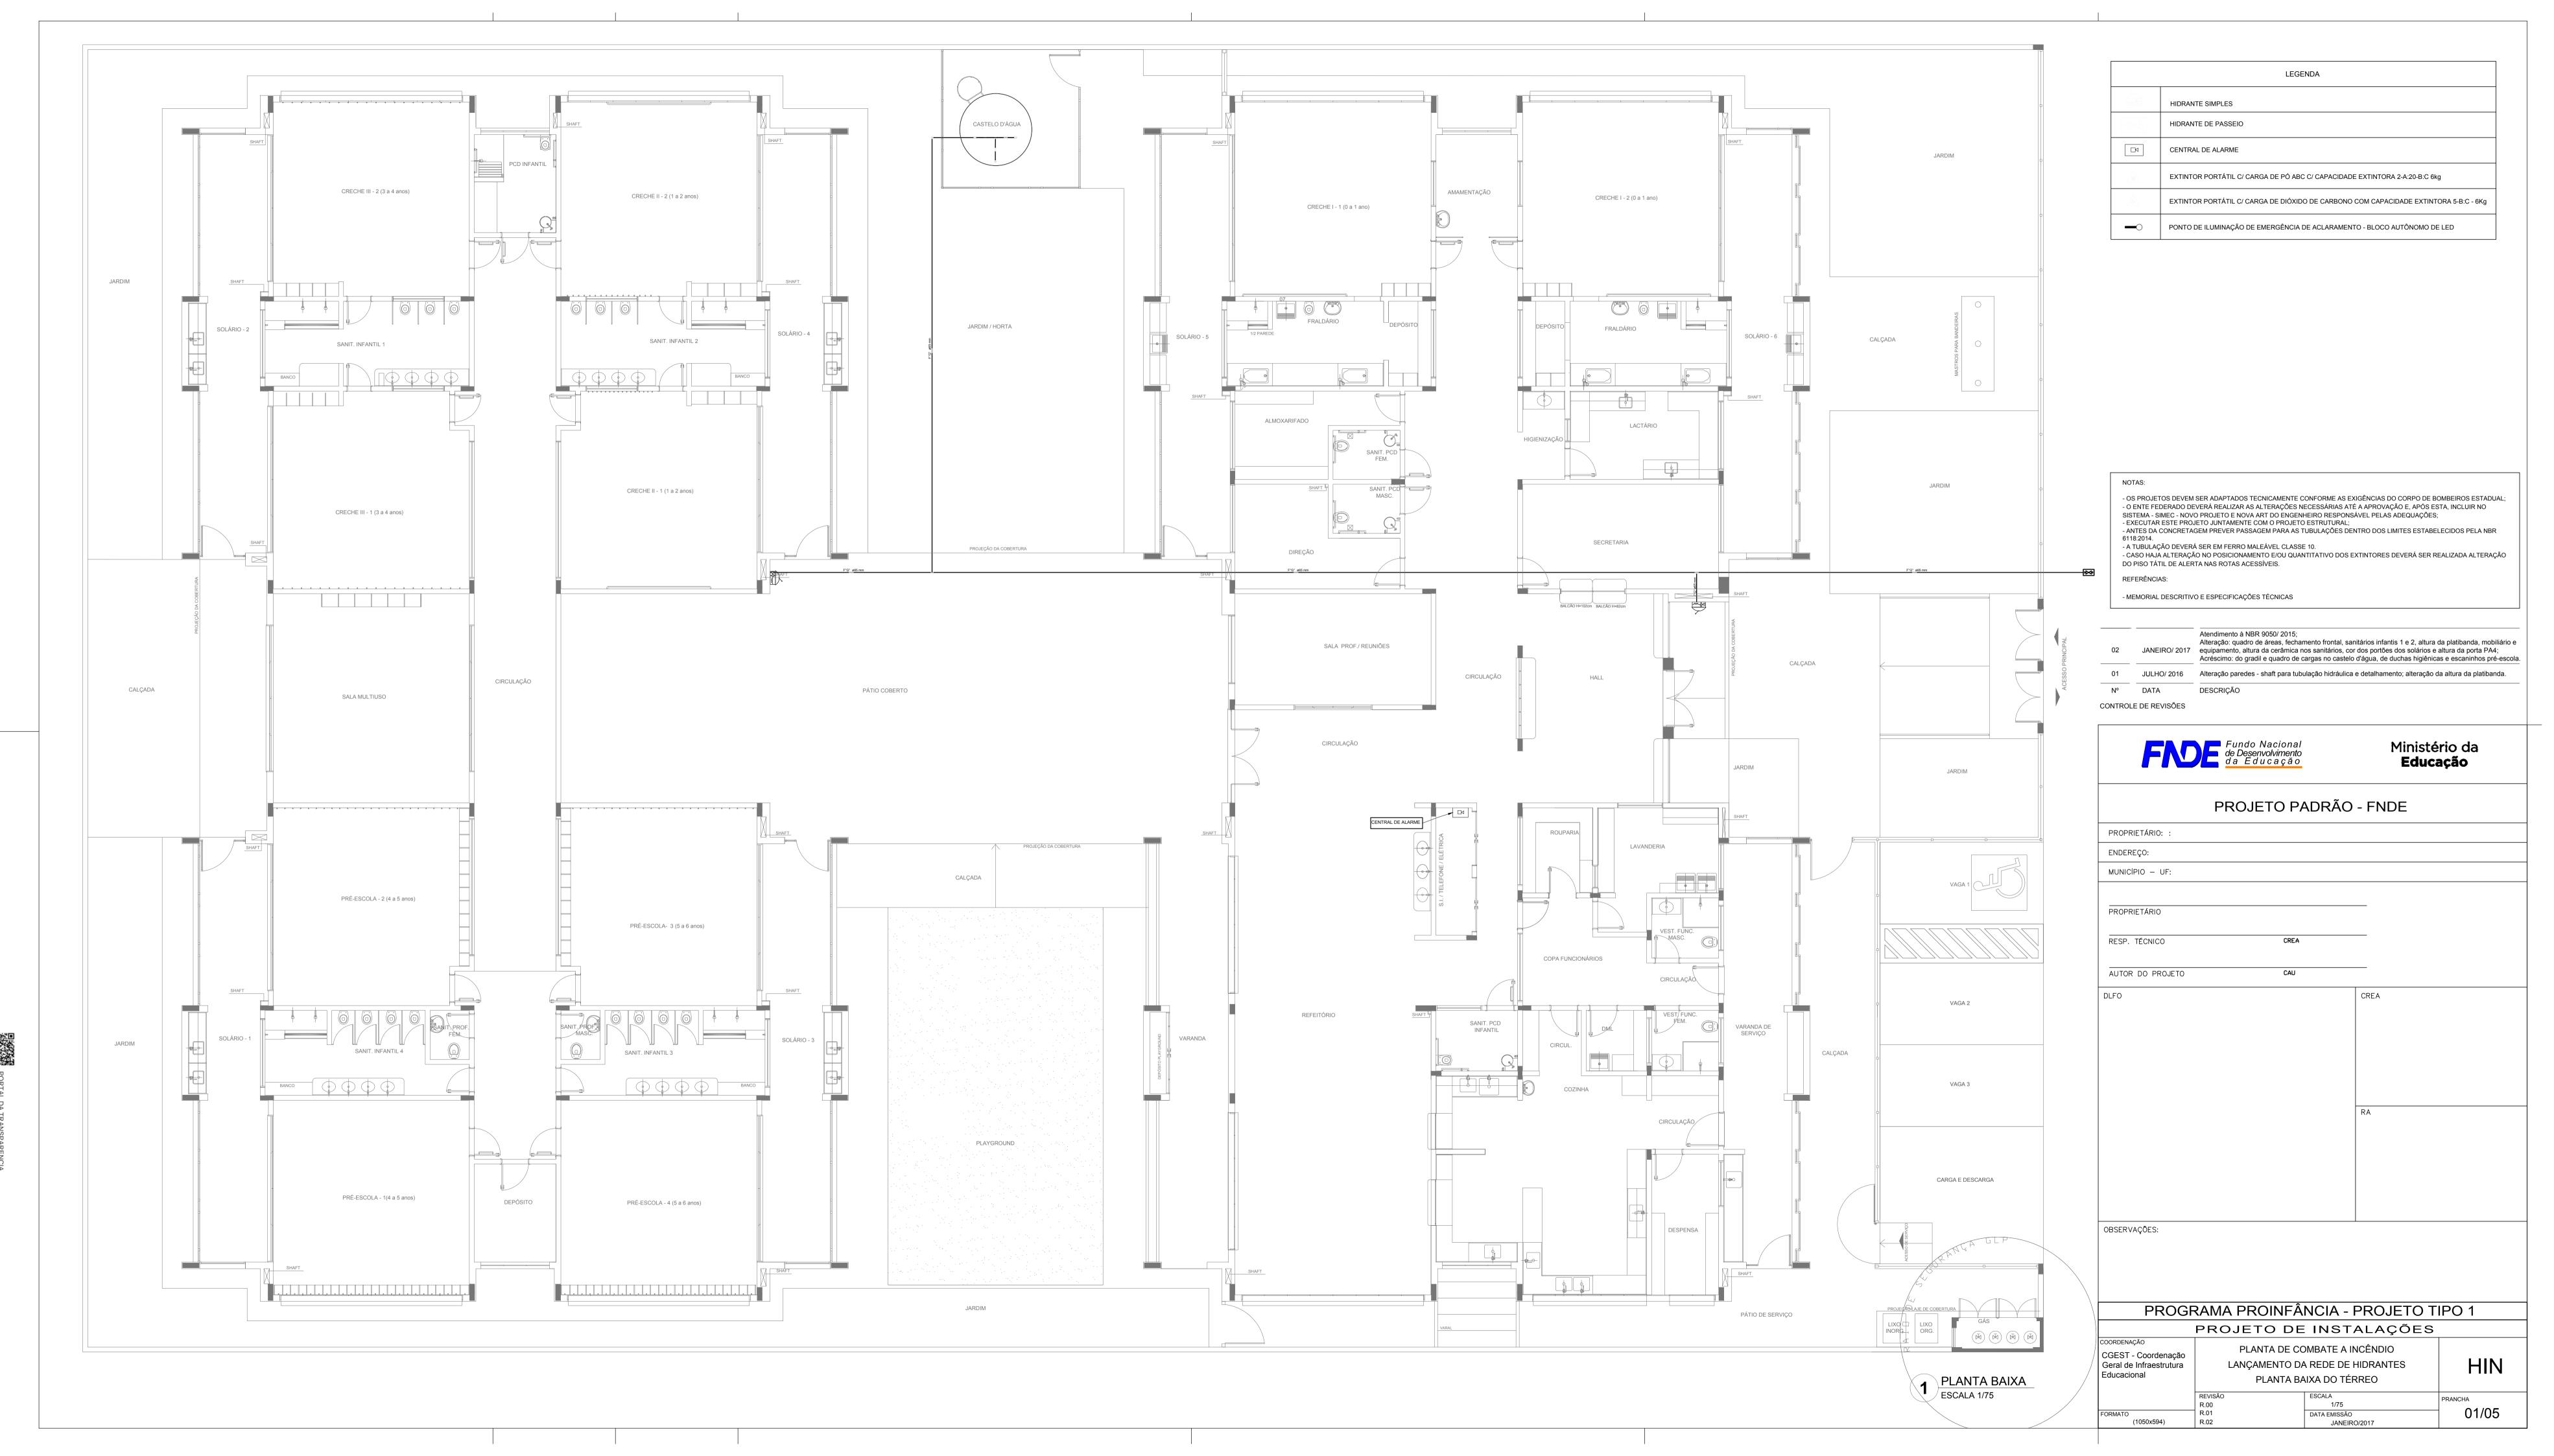

voes. in br/transparenciaMunicipal/download/1-20230710034727.pdf er 85

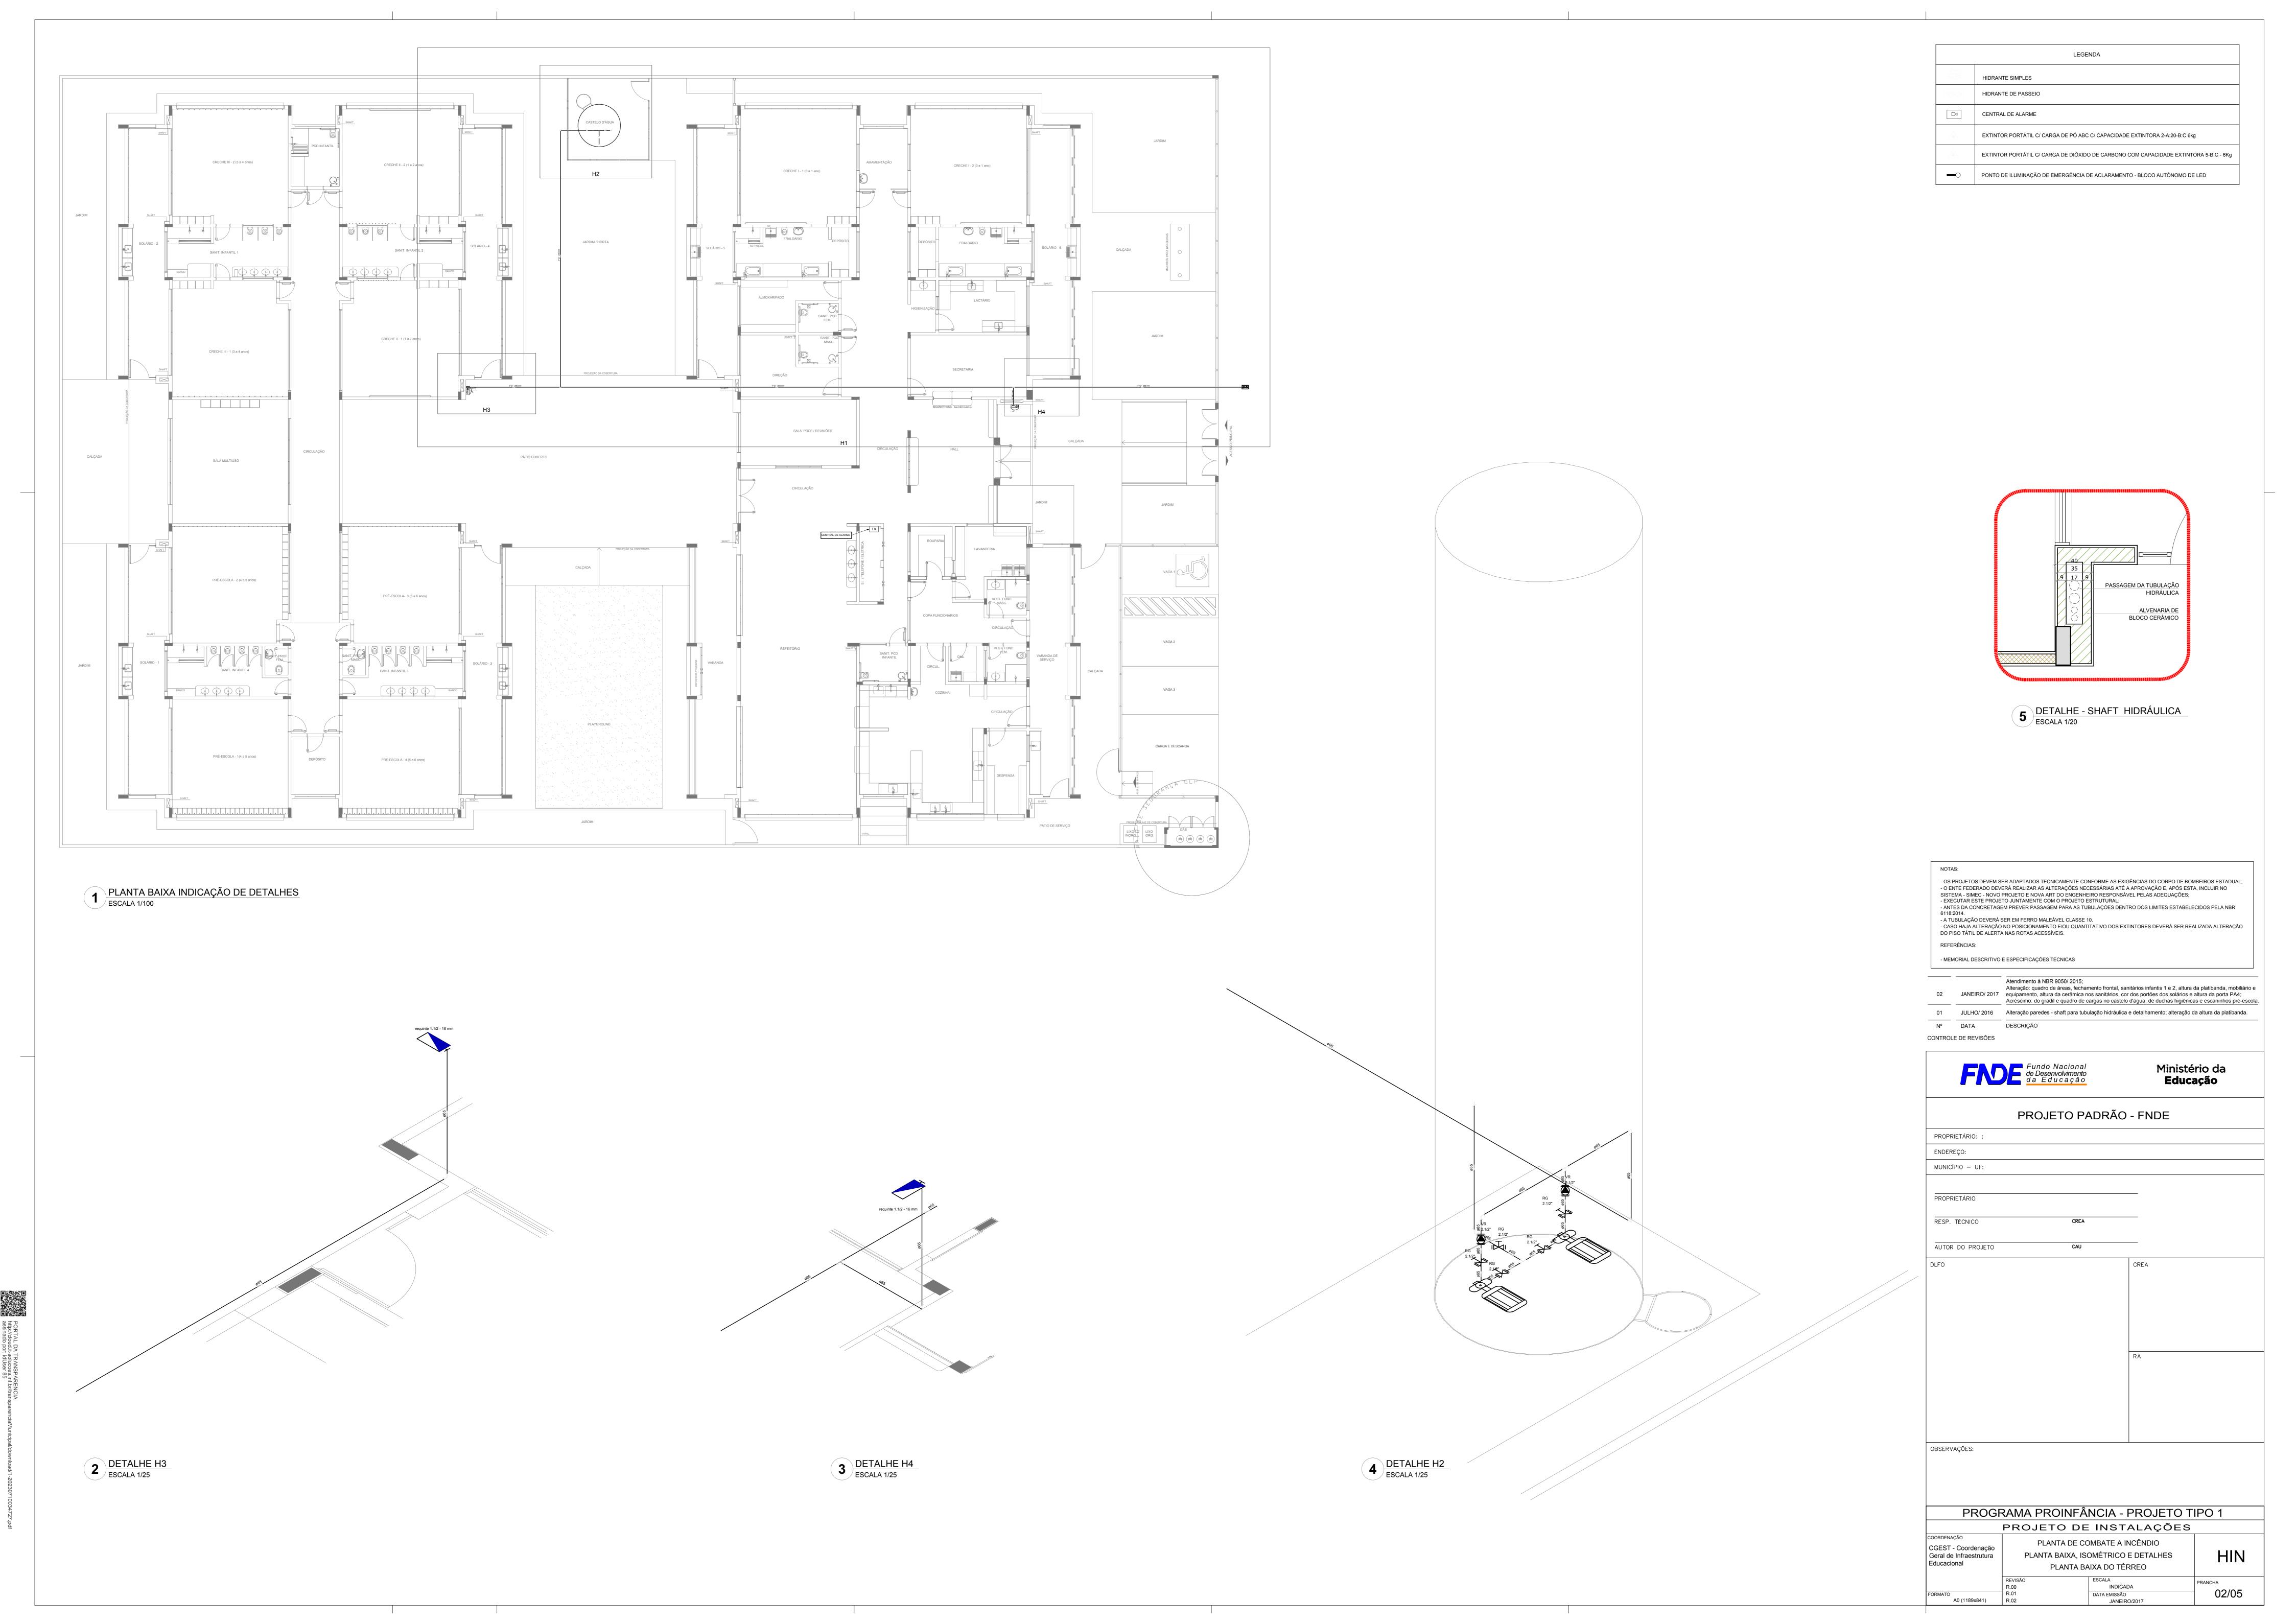

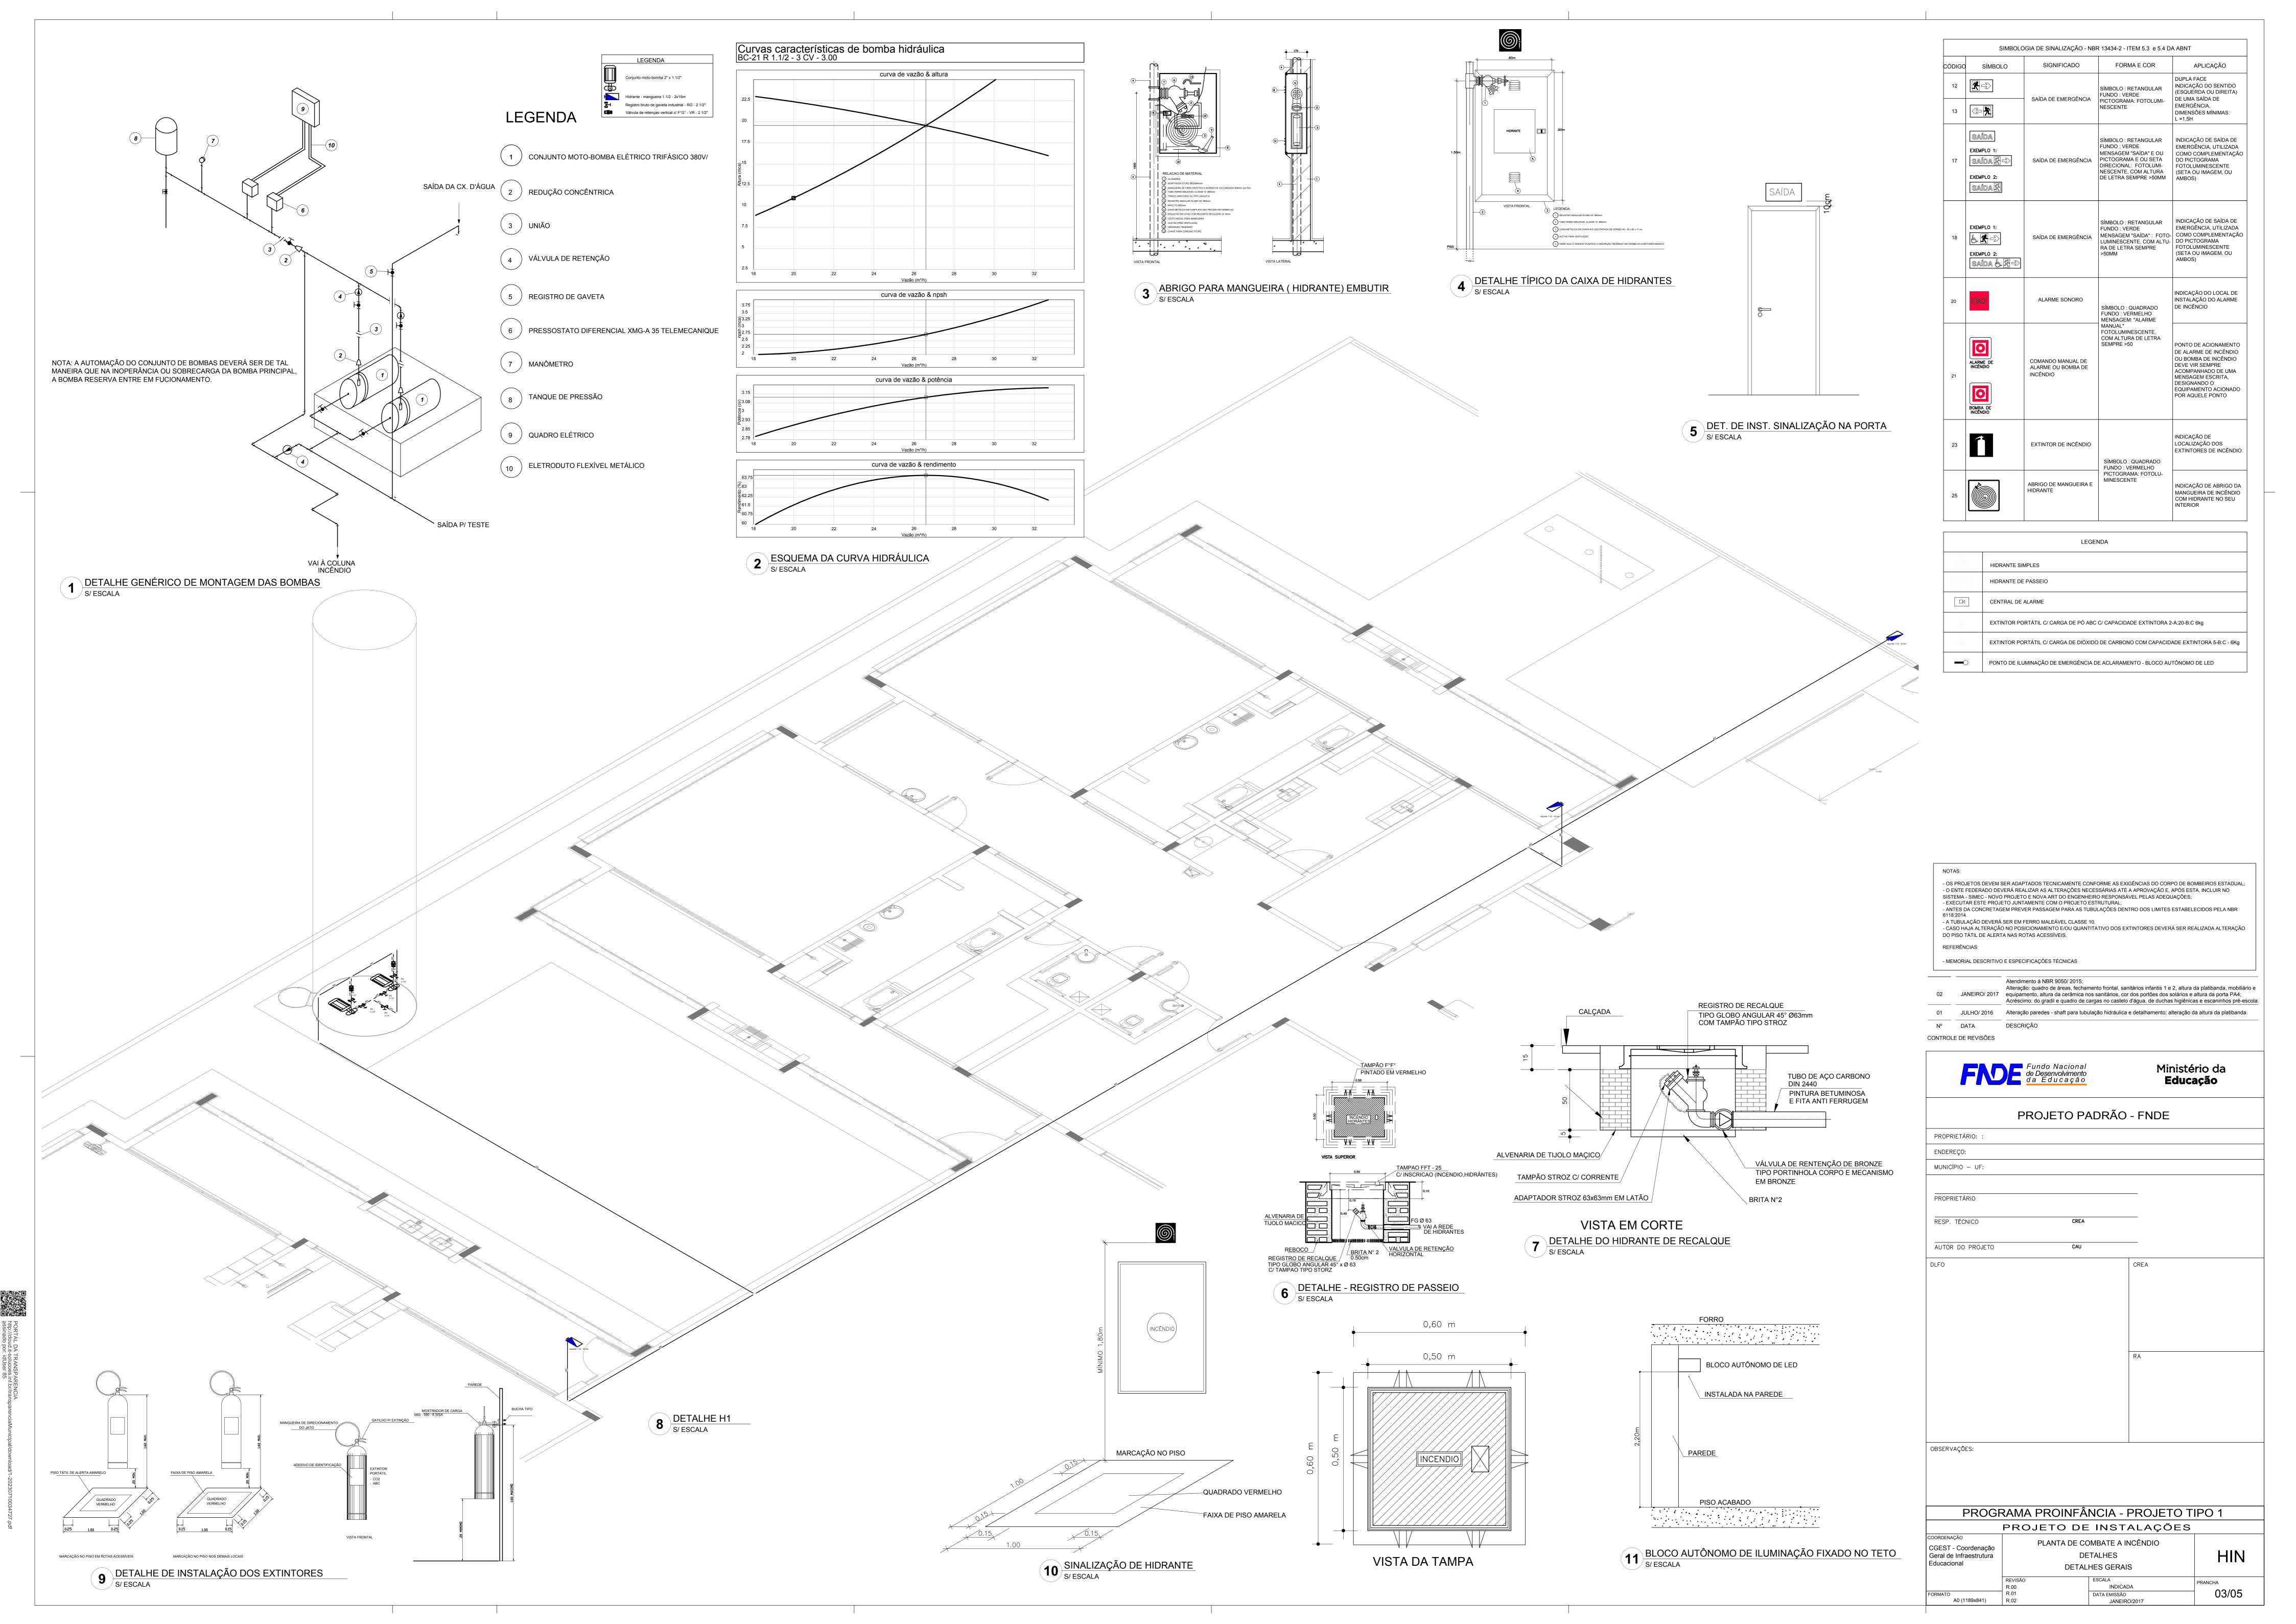

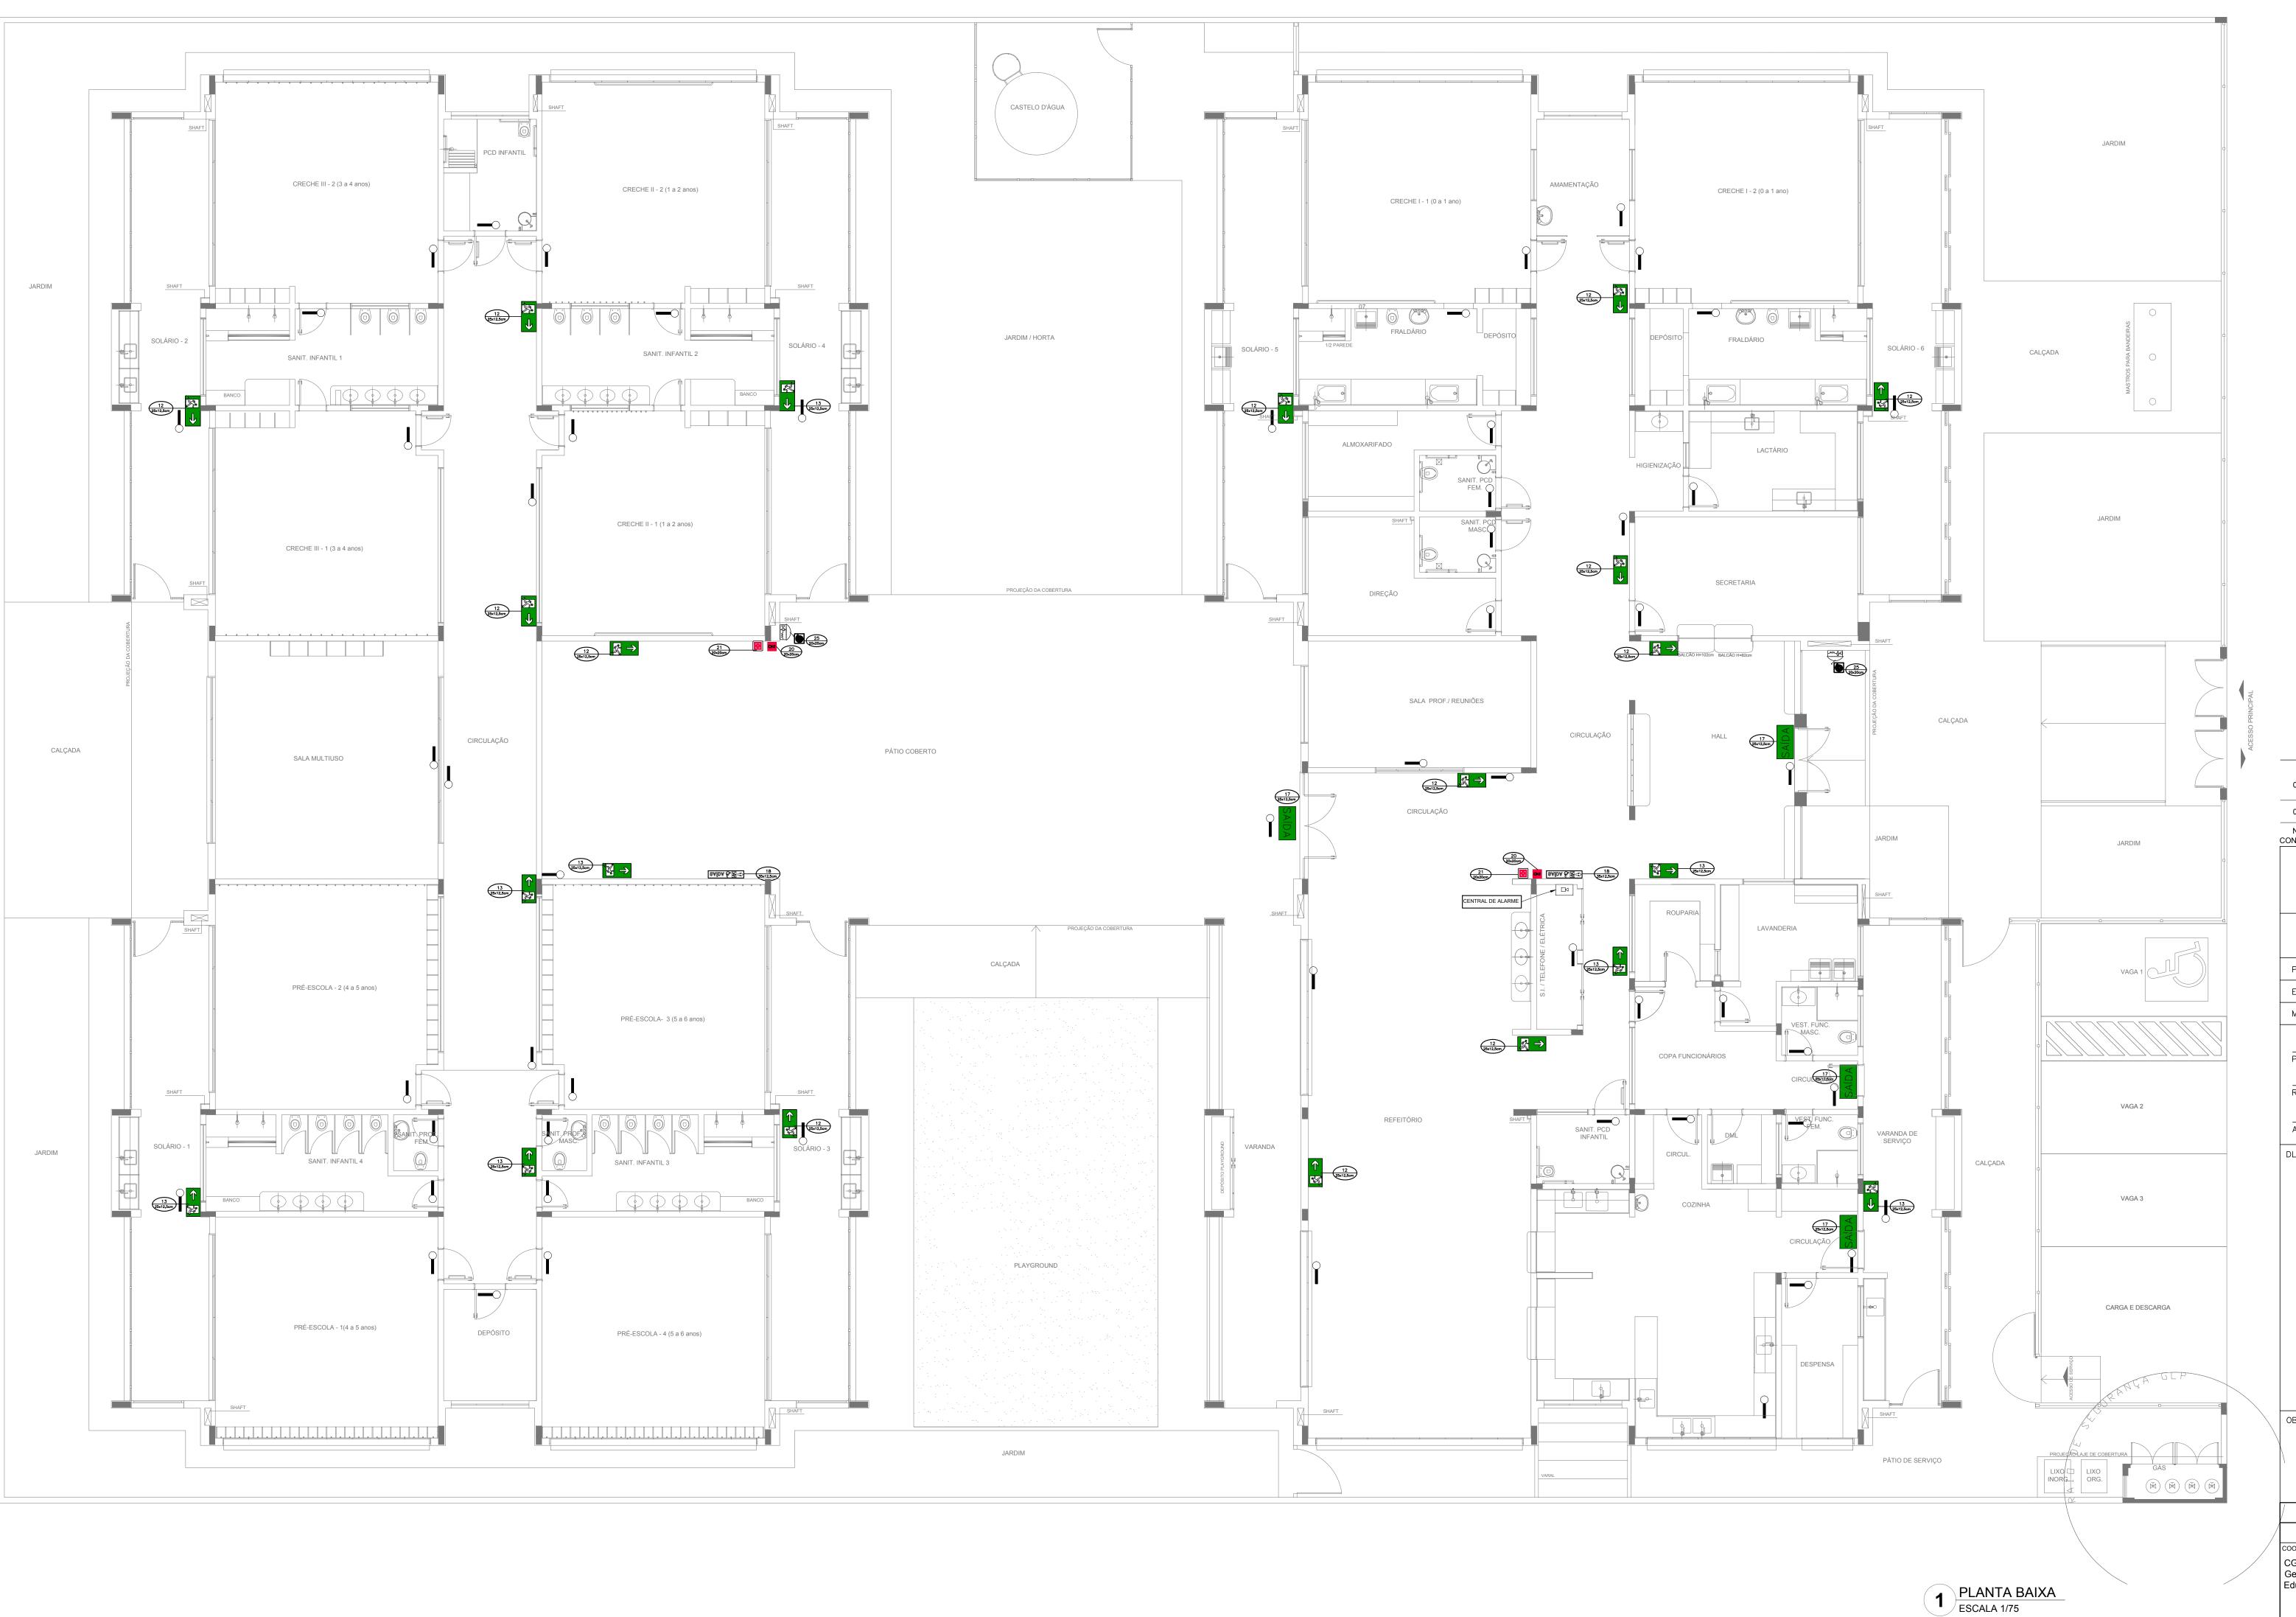

CÓDIGO	SÍMBOLO	SIGNIFICADO	FORMA E COR	APLICAÇ <i>Î</i>
12		SAÍDA DE EMERGÊNCIA	SÍMBOLO : RETANGULAR FUNDO : VERDE PICTOGRAMA: FOTOLUMI- NESCENTE	DUPLA FACE INDICAÇÃO DO SE (ESQUERDA OU DE UMA SAÍDA DE EMERGÊNCIA, DIMENSÕES MÍNII L =1,5H
17	SAÍDA EXEMPLO 1: SAÍDA (R =>) EXEMPLO 2: SAÍDA (R	SAÍDA DE EMERGÊNCIA	SÍMBOLO: RETANGULAR FUNDO: VERDE MENSAGEM "SAÍDA" E OU PICTOGRAMA E OU SETA DIRECIONAL: FOTOLUMI- NESCENTE, COM ALTURA DE LETRA SEMPRE >50MM	INDICAÇÃO DE SA EMERGÊNCIA, UT COMO COMPLEM DO PICTOGRAMA FOTOLUMINESCE (SETA OU IMAGE! AMBOS)
18	EXEMPLO 1: EXEMPLO 2: SAÍDA & A	SAÍDA DE EMERGÊNCIA	SÍMBOLO: RETANGULAR FUNDO: VERDE MENSAGEM "SAÍDA": FOTO- LUMINESCENTE, COM ALTU- RA DE LETRA SEMPRE >50MM	INDICAÇÃO DE SA EMERGÊNCIA, UT COMO COMPLEM DO PICTOGRAMA FOTOLUMINESCE (SETA OU IMAGEI AMBOS)
20		ALARME SONORO	SÍMBOLO: QUADRADO FUNDO: VERMELHO MENSAGEM: "ALARME MANUAL" FOTOLUMINESCENTE, COM ALTURA DE LETRA SEMPRE >50	INDICAÇÃO DO LO INSTALAÇÃO DO A DE INCÊNCIO
21	ALARME DE INCENDIO BOMBA DE INCENDIO	COMANDO MANUAL DE ALARME OU BOMBA DE INCÊNDIO		PONTO DE ACION DE ALARME DE IN OU BOMBA DE IN DEVE VIR SEMPRI ACOMPANHADO I MENSAGEM ESCR DESIGNANDO O EQUIPAMENTO AC POR AQUELE PON
23	1	EXTINTOR DE INCÊNDIO	SÍMBOLO : QUADRADO	INDICAÇÃO DE LOCALIZAÇÃO DO EXTINTORES DE I
25		ABRIGO DE MANGUEIRA E HIDRANTE	FUNDO : VERMELHO PICTOGRAMA: FOTOLU- MINESCENTE	INDICAÇÃO DE AE MANGUEIRA DE II COM HIDRANTE N INTERIOR

	LEGENDA
- Wild	HIDRANTE SIMPLES
H	HIDRANTE DE PASSEIO
	CENTRAL DE ALARME
	EXTINTOR PORTÁTIL C/ CARGA DE PÓ ABC C/ CAPACIDADE EXTINTORA 2-A:20-B:C 6kg
	EXTINTOR PORTÁTIL C/ CARGA DE DIÓXIDO DE CARBONO COM CAPACIDADE EXTINTORA 5-B:C - 6Kg
-	PONTO DE ILUMINAÇÃO DE EMERGÊNCIA DE ACLARAMENTO - BLOCO AUTÔNOMO DE LED

Atendimento à NBR 9050/ 2015;

JULHO/ 2016 Alteração paredes - shaft para tubulação hidráulica e detalhamento; alteração da altura da platibanda. N° DATA DESCRIÇÃO CONTROLE DE REVISÕES

Ministério da **Educação**

PROJETO PADRÃO - FNDE

PROPRIETÁRIO: ENDEREÇO: MUNICÍPIO - UF: PROPRIETÁRIO RESP. TÉCNICO AUTOR DO PROJETO

PROGRAMA PROINFÂNCIA - PROJETO TIPO 1

PROJETO DE INSTALAÇÕES PLANTA DE COMBATE A INCÊNDIO CGEST - Coordenação Geral de Infraestrutura Educacional SINALIZAÇÃO E ILUMINAÇÃO PLANTA BAIXA DO TÉRREO 1/75
DATA EMISSÃO
JANEIRO/2017 04/05



L DA TRANSPARENCIA ud.it-solucoes.inf.br/transparenciaMunicipal/download/1-20230710034727.pdf o por: idUser 85